


— 施工延長 $L=104.3\text{m}$


道路規格および幅員構成

※()内は第3種第2級の本来の車線幅員

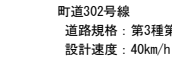

※高さは直接水準による。

IP		IP-1		X	62.262	62.262
ND	1-1		1-2	Y	4.058	4.058
IA		27-43-27		LC		14.920
R	160.000		160.000	CL		139.920
A	100.000		100.000	D	70.945	70.945
L	62.500		62.500	S	62.394	62.394
ΔR	1.016		1.016	W	39.735	39.735
XM	31.210		31.210			

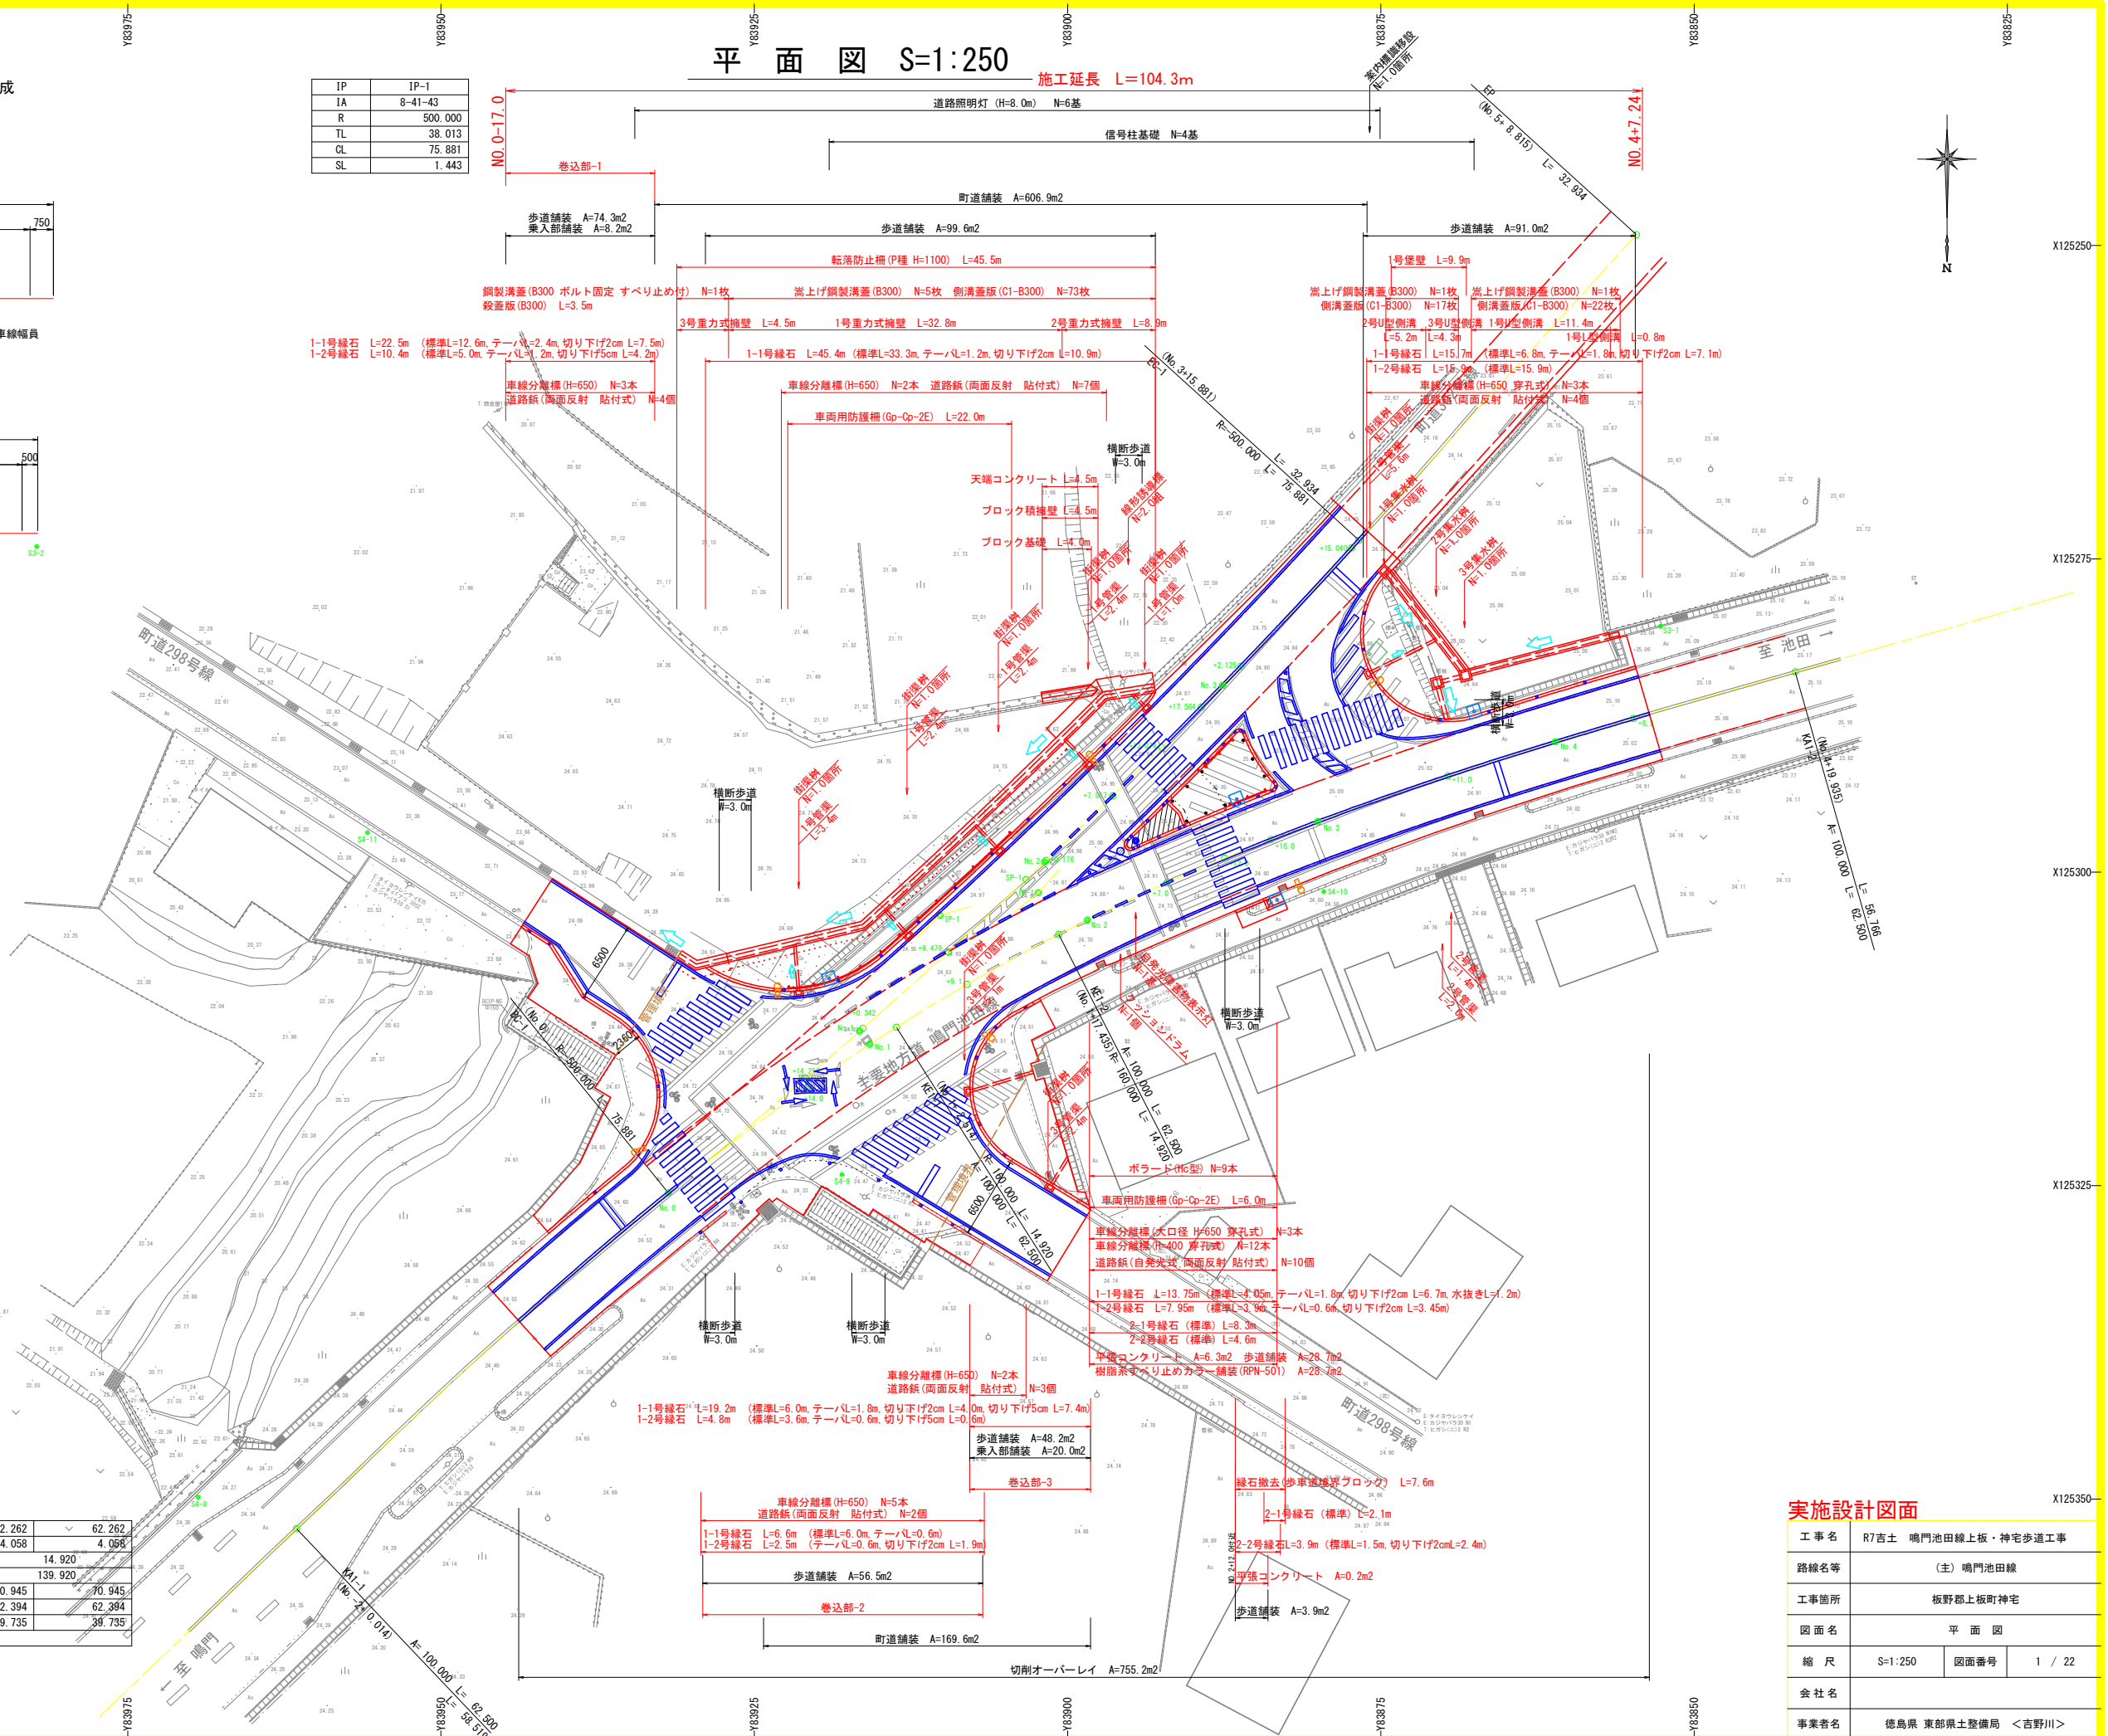


工事名 R7吉土 鳴門池田線上板・神宅歩道工事

路線名等	(主) 鳴門池田線		
工事箇所	板野郡上板町神宅		
図面名	平面図		
縮尺	S=1:250	図面番号	1 / 22
会社名			
事業者名	徳島県 東部県土整備局 <吉野川>		

縦断面図

H=1:250
V=1:100

主要地方道鳴門池田線

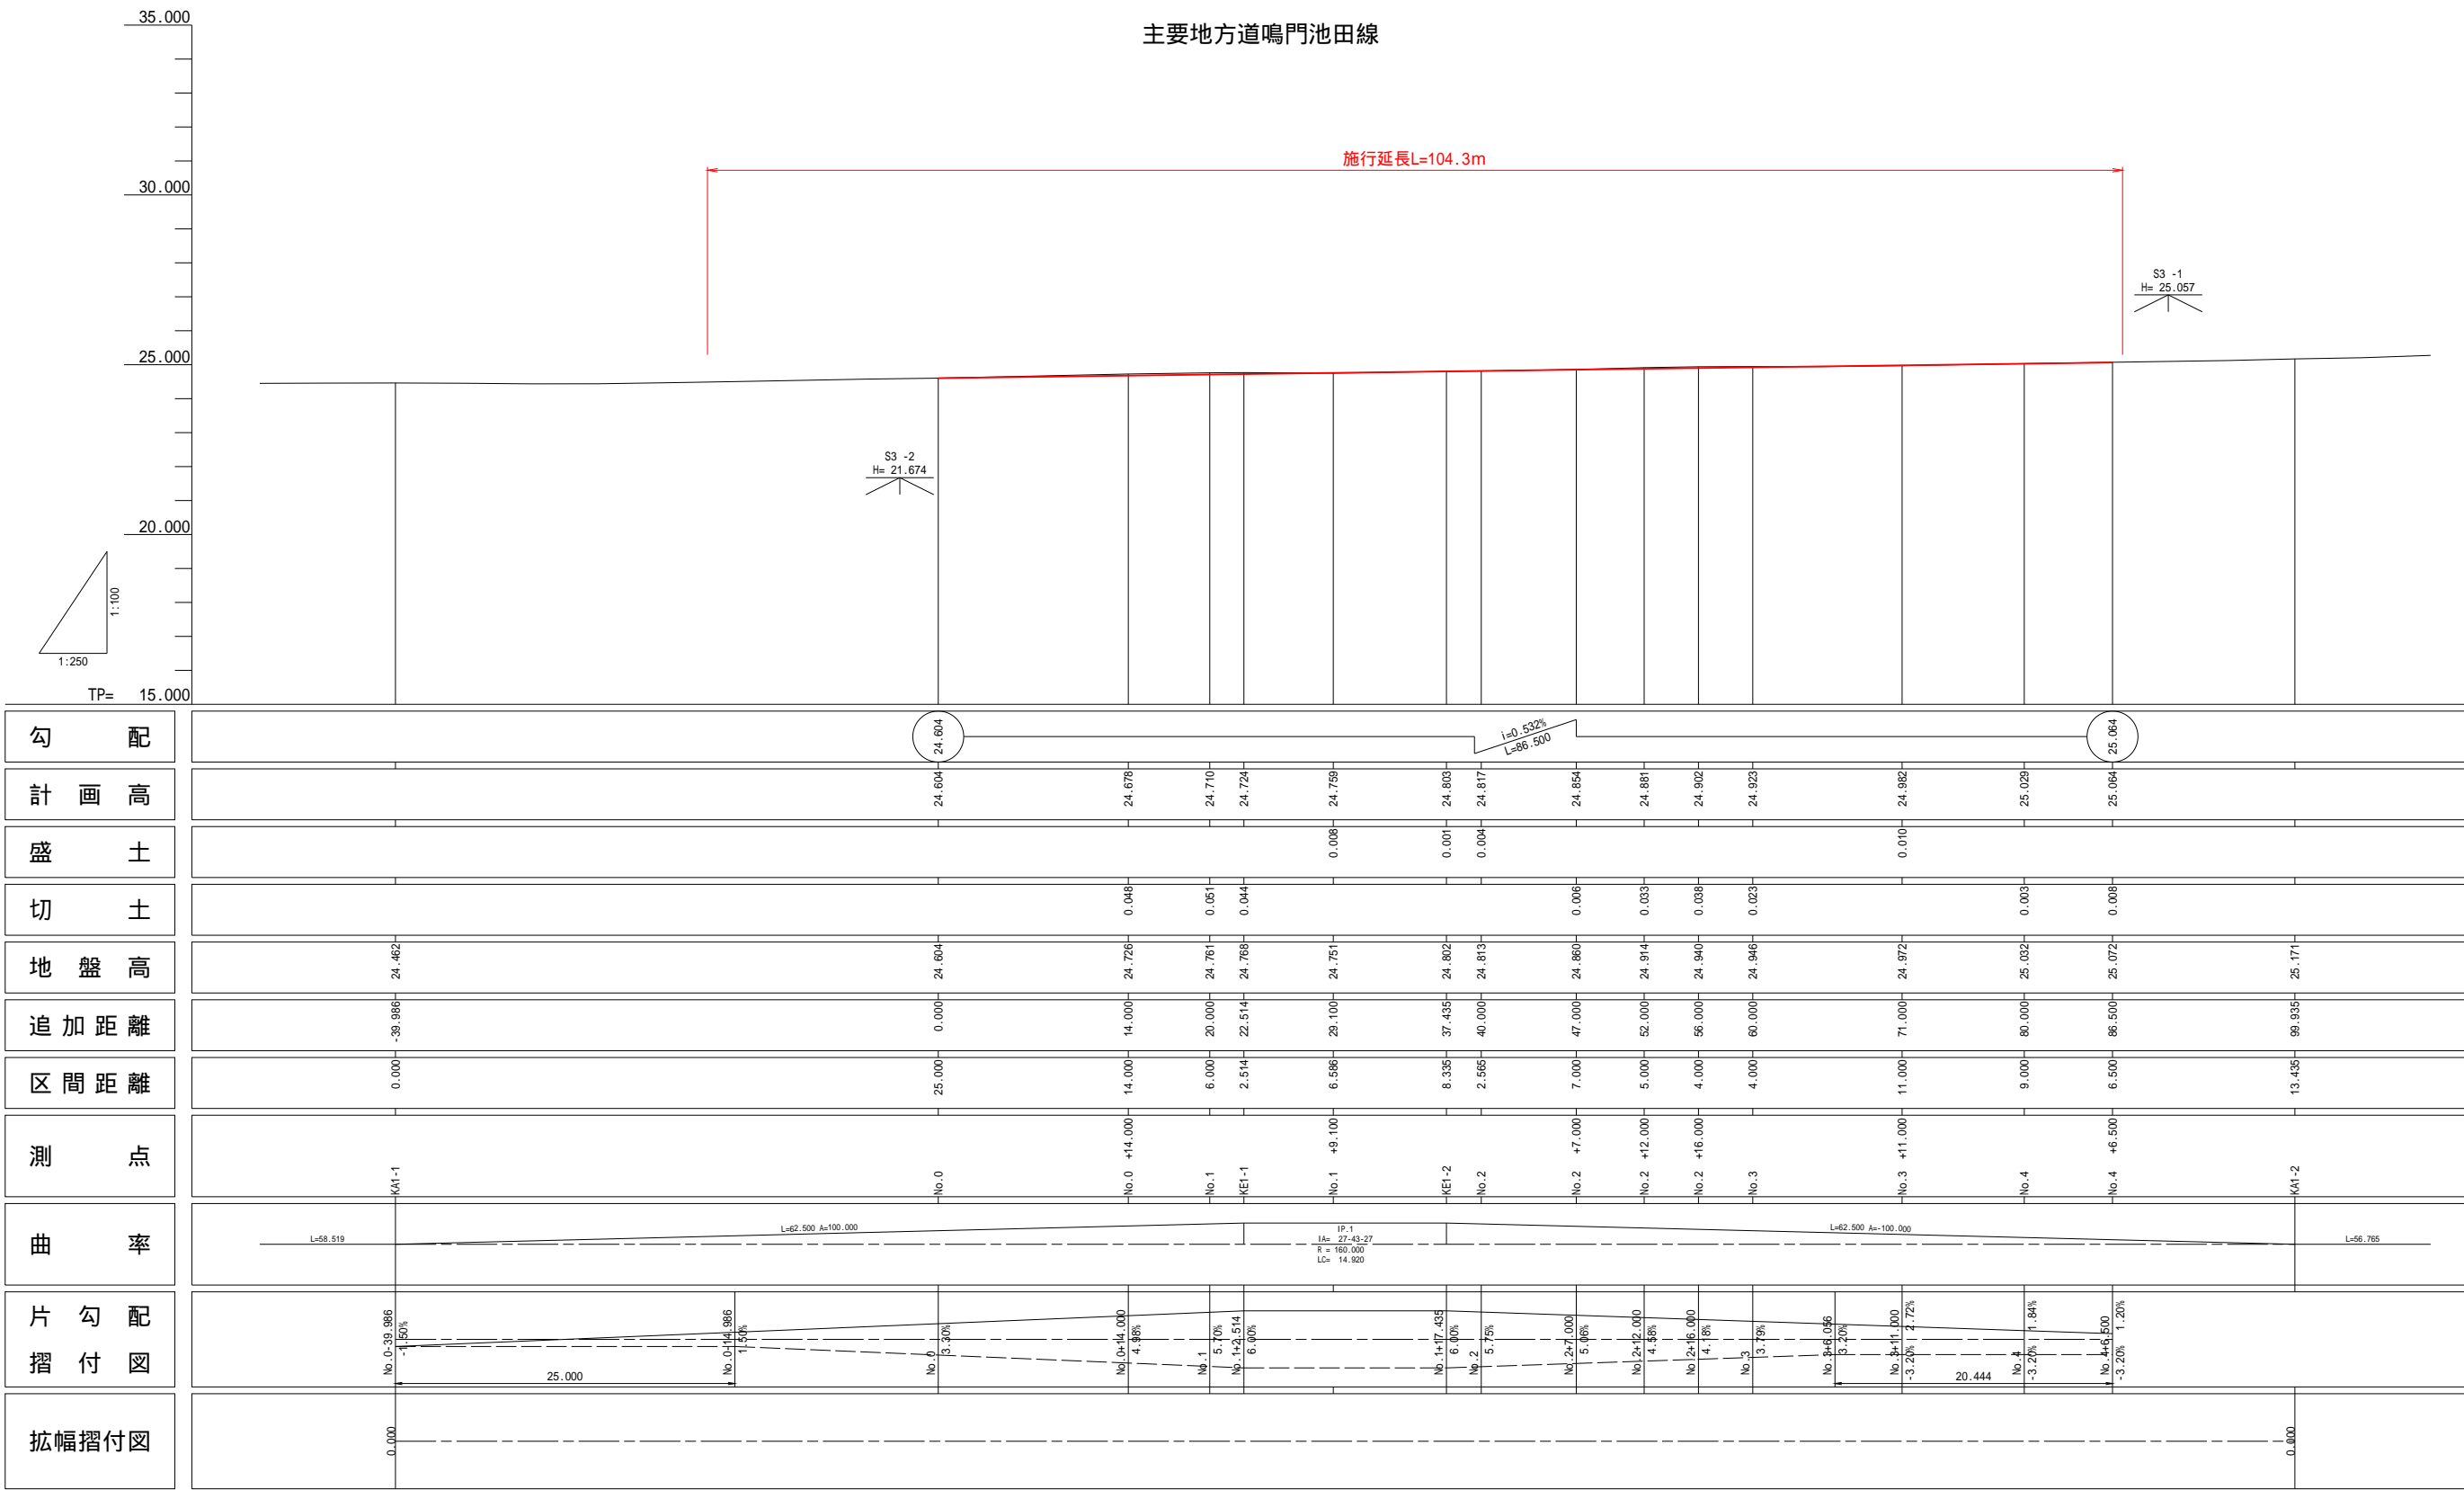


実施設計図面

工 事 名	R7吉士 鳴門池田線上板・神宅歩道工事		
路線名等	(主) 鳴門池田線		
工事箇所	板野郡上板町神宅		
図 面 名	縦断面図 (主要地方道鳴門池田線)		
縮 尺	H=1:250 V=1:100	図面番号	2 / 22
会 社 名			
事業者名	徳島県 東部県土整備局 < 吉野川 >		

縦断面図

H=1:250
V=1:100




町道302号線

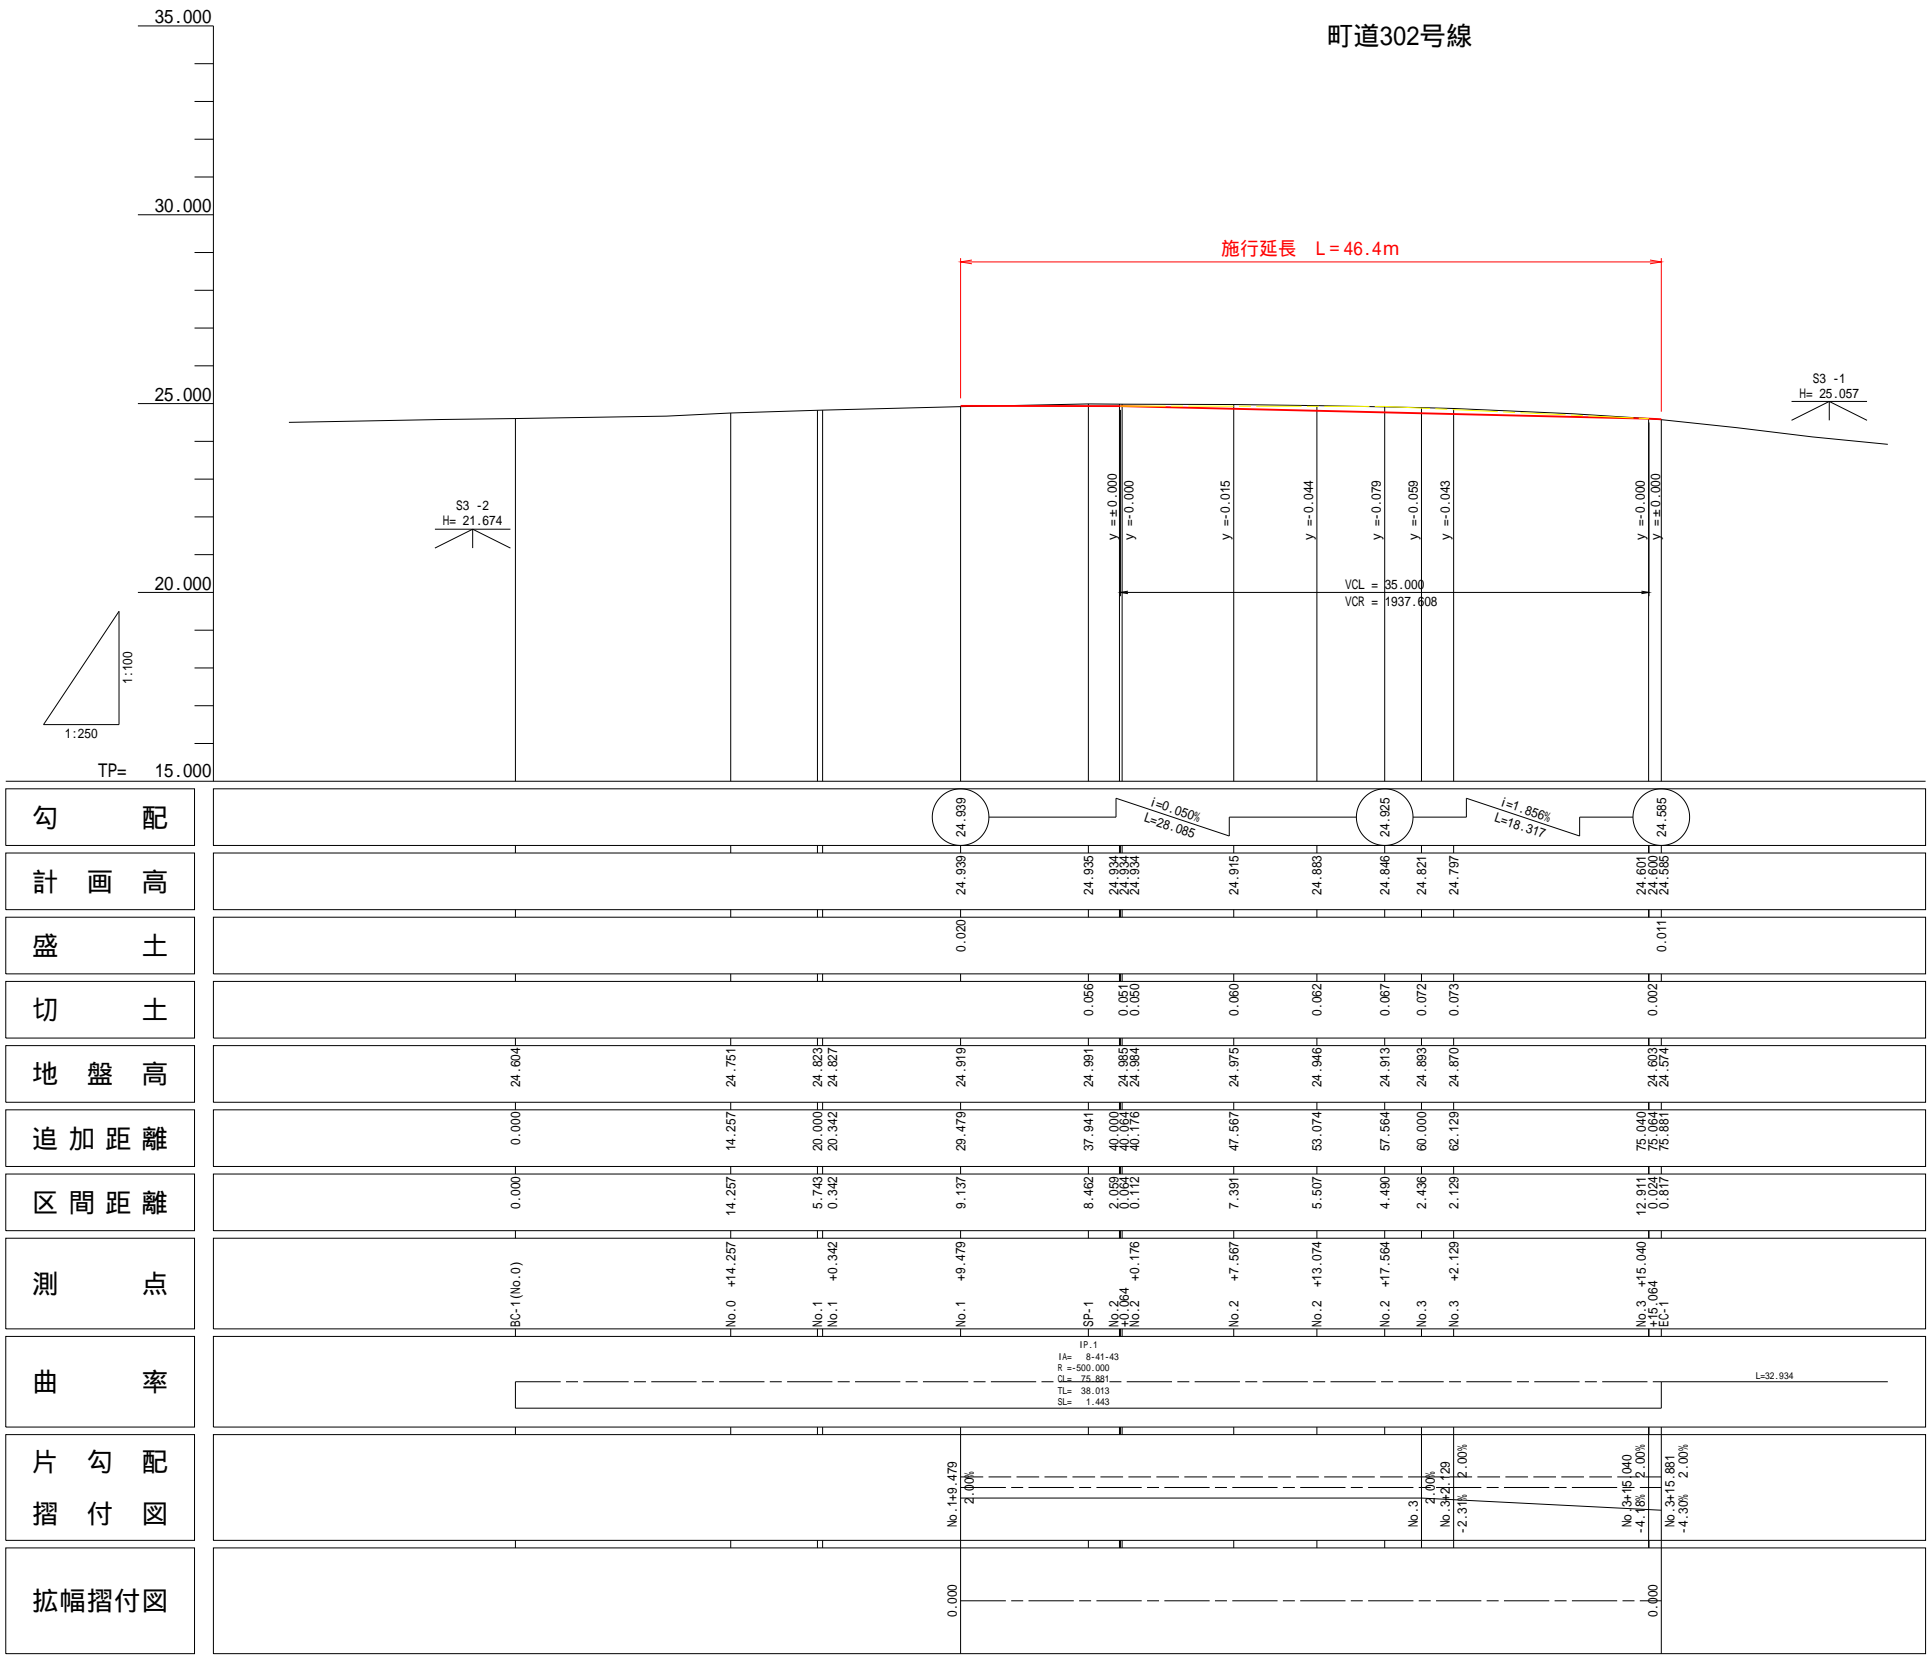

実施設計図面

工事名	R7吉土 鳴門池田線上板・神宅歩道工事		
路線名等	(主) 鳴門池田線		
工事箇所	板野郡上板町神宅		
図面名	縦断面図 (町道302号線)		
縮尺	H=1:250 V=1:100	図面番号	3 / 22
会社名			
事業者名	徳島県 東部県土整備局 < 吉野川 >		

標準断面図 S=1:100


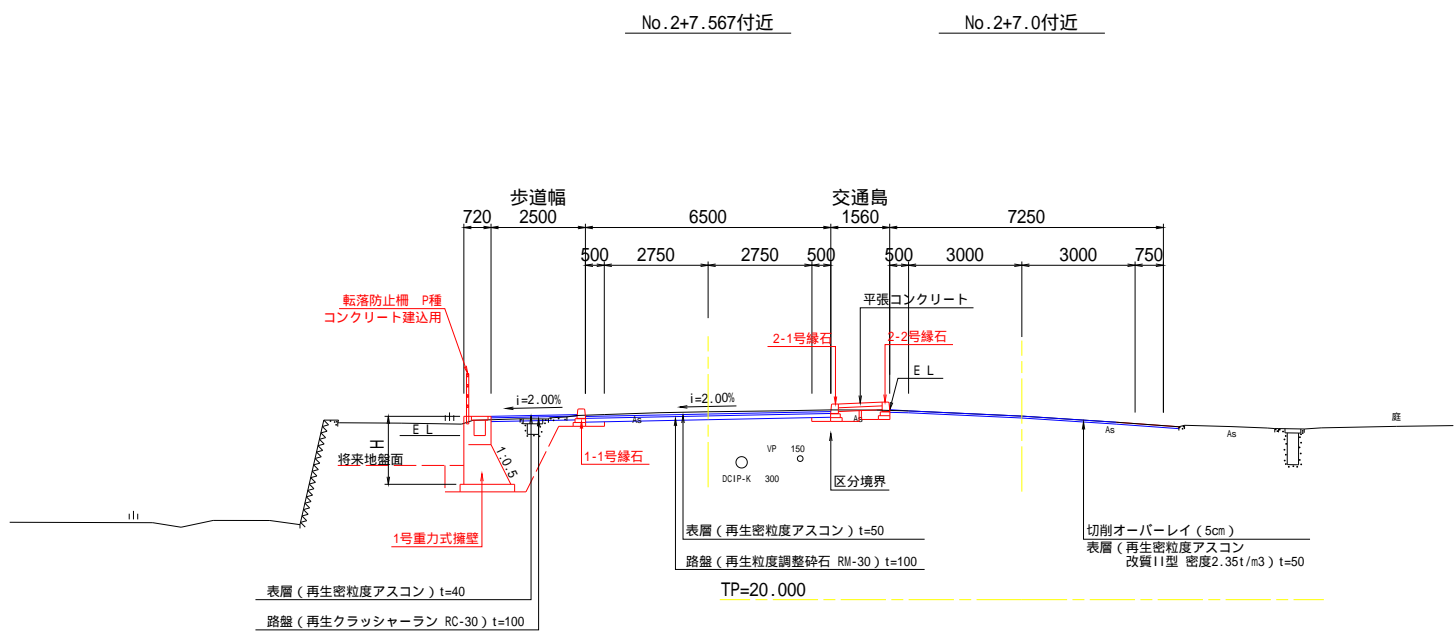
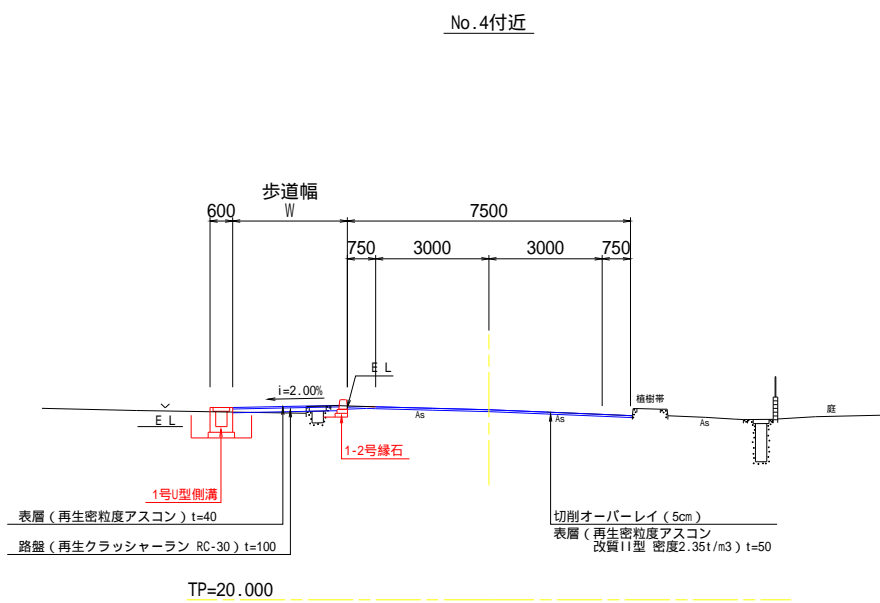
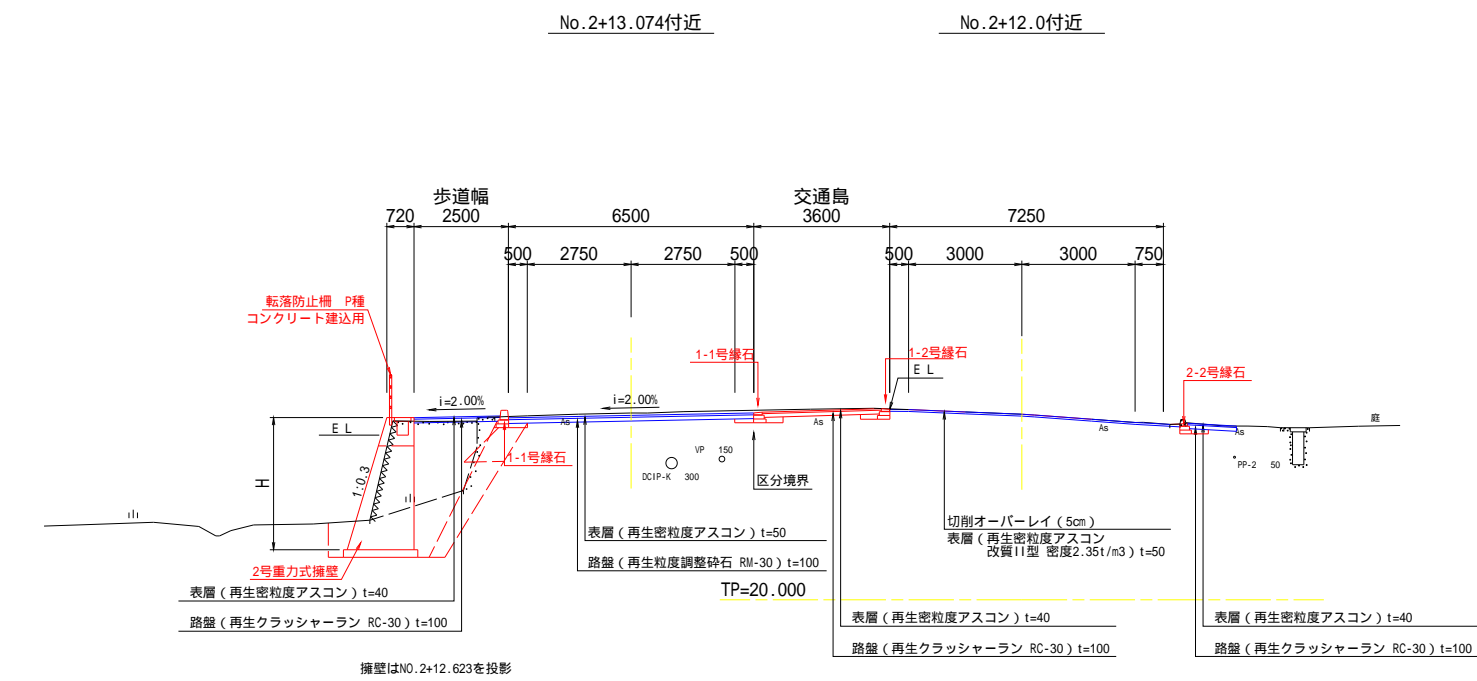


実施設計図面

工事名	R7吉土 鳴門池田線上板・神宅歩道工事		
路線名等	(主) 鳴門池田線		
工事箇所	板野郡上板町神宅		
図面名	標準断面図		
縮尺	S=1:100	図面番号	4 / 22
会社名			
事業者名	徳島県 東部県土整備局 <吉野川>		

2号重力式擁壁基礎の地盤調査を実施して、支持力 Q_a 100kN/m²であることを確認すること。
埋設管の位置および深さは推定であるので、試掘等により実際の位置および深さを確認すること。

横断面図 (1/3) S=1:100

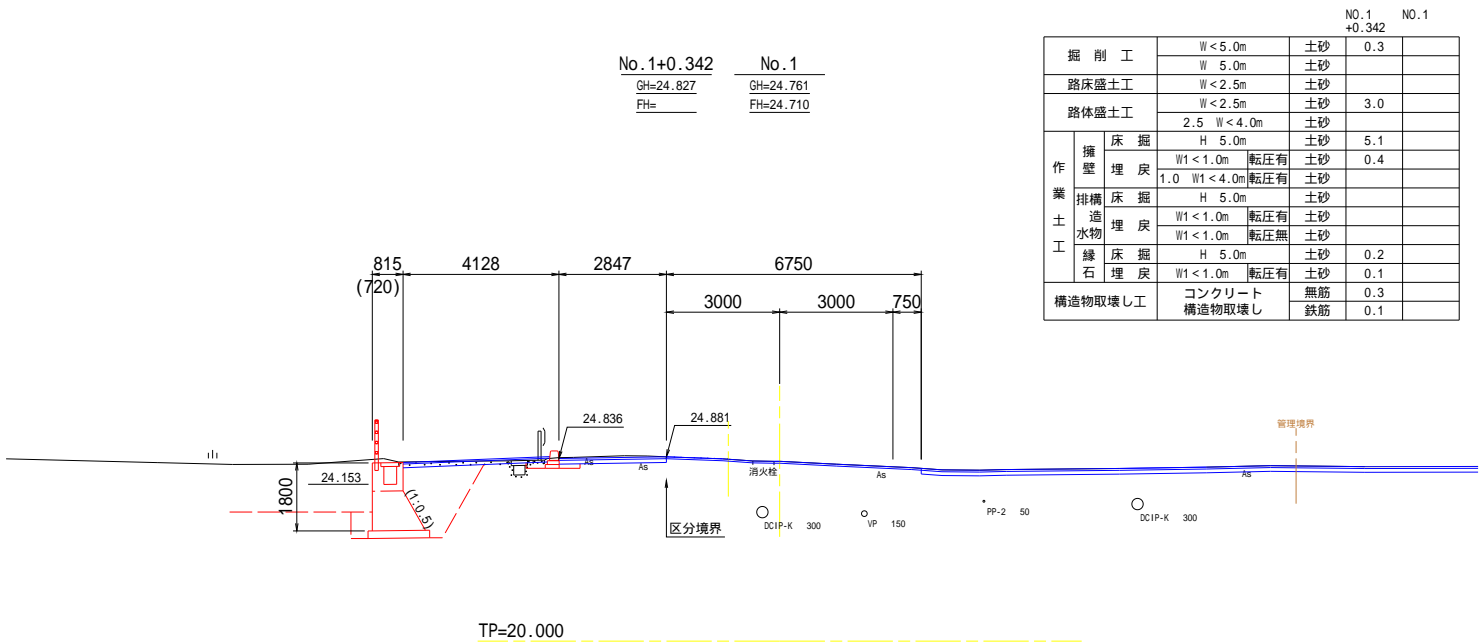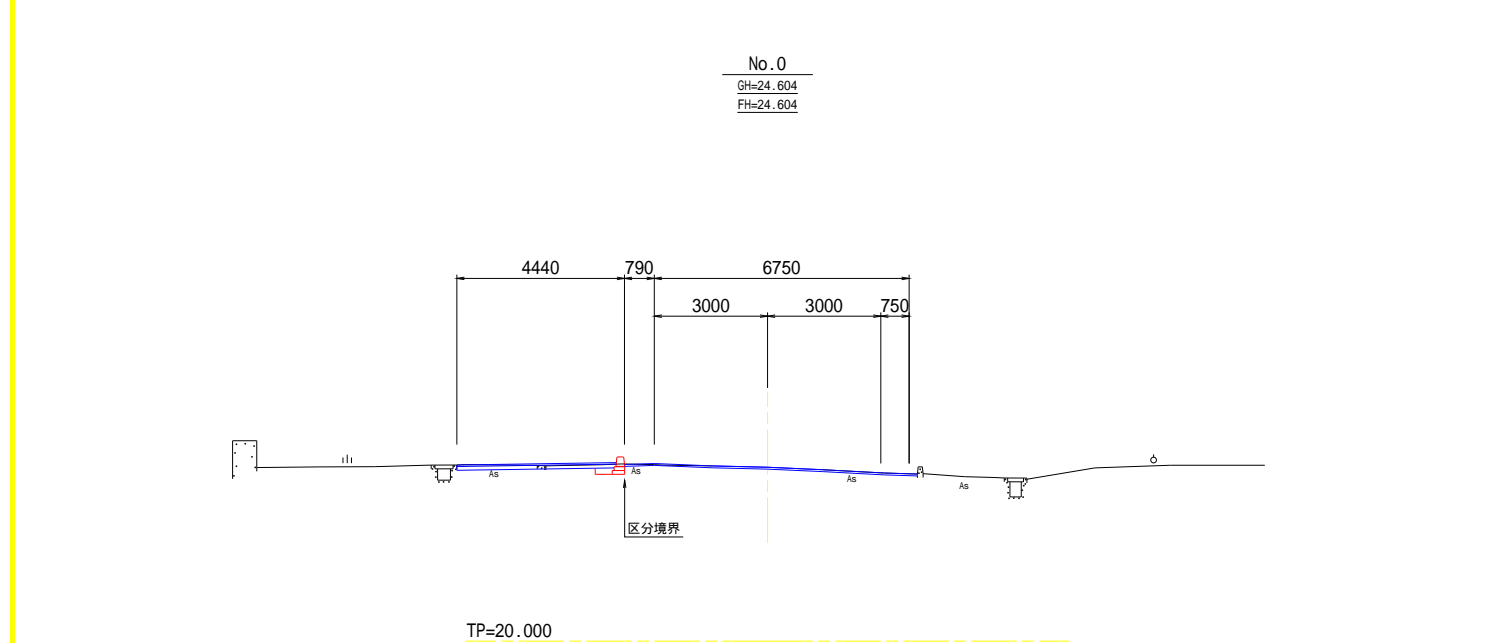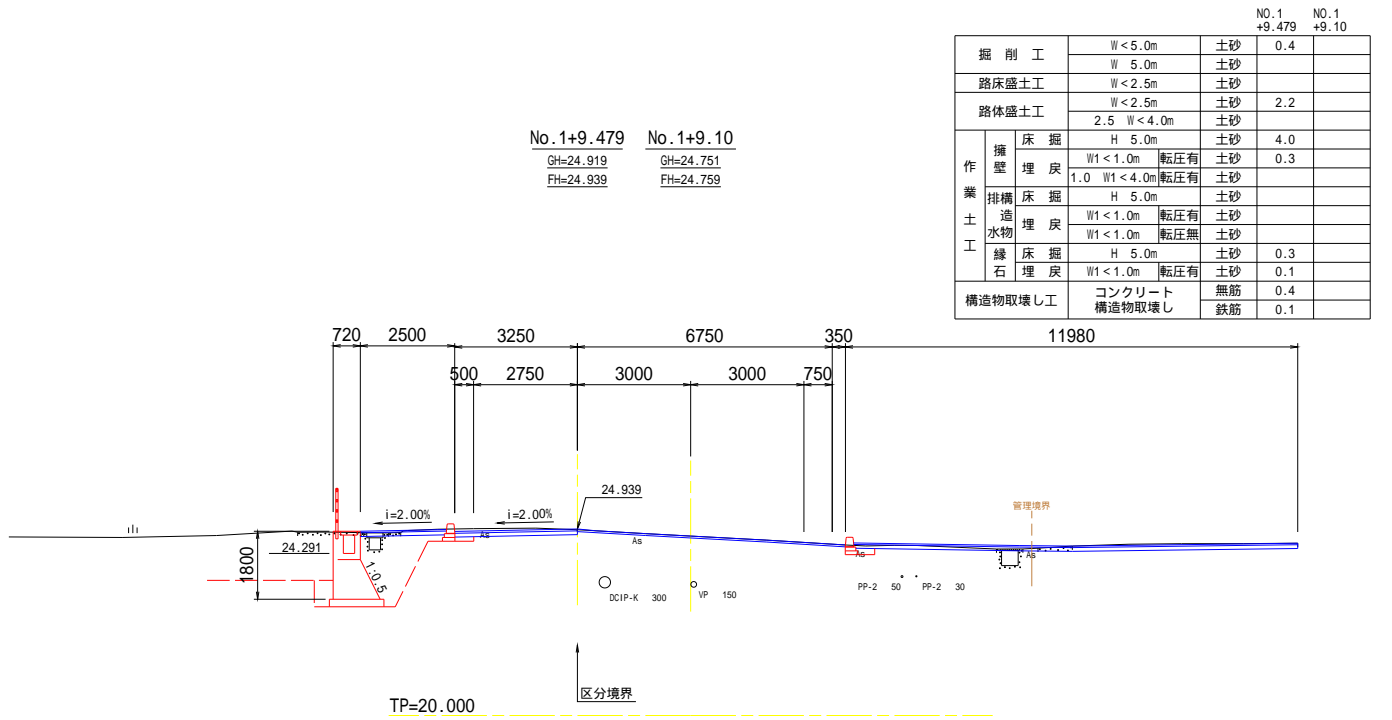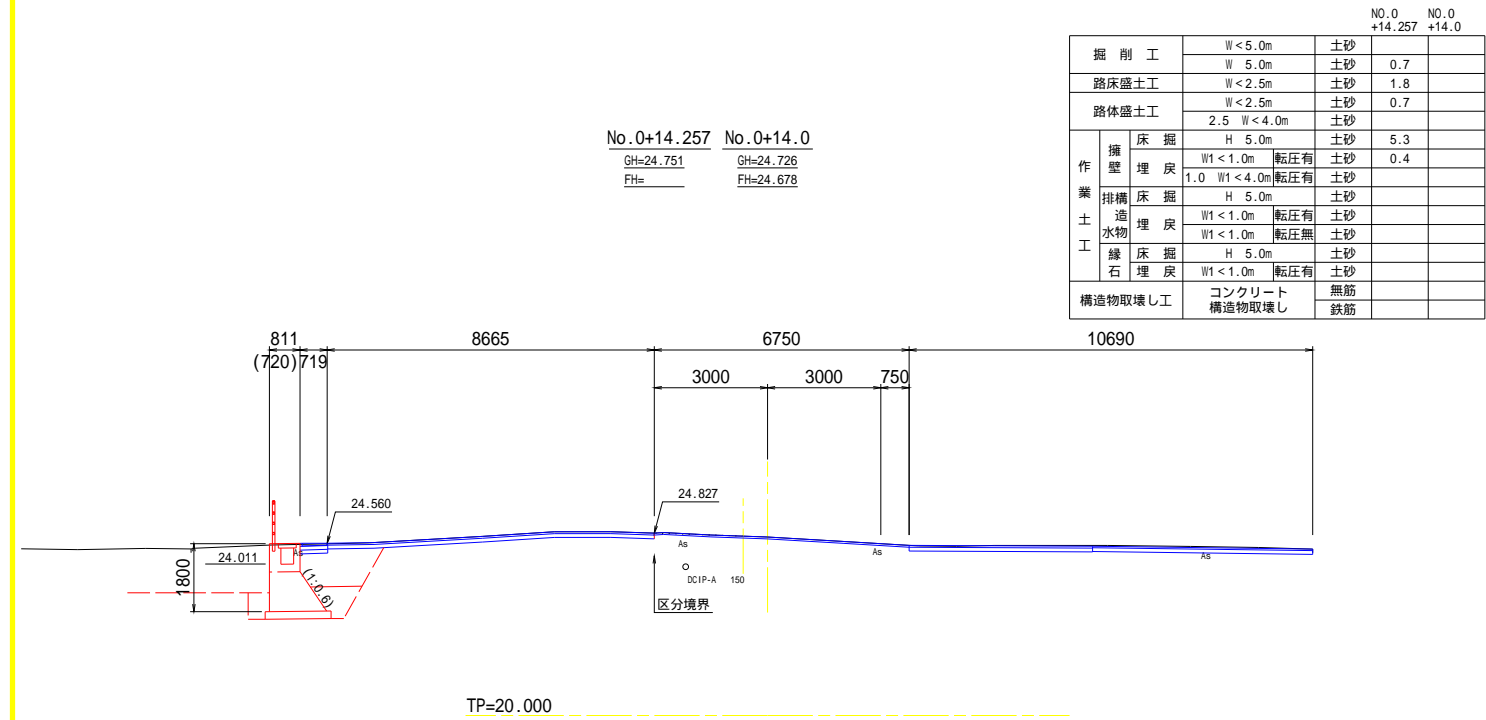


実施設計図面

工事名	R7吉士 鳴門池田線上板・神宅歩道工事		
路線名等	(主) 鳴門池田線		
工事箇所	板野郡上板町神宅		
図面名	横断面図 (1/3)		
縮尺	S=1:100	図面番号	5 / 22
会社名			
事業者名	徳島県 東部県土整備局 <吉野川>		

埋設管の位置および深さは推定であるので、試掘等により実際の位置および深さを確認すること。
出口スーパー跡地は、GL-1.0mに下げる計画があるが、それと異なる計画になった場合は、再度擁壁等を検討すること。

横断面図 (2/3) S=1:100

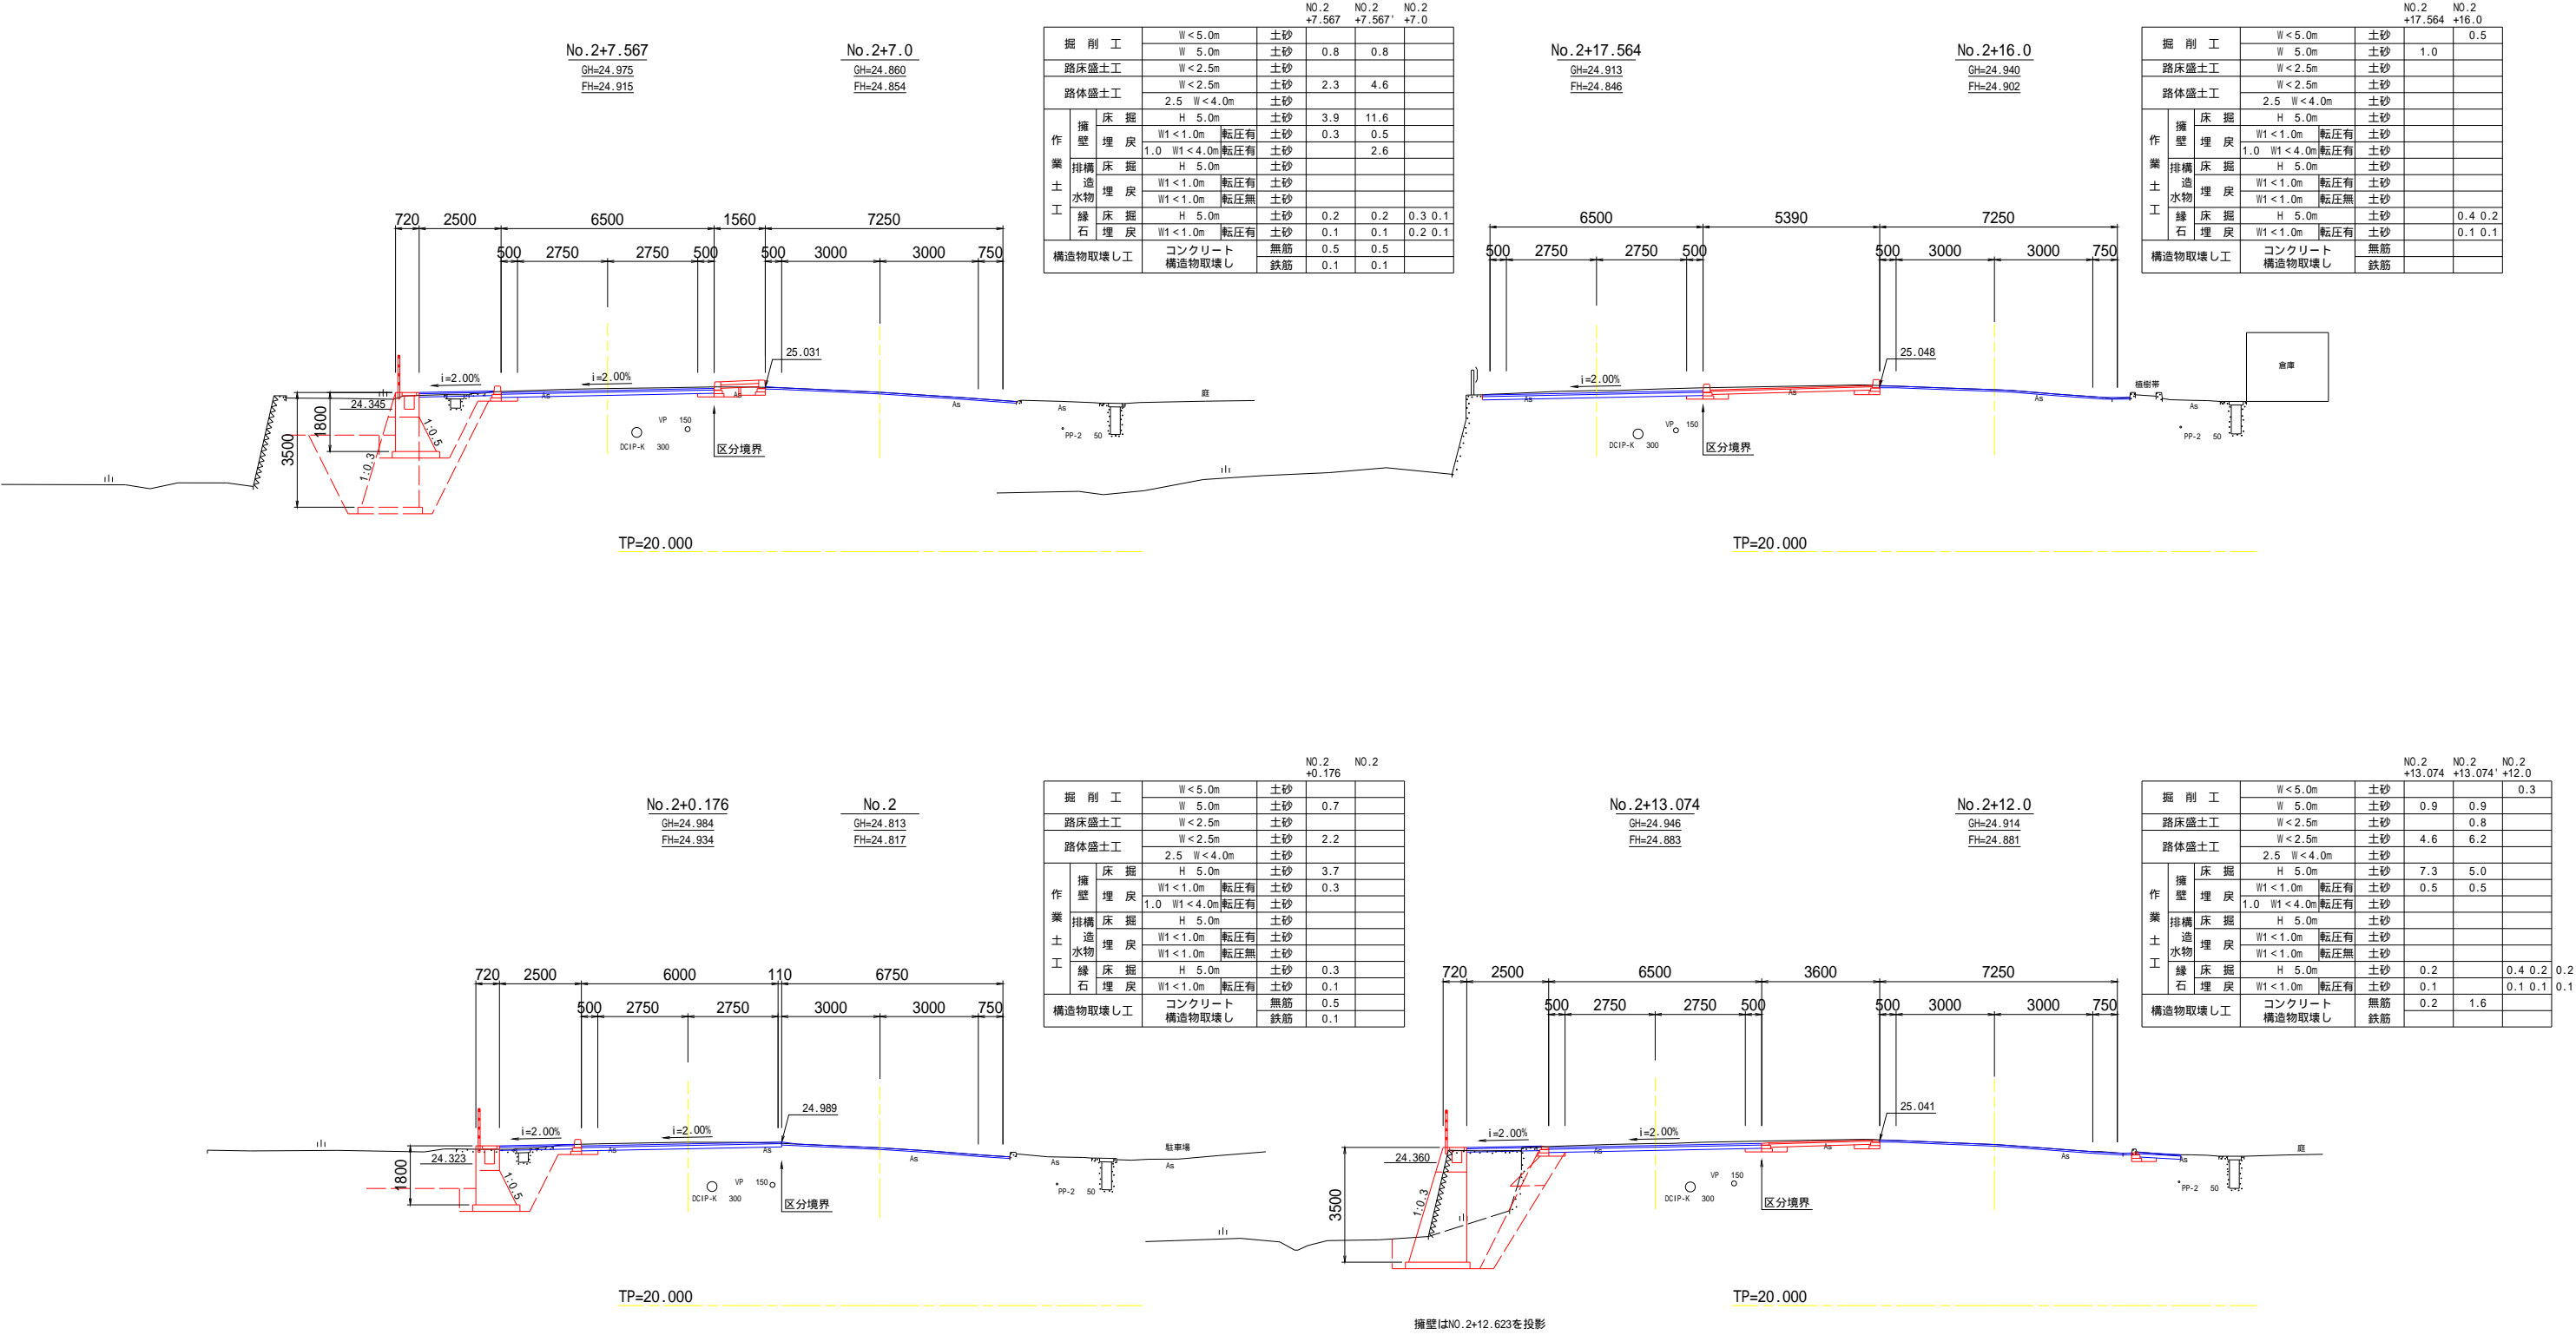


実施設計図面


工事名	R7吉士 鳴門池田線上板・神宅歩道工事		
路線名等	(主) 鳴門池田線		
工事箇所	板野郡上板町神宅		
図面名	横断面図 (2/3)		
縮尺	S=1:100	図面番号	6 / 22
会社名			
事業者名	徳島県 東部県土整備局 <吉野川>		

埋設管の位置および深さは推定であるので、試掘等により実際の位置および深さを確認すること。
出口スーパー跡地は、GL-1.0mに下げる計画があるが、それと異なる計画になった場合は、再度擁壁等を検討すること。


横断面图 (3/3) S=1:100

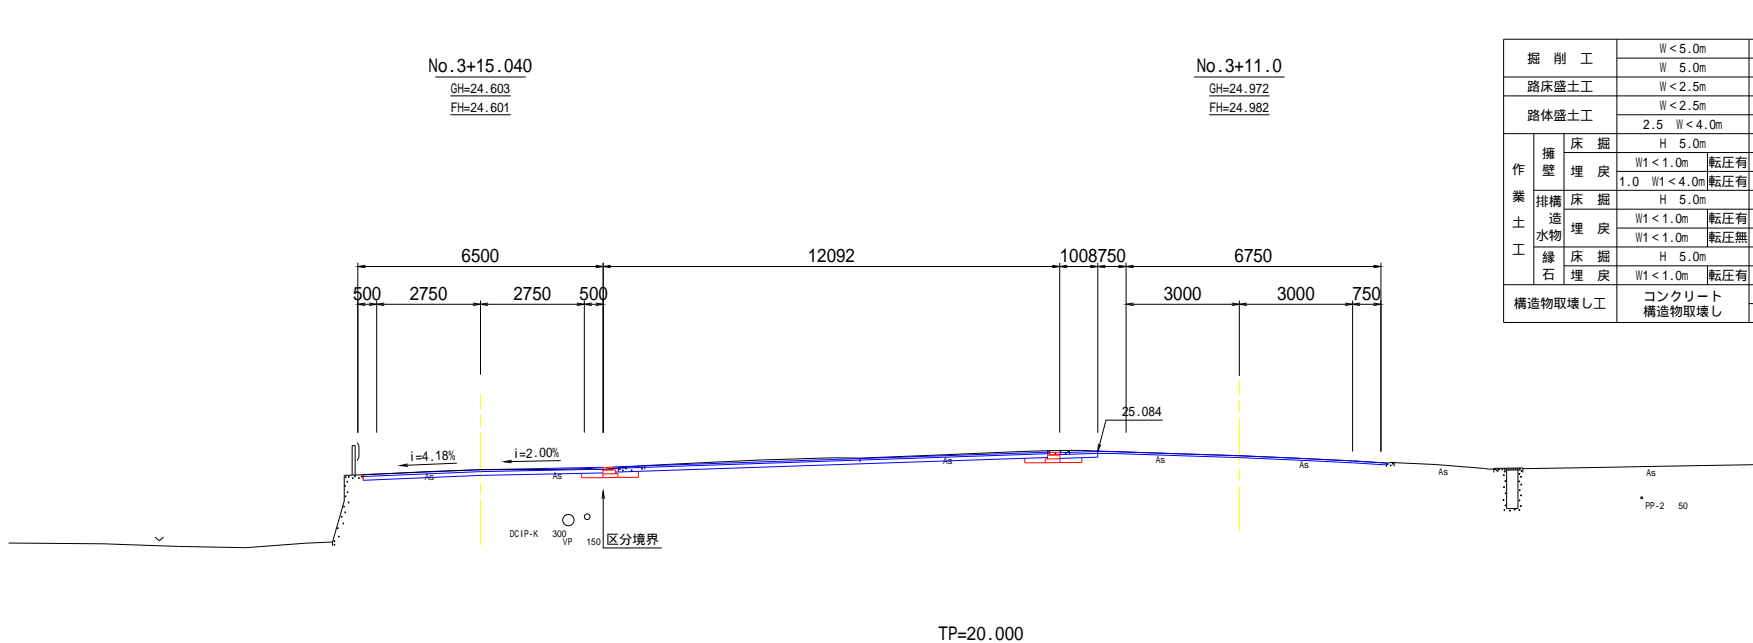


				NO.3 +15.040	NO.3 +11.0
掘削工		W < 5.0m		土砂	
路床盛土工		W 5.0m		土砂	0.5
		W < 2.5m		土砂	1.6
路体盛土工		W < 2.5m		土砂	
		2.5 W < 4.0m		土砂	
作業土工	床掘	H 5.0m		土砂	
	擁壁埋戻	W1 < 1.0m		転圧有	土砂
		1.0 W1 < 4.0m		転圧有	土砂
	床掘	H 5.0m		土砂	
	排水埋戻	W1 < 1.0m		転圧有	土砂
		W1 < 1.0m		転圧無	土砂
	緑土埋戻	H 5.0m		土砂	0.3 0.2
		W1 < 1.0m		転圧有	土砂
構造物取壊し工			コンクリート 構造物取壊し	鉄筋 鉄筋	

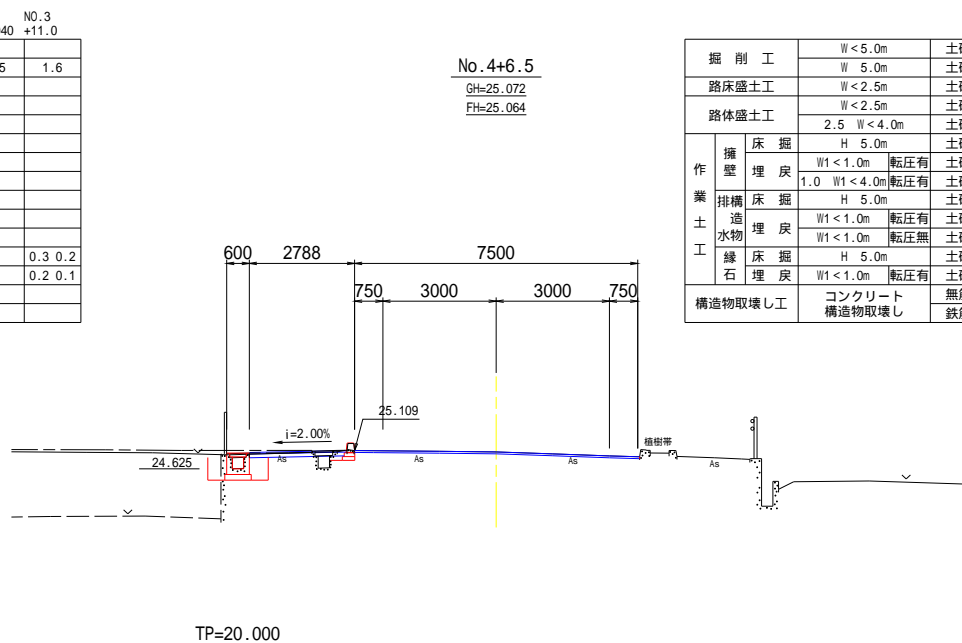

				NO.4 +6.5	NO.4 +6.5'		
掘 削 工		W < 5.0m		主砂	0.1	0.1	
		W 5.0m		土砂			
路床盛土工		W < 2.5m		土砂			
		W < 2.5m		土砂			
路体盛土工		2.5 W < 4.0m		土砂			
		2.5 W < 4.0m		土砂			
作 業 土 工	擁 壁	床 掘	H 5.0m	土砂			
		埋 戻	W1 < 1.0m	転圧有	土砂		
	排 造	床 掘	H 5.0m	土砂	0.1	0.4	
		埋 戻	W1 < 1.0m	転圧有	土砂	0.6	0.3
	込 水	床 掘	H 5.0m	土砂	0.3	0.0	
		埋 戻	W1 < 1.0m	転圧無	土砂	0.1	0.1
	緑 石	床 掘	H 5.0m	土砂	0.1	0.1	
		埋 戻	W1 < 1.0m	転圧有	土砂	0.1	0.1
	構造物取壊し工		コンクリート 構造物取壊し		無筋	0.3	0.1
					鉄筋	0.1	0.1

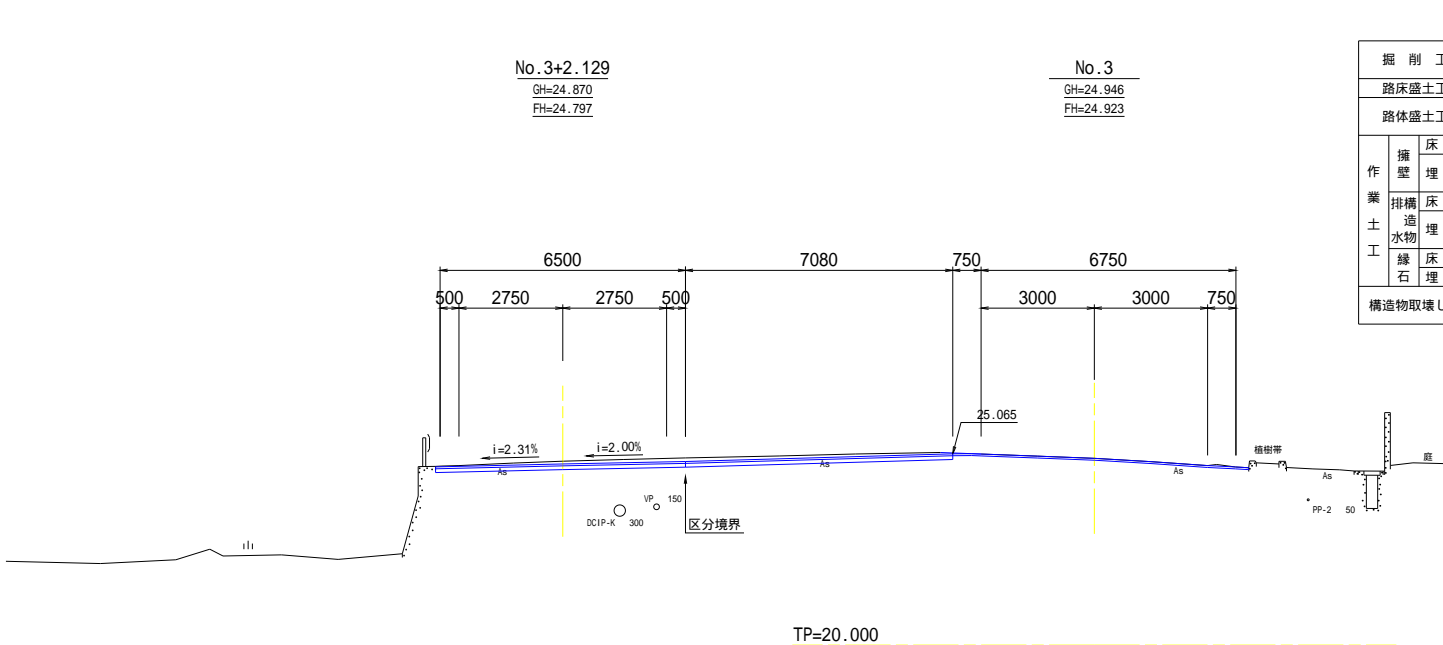

				NO.3 +2.129		NO.3	
掘削工		W < 5.0m		土砂			
路床盛土工		W 5.0m		土砂	1.1	1.2	
路体盛土工		W < 2.5m		土砂			
		W < 2.5m		土砂			
		2.5 W < 4.0m		土砂			
作業 土工	床掘	H 5.0m		土砂			
	擁壁埋戻	W1 < 1.0m		転圧有	土砂		
	埋戻	1.0 W1 < 4.0m		転圧有	土砂		
	掛溝床掘	H 5.0m		土砂			
	造水埋戻	W1 < 1.0m		転圧有	土砂		
	埋戻	W1 < 1.0m		転圧無	土砂		
	緑土床掘	H 5.0m		土砂			
	埋戻	W1 < 1.0m		転圧有	土砂		
コンクリート 構造物取壊し				無筋 鉄筋			

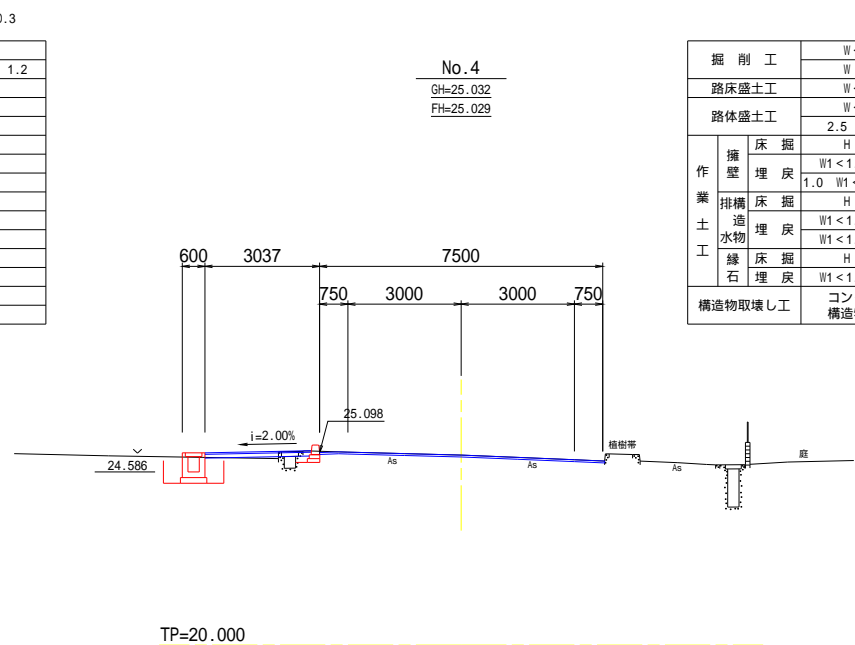

			W < 5.0m	土砂		
			W 5.0m	土砂		
路床盛土工			W < 2.5m	土砂		
			W < 2.5m	土砂		
路体盛土工			2.5 W < 4.0m	土砂		
			H 5.0m	土砂		
作業 土工	擁壁	床掘	W1 < 1.0m	転圧有	土砂	
		埋戻灰	1.0 W1 < 4.0m	転圧有	土砂	
	排水溝	床掘	H 5.0m		土砂	1.1
		埋戻灰	W1 < 1.0m	転圧有	土砂	0.7
	止水	埋戻灰	W1 < 1.0m	転圧無	土砂	0.3
		床掘	H 5.0m		土砂	0.1
	緑工	埋戻灰	W1 < 1.0m	転圧有	土砂	0.1
		床掘				
構造物取壊し工			コンクリート 構造物取壊し	無筋 鉄筋	0.2 0.1	


実施設計図面

工 事 名	R7吉士 鳴門池田線上板・神宅歩道工事		
路線名等	(主) 鳴門池田線		
工事箇所	板野郡上板町神宅		
図 面 名	横断面図 (3/3)		
縮 尺	S=1:100	図面番号	7 / 22
会 社 名			
事業者名	徳島県 東部県土整備圏 <吉野川>		

埋設管の位置および深さは推定であるので、試掘等により実際の位置および深さを確認すること

構 造 図 (1/4)


1号重力式擁壁 S=1:50

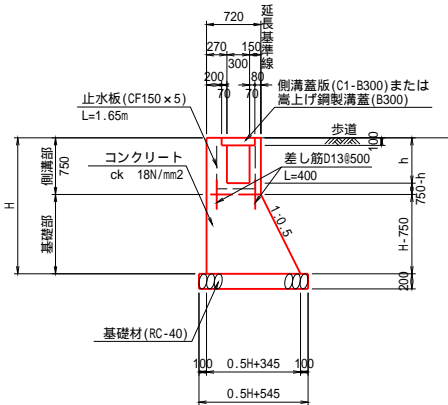

平均h=570 (509 ~ 600)
H=1800

目地位置に止水板を設置すること。
水抜きパイプ(VP65)を3.0m2に一箇所程度設置すること。


2号重力式擁壁 S=1:50

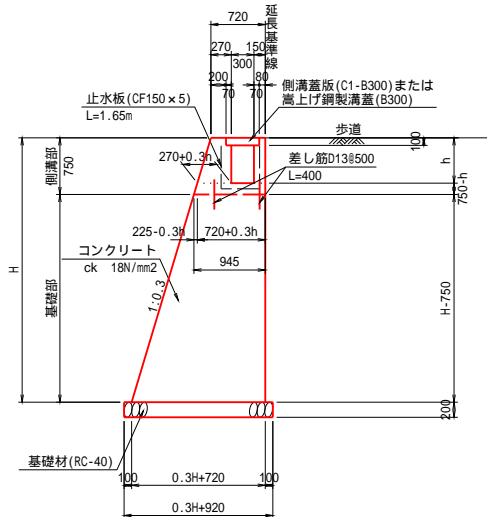

平均h=470 (438 ~ 509)
平均H=3370

目地位置に止水板を設置すること。
水抜きパイプ(VP65)を3.0m2に一箇所程度設置すること。


3号重力式擁壁 S=1:50

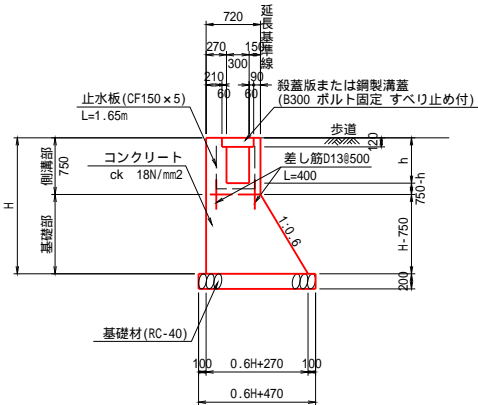

平均h=560 (511 ~ 661)
H=1800


目地位置に止水板を設置すること。
水抜きパイプ(VP65)を3.0m2に一箇所程度設置すること。

1号堡壁 S=1:50

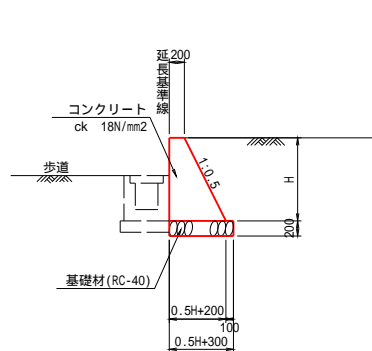

平均H=990 (550 ~ 1010)


ブロック積擁壁 S=1:50

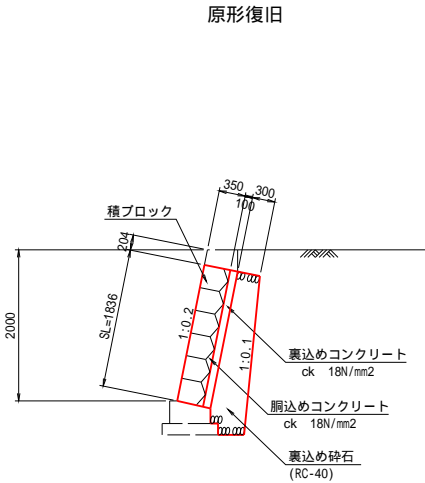

推定による構造であるため、現地形状で原型復旧すること。
水抜きパイプ(VP50)を3.0m2に一箇所程度設置すること。

2号重力式擁壁基礎の地盤調査を実施して
支持力度Qa 100kN/m2であることを確認すること。


ブロック基礎 S=1:20

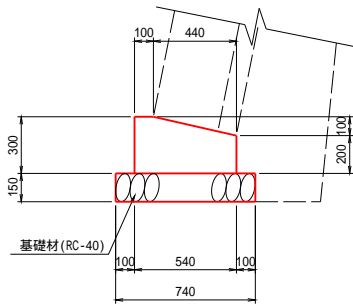

推定による構造であるため、現地形状で原型復旧すること。

ブロック基礎		10.0m当り	
名 称	規 格	数	量
コンクリート	ck 18N/mm2	1.40	m3
型 枠	小型構造物	5.00	m2
基 礎 材	RC-40, t=150	7.40	m2


天端コンクリート S=1:20

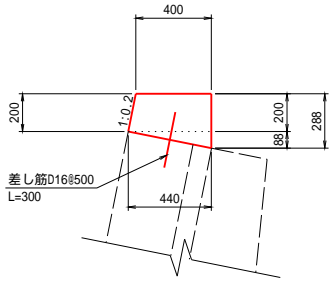

推定による構造であるため、現地形状で原型復旧すること。

天端コンクリート		10.0m当り	
名 称	規 格	数	量
コンクリート	ck 18N/mm2	1.03	m3
型 枠	小型構造物	4.92	m2
差 し 筋	SD345 D16 L=300	9.36	kg


1号U型側溝 S=1:20

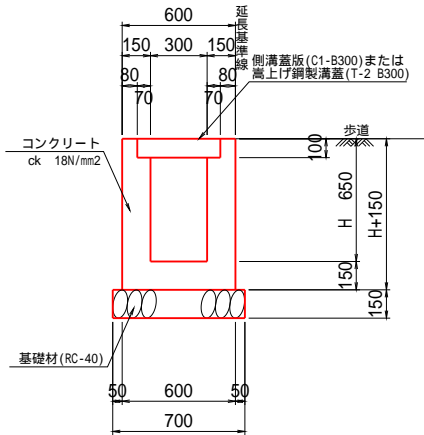

平均H=500 (417 ~ 522)

1号U型側溝		10.0m当り	
名 称	規 格	数	量
コンクリート	ck 18N/mm2	2.26	m3
型 枠	小型構造物	26.00	m2
基 礎 材	RC-40, t=150	7.00	m2

2号U型側溝 S=1:20

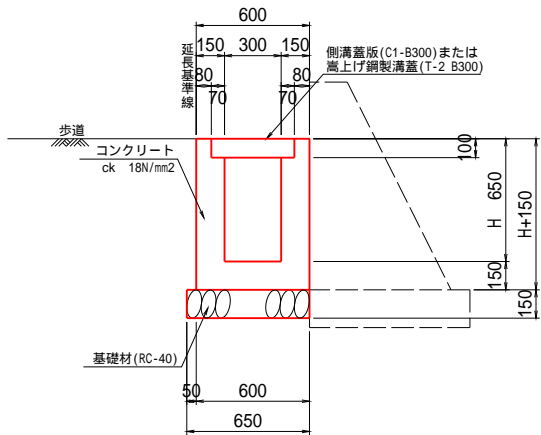

平均H=530 (400 ~ 650)

2号U型側溝		10.0m当り	
名 称	規 格	数	量
コンクリート	ck 18N/mm2	2.35	m3
型 枠	小型構造物	20.40	m2
基 礎 材	RC-40, t=150	6.50	m2

1号～3号重力式擁壁、1号堡壁および1号～2号U型側溝の
設計条件は下表の値とする。


設計条件	
裏込め土	s=19 kN/m3
	C = 0 kN/m2
	=30 °

実施設計図面

工 事 名	R7吉士 鳴門池田線上板・神宅歩道工事		
路線名等	(主) 鳴門池田線		
工事箇所	板野郡上板町神宅		
図 面 名	構 造 図 (1/4)		
縮 尺	図 示	図面番号	8 / 22
会 社 名			
事業者名	徳島県 東部県土整備局 <吉野川>		

構 造 図 (2/4)

3号U型側溝 S=1:20

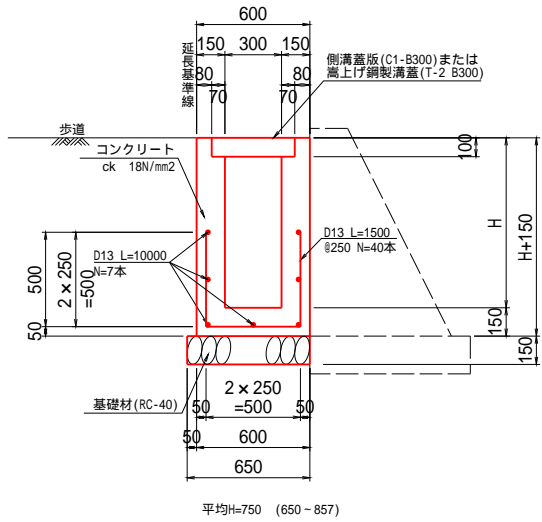


3号U型側溝		10.0m当り	
名 称	規 格	数	量
コンクリート	ck 21N/mm2	3.01	m3
型 枠	小型構造物	24.00	m2
基 礎 材	RC-40, t=150	6.50	m2
鉄 筋	SD345 D13	129.35	kg

3号U型側溝の設計条件は下表の値とする。

設計条件	
裏込め土	s=19 kN/m3
	C = 0 kN/m2
	=30 °


1号L型側溝 S=1:20

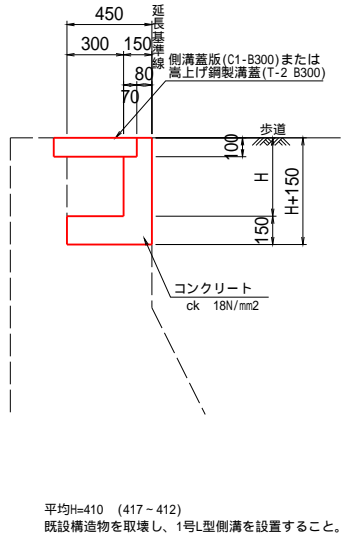

1号L型側溝		10.0m当り	
名 称	規 格	数	量
コンクリート	ck 18N/mm2	1.22	m3
型 枠	小型構造物	11.20	m2


平均H=410 (417～412)
既設構造物を取壊し、1号L型側溝を設置すること。

1号集水樹 S=1:20

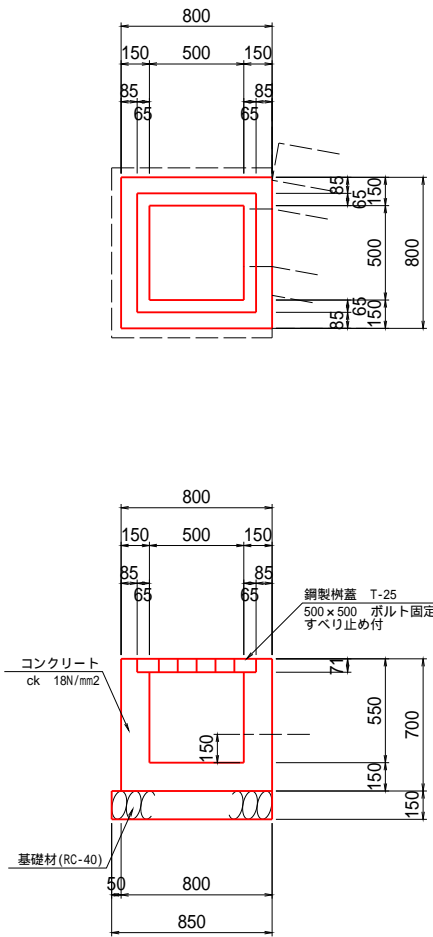


1号集水樹		1.0箇所当り	
名 称	規 格	数	量
コンクリート	ck 18N/mm2	0.30	m3
型 枠	小型構造物	3.50	m2
基 礎 材	RC-40, t=150	0.77	m2
鋼 製 樹 蓋	T-25 500 x 500	1.00	組

2号集水樹 S=1:20

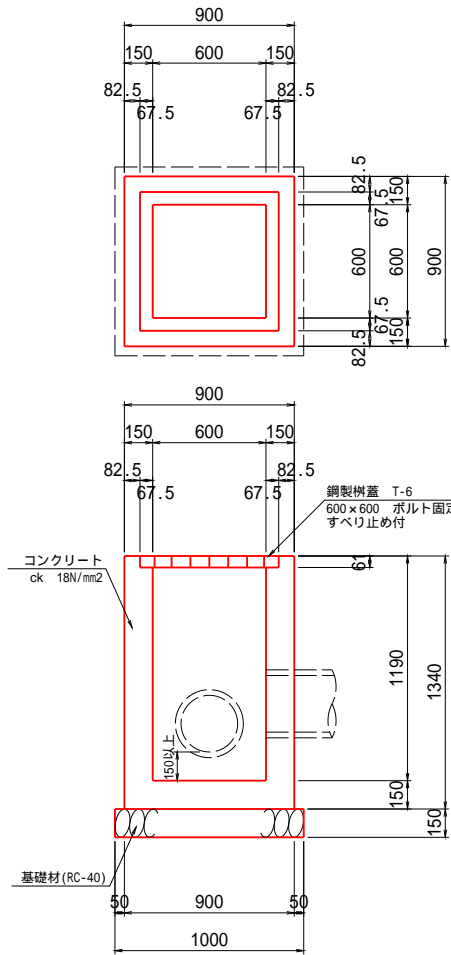


2号集水樹		1.0箇所当り	
名 称	規 格	数	量
コンクリート	ck 18N/mm2	0.65	m3
型 枠	小型構造物	7.89	m2
基 礎 材	RC-40, t=150	1.00	m2
鋼 製 樹 蓋	T-6 600 x 600	1.00	組

3号集水樹 S=1:20

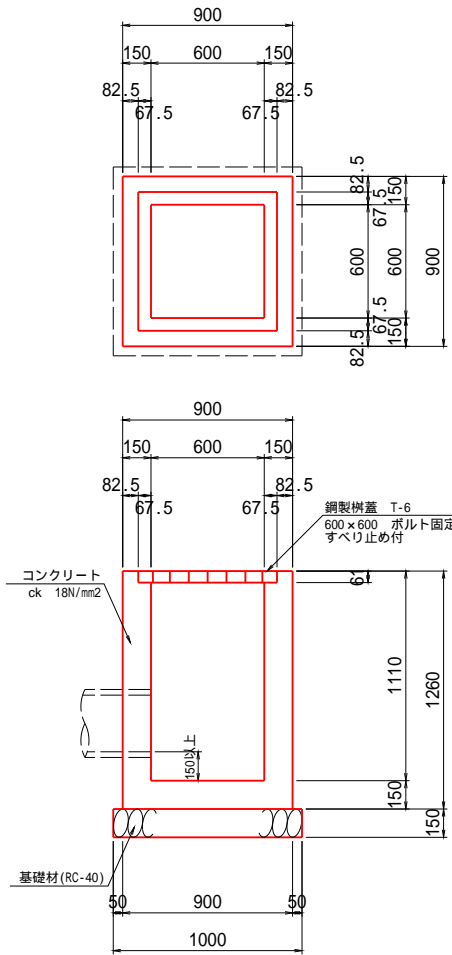


3号集水樹		1.0箇所当り	
名 称	規 格	数	量
コンクリート	ck 18N/mm2	0.61	m3
型 枠	小型構造物	7.41	m2
基 礎 材	RC-40, t=150	1.00	m2
鋼 製 樹 蓋	T-6 600 x 600	1.00	組

殺蓋版 S=1:10

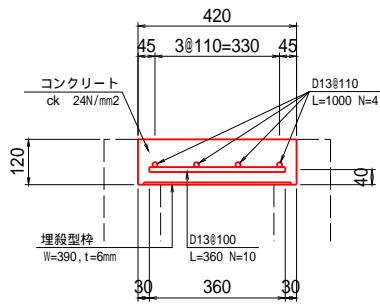

殺蓋版		1.0m当り	
名 称	規 格	数	量
コンクリート	ck 24N/mm2	0.05	m3
埋 設 型 枠	W390 t=6	0.39	m2
鉄 筋	SD345 D13	7.56	kg

1号縁石 S=1:10

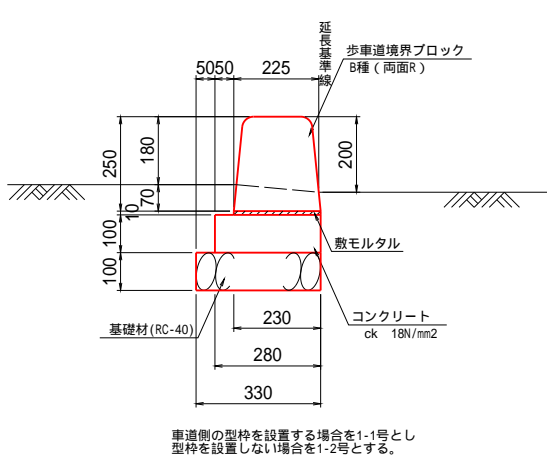

車道側の型枠を設置する場合は1-1号とし
型枠を設置しない場合は1-2号とする。


1-1号縁石		10.0m当り	
名 称	規 格	数	量
縁 石	B種 両面R	16.50	個
敷モルタル	1:3 空練	0.02	m3
コンクリート	ck 18N/mm2	0.28	m3
型 枠	小型構造物	2.00	m2
基 礎 材	RC-40, t=100	3.30	m2

横断用(2cm)、車両出入口用(5cm)あるいはテーパの場合は
それぞれのタイプ 16.5個/10.0mとすること。

1-2号縁石		10.0m当り	
名 称	規 格	数	量
縁 石	B種 両面R	16.50	個
敷モルタル	1:3 空練	0.02	m3
コンクリート	ck 18N/mm2	0.28	m3
ペーラインコンクリート	土砂 5cm	0.05	m3
型 枠	小型構造物	1.00	m2
基 礎 材	RC-40, t=100	3.30	m2

横断用(2cm)、車両出入口用(5cm)あるいはテーパの場合は
それぞれのタイプ 16.5個/10.0mとすること。

2号縁石 S=1:10

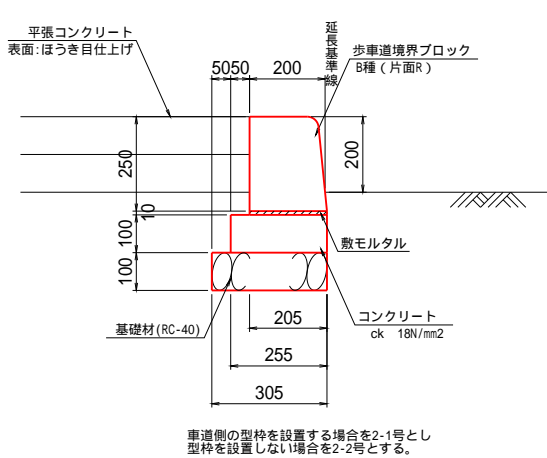

車道側の型枠を設置する場合は2-1号とし
型枠を設置しない場合は2-2号とする。

2-1号縁石		10.0m当り	
名 称	規 格	数	量
縁 石	B種 片面R	16.50	個
敷モルタル	1:3 空練	0.02	m3
コンクリート	ck 18N/mm2	0.26	m3
型 枠	小型構造物	2.00	m2
基 礎 材	RC-40, t=100	3.05	m2

横断用(2cm)、車両出入口用(5cm)あるいはテーパの場合は
それぞれのタイプ 16.5個/10.0mとすること。

2-2号縁石		10.0m当り	
名 称	規 格	数	量
縁 石	B種 片面R	16.50	個
敷モルタル	1:3 空練	0.02	m3
コンクリート	ck 18N/mm2	0.26	m3
ペーラインコンクリート	土砂 5cm	0.05	m3
型 枠	小型構造物	1.00	m2
基 礎 材	RC-40, t=100	3.05	m2


切り下げ用(2cm)あるいはテーパの場合は、それぞれの
タイプ 16.5個/10.0mとすること。

実施設計図面

工 事 名	R7吉士 鳴門池田線上板・神宅歩道工事		
路線名等	(主) 鳴門池田線		
工事箇所	板野郡上板町神宅		
図 面 名	構 造 図 (2/4)		
縮 尺	図 示	図面番号	9 / 22
会 社 名			
事業者名	徳島県 東部県土整備局 <吉野川>		


構 造 図 (3/4)

街渠柵 S=1:20

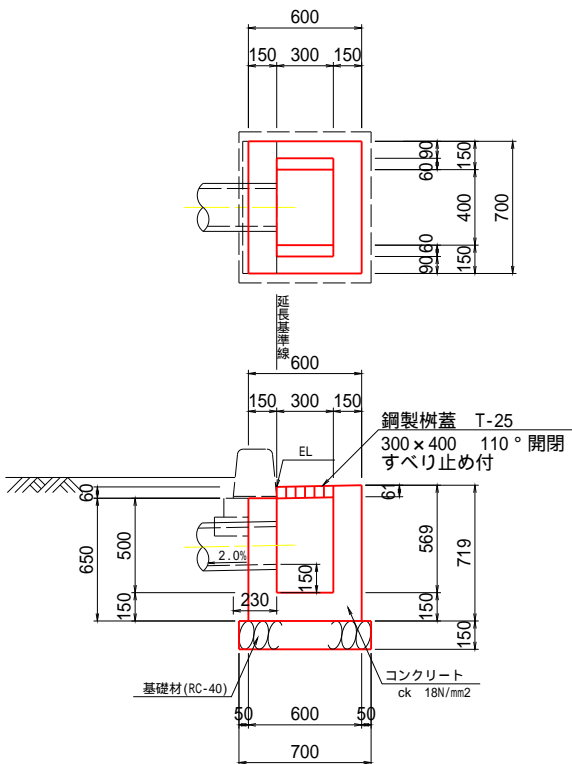

街渠柵		1.0面所当り	
名 称	規 格	数	量
コンクリート	ck 18N/mm2	0.22	m3
型 枠	小型構造物	2.72	m2
基 礎 材	RC-40, t=150	0.56	m2
鋼 製 柵 蓋	T-25 300×400	1.00	組


1号管渠 S=1:10

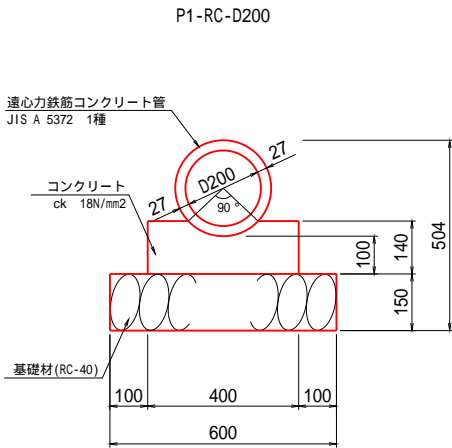

1号管渠		10.0m当り	
名 称	規 格	数	量
コンクリート	ck 18N/mm2	0.51	m3
型 枠	小型構造物	2.80	m2
基 礎 材	RC-40, t=150	6.00	m2
管 本 数	1種 200	5.00	本


3号管渠 S=1:10

鉄筋コンクリート台付管 D200

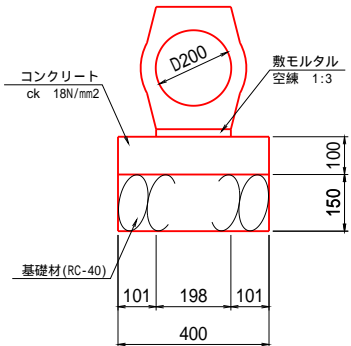


3号管渠		10.0m当り	
名 称	規 格	数	量
基礎コンクリート	ck 18N/mm2	0.40	m3
基 礎 型 枠	小型構造物	2.00	m2
敷モルタル	空練 1:3	0.04	m3
基 礎 材	RC-40, t=150	4.00	m2
管 本 数	1種 200	5.00	本

2号管渠 S=1:10

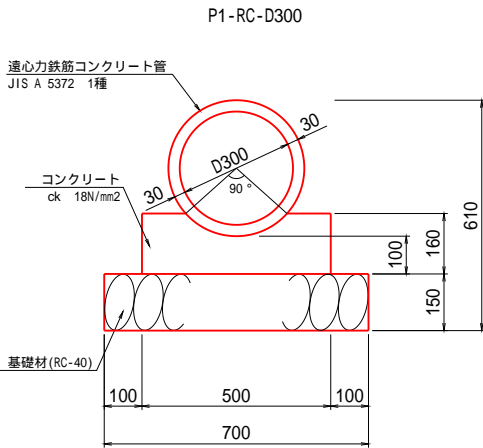


2号管渠		10.0m当り	
名 称	規 格	数	量
コンクリート	ck 18N/mm2	0.69	m3
型 枠	小型構造物	3.20	m2
基 礎 材	RC-40, t=150	7.00	m2
管 本 数	1種 300	5.00	本


横断部要領図 S=1:50

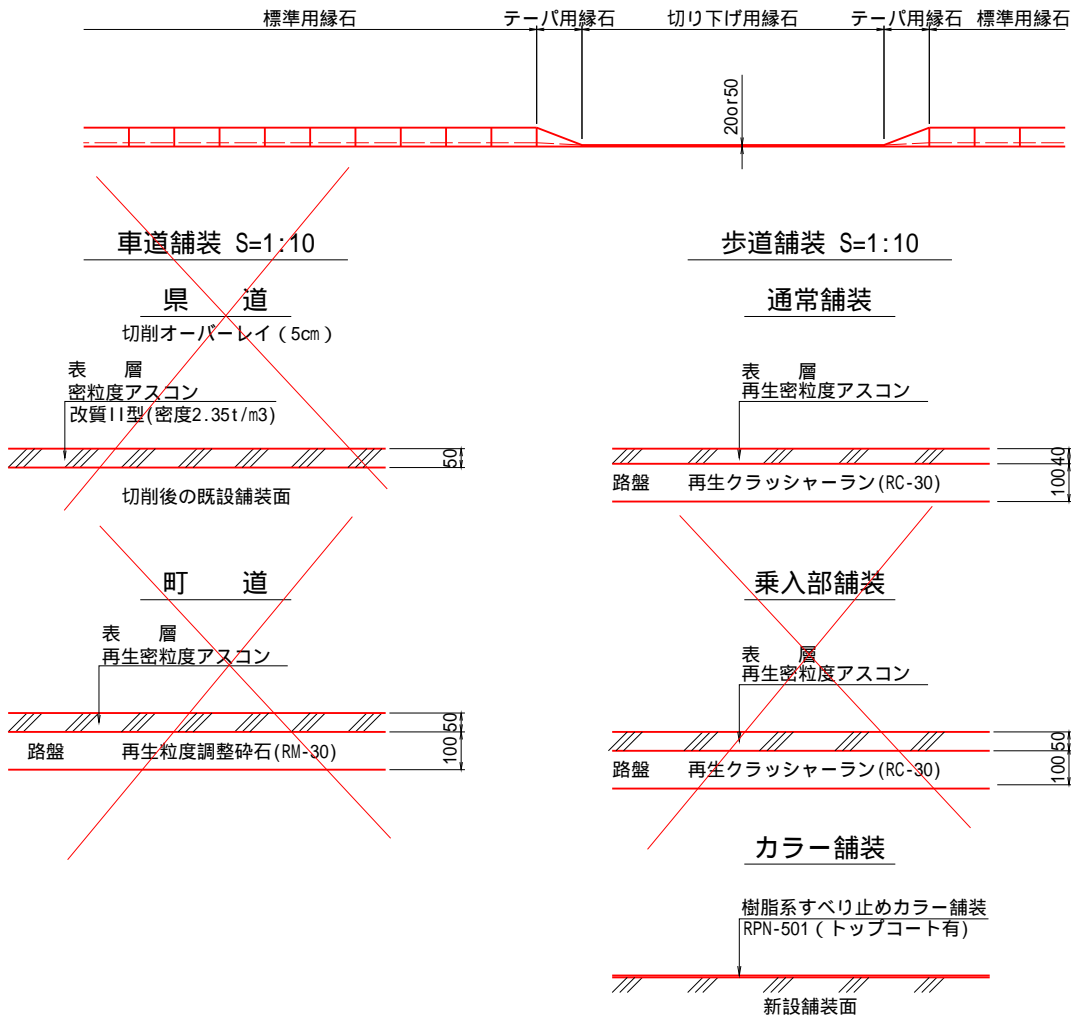


車道舗装 S=1:10

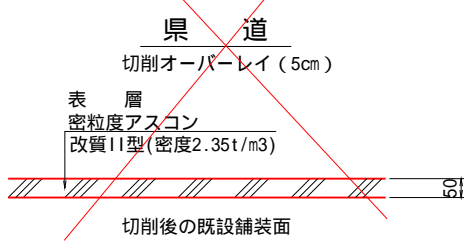


町 道

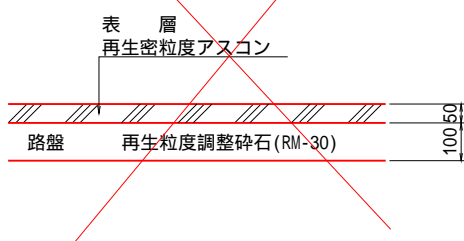


歩道舗装 S=1:10

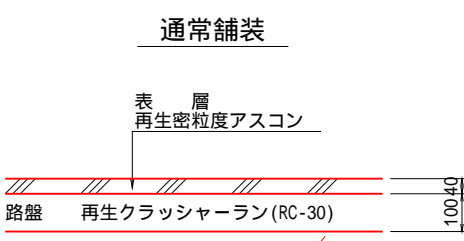


乗入部舗装

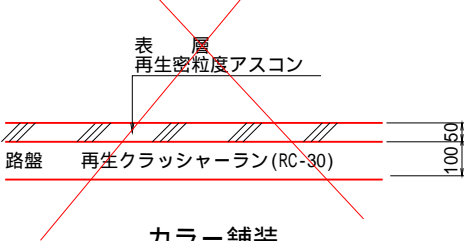

カラー舗装

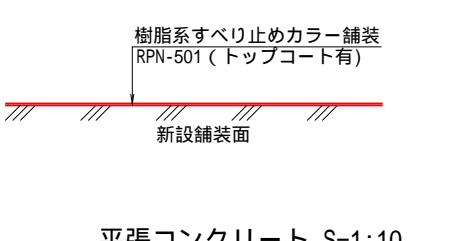


平張コンクリート S=1:10

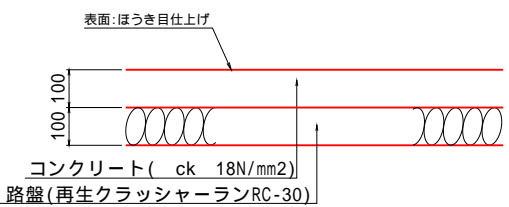

車両用防護柵 S=1:20


歩車道境界用 (Gp-Cp-2E)

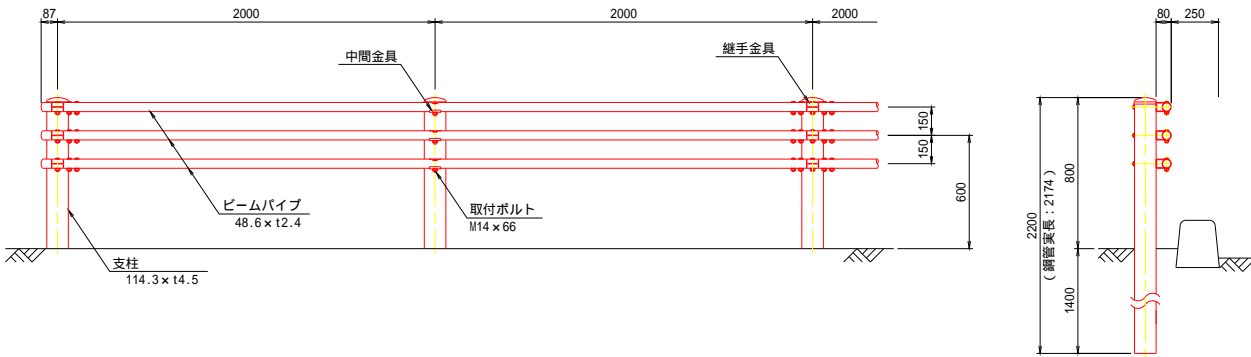

設計条件
設計荷重・・・防護柵の設置基準・同解説の Cp種 に基づく。

転落防止柵 S=1:20

P種 (コンクリート建込用)

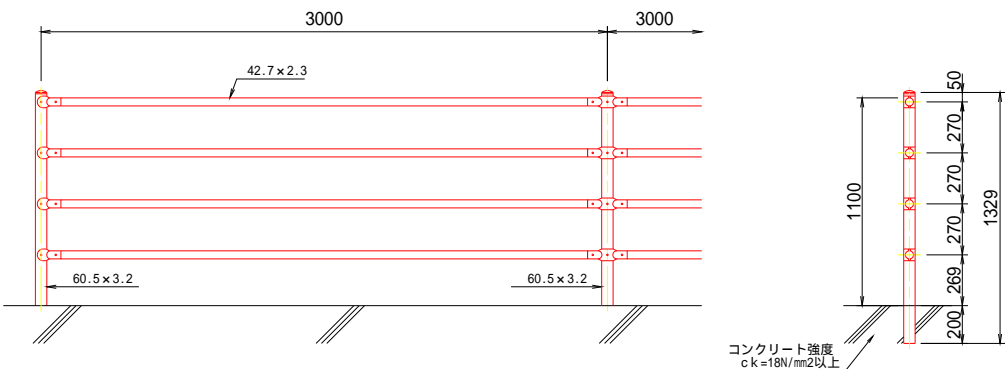

設計条件
設計荷重・・・防護柵の設置基準・同解説の P種 に基づく。


実施設計図面

工 事 名	R7吉士 鳴門池田線上板・神宅歩道工事		
路線名等	(主) 鳴門池田線		
工事箇所	板野郡上板町神宅		
図 面 名	構 造 図 (3/4)		
縮 尺	図 示	図面番号	10 / 22
会 社 名			
事業者名	徳島県 東部県土整備局 < 吉野川 >		

構造図 (4/4)

ポラード S=1:10


Hc型（土中建込用）

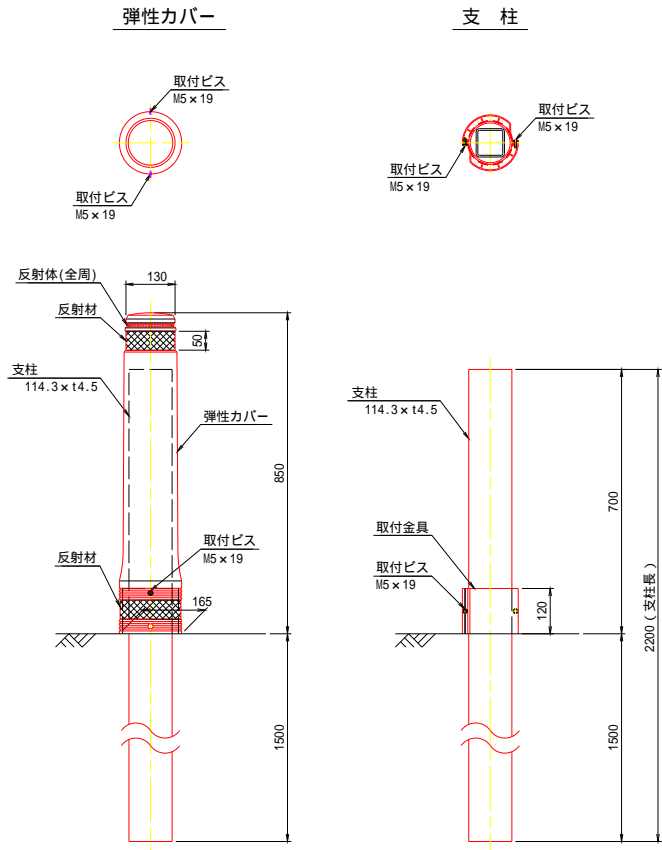

設計条件

設計荷重・・・ポラードの設置便覧 Hc型 に基づく。


自発光障害物表示灯 S=1:20

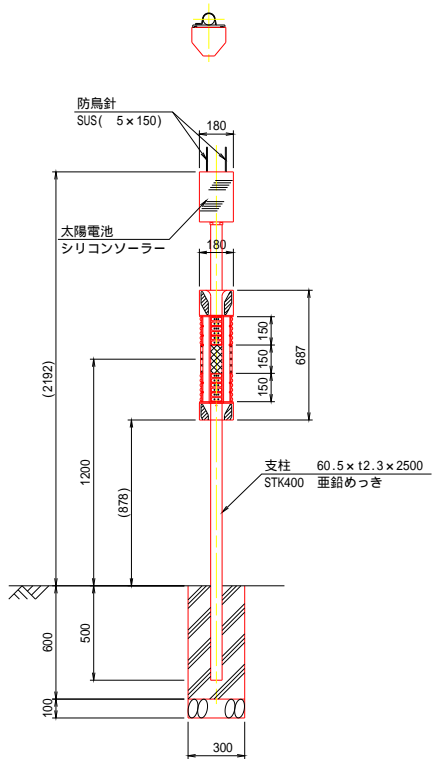

コンクリート基礎		1.0基当り	
名称	規格	数量	
コンクリート	ck 18N/mm2	0.05	m3
ペーラインコンクリート	土砂 5cm	0.04	m3
基礎材	RC-40, t=100	0.09	m2


クッションドラム S=1:10

丸型クッションドラム200L

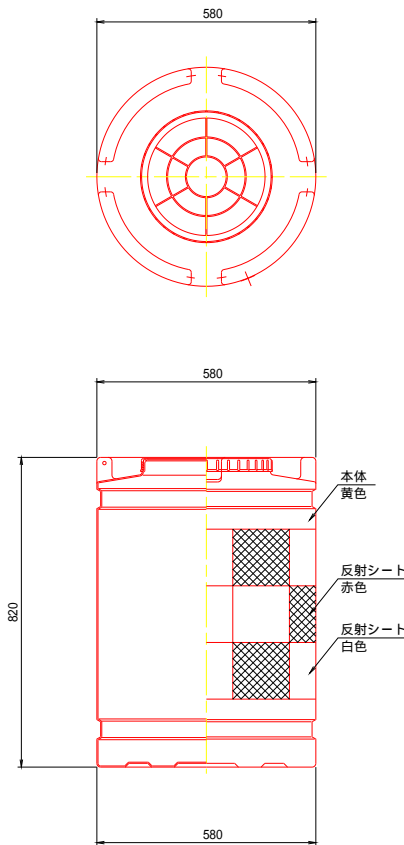


線形誘導標 S=1:20

町道-N0.2+13.074付近

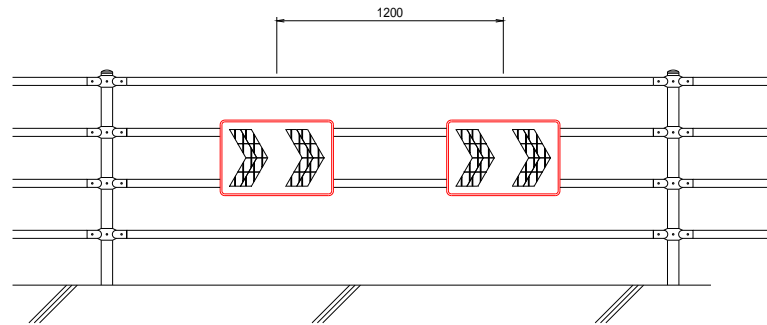


線形誘導標 S=1:10

縦リブ付、Uバンド取付

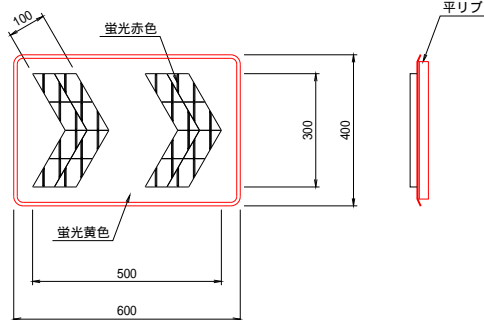


車線分離標（大口径タイプ） S=1:10

H=650 穿孔式

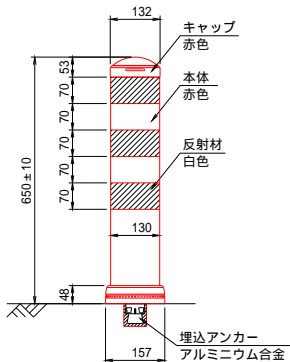


車線分離標 S=1:10

H=400 穿孔式

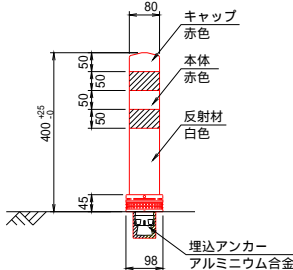


車線分離標 S=1:10

H=650 穿孔式

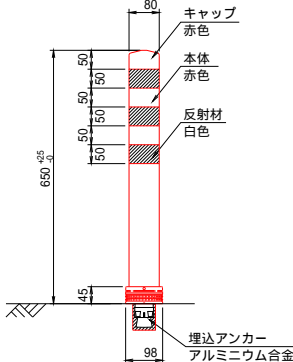


道路鋏（小型鋏） S=1:2

両面反射（貼付式）

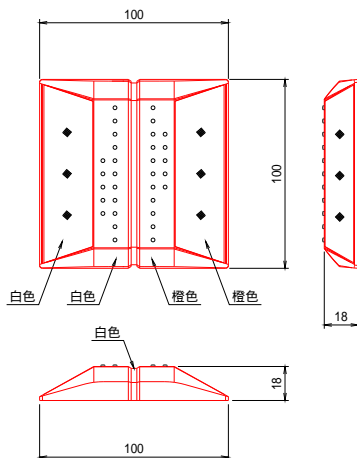

道路鋏（自発光鋏） S=1:2


両面反射（貼付式）

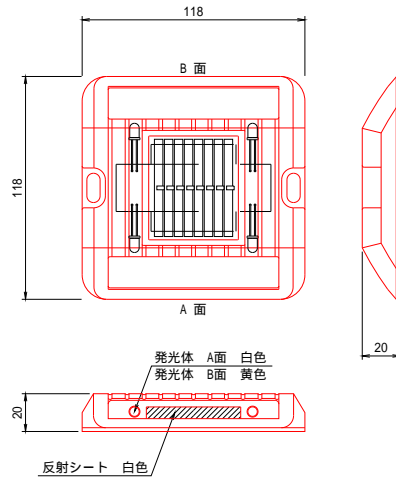

実施設計図面

工事名	R7吉士 鳴門池田線上板・神宅歩道工事		
路線名等	(主) 鳴門池田線		
工事箇所	板野郡上板町神宅		
図面名	構造図 (4/4)		
縮尺	図示	図面番号	11 / 22
会社名			
事業者名	徳島県 東部県土整備局 <吉野川>		


平面图 S=1:100

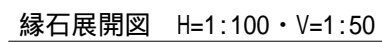


工 事 名	R7吉土 喝門池田線上板・神宅歩道工事		
路線名等	(主) 喝門池田線		
工事箇所	板野郡上板町神宅		
図 面 名	起点側歩道詳細図 (1/2)		
縮 尺	図 示	図面番号	12 / 22
会 社 名			
事業者名	徳島県 東部県土整備局 <吉野川>		

起点側歩道詳細図(2/2)

平面図 S=1:100

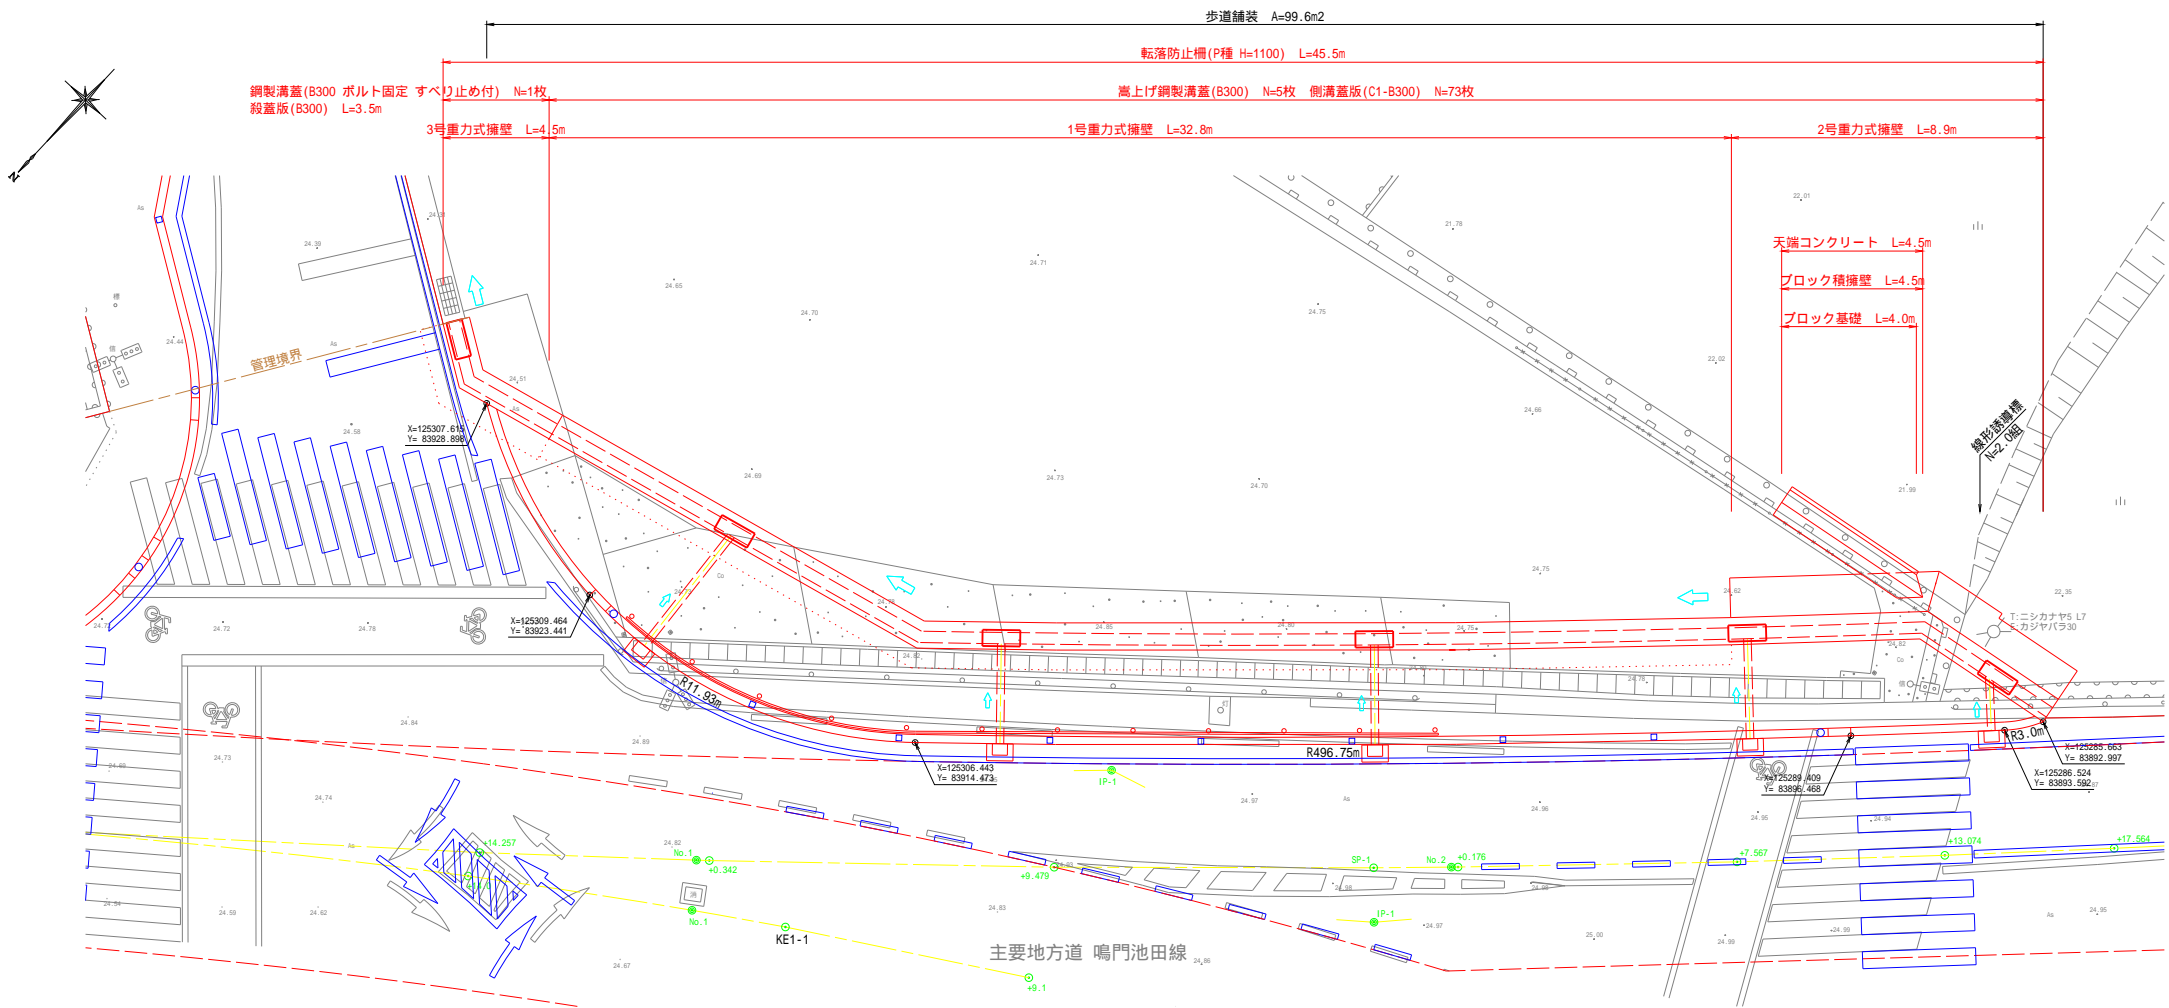

重力式擁壁展開図 H=1:100・V=1:50

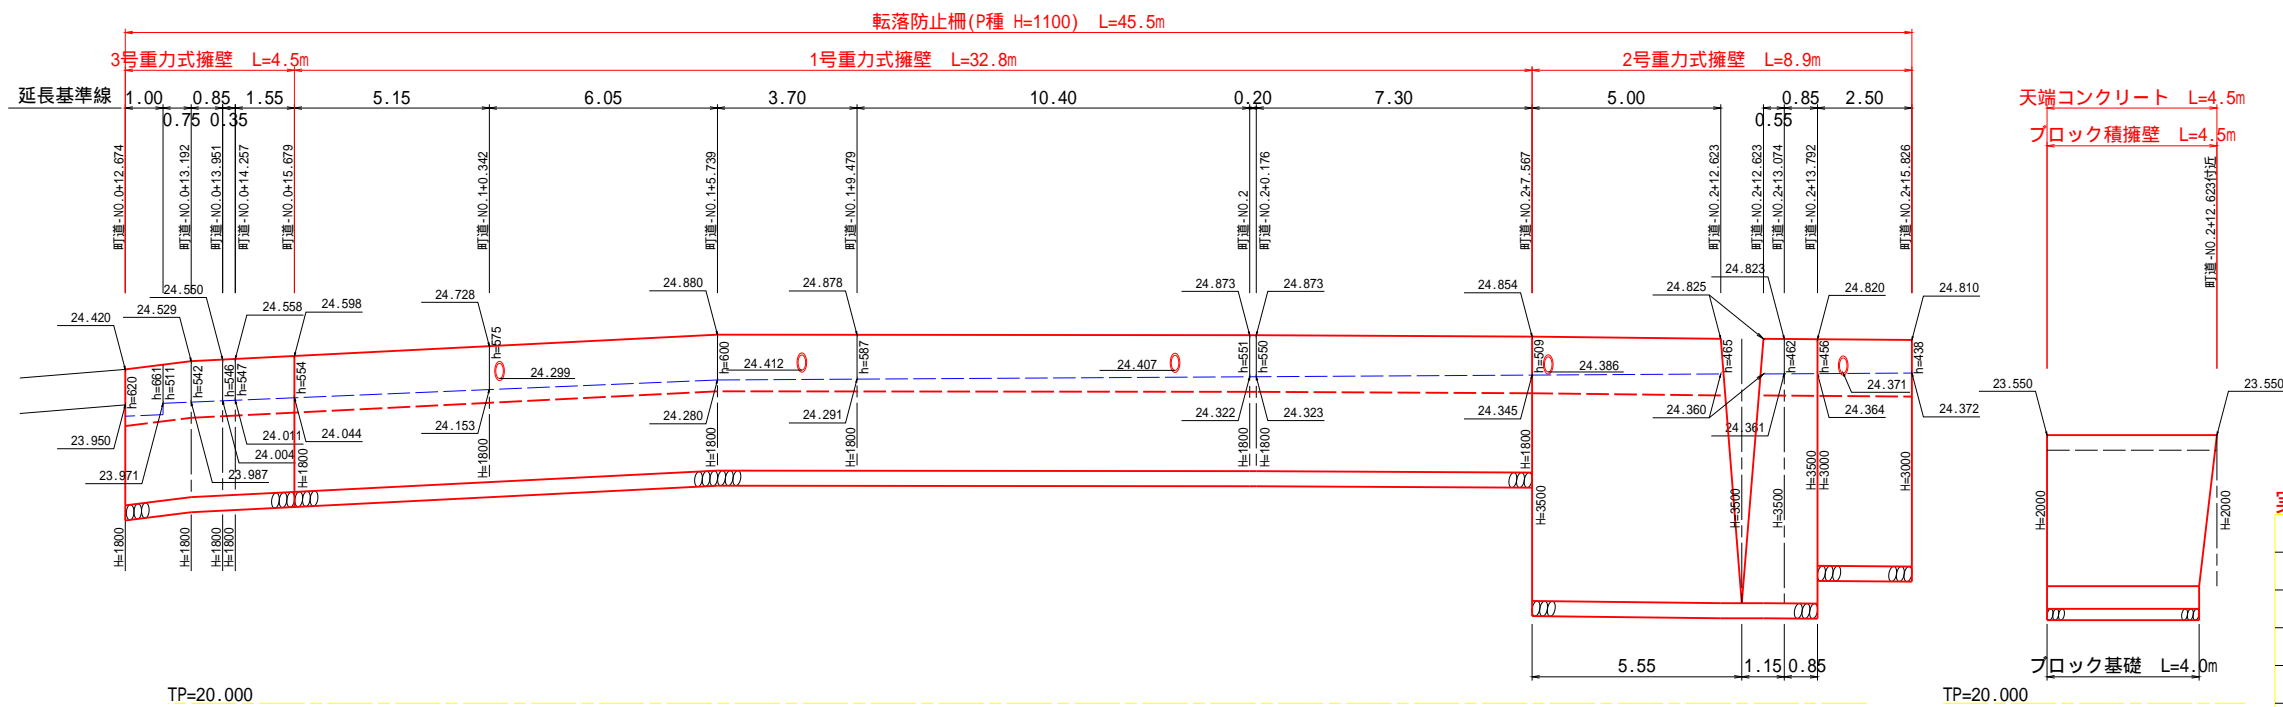


実施設計図面

工事名	R7吉士 鳴門池田線上板・神宅歩道工事		
路線名等	(主) 鳴門池田線		
工事箇所	板野郡上板町神宅		
図面名	起点側歩道詳細図(2/2)		
縮尺	図示	図面番号	13 / 22
会社名			
事業者名	徳島県 東部県土整備局 <吉野川>		


2号重力式擁壁基礎の地盤調査を実施して、支持力度 Q_a 100kN/m²であることを確認すること。

終点側歩道詳細図


平面図 S=1:100

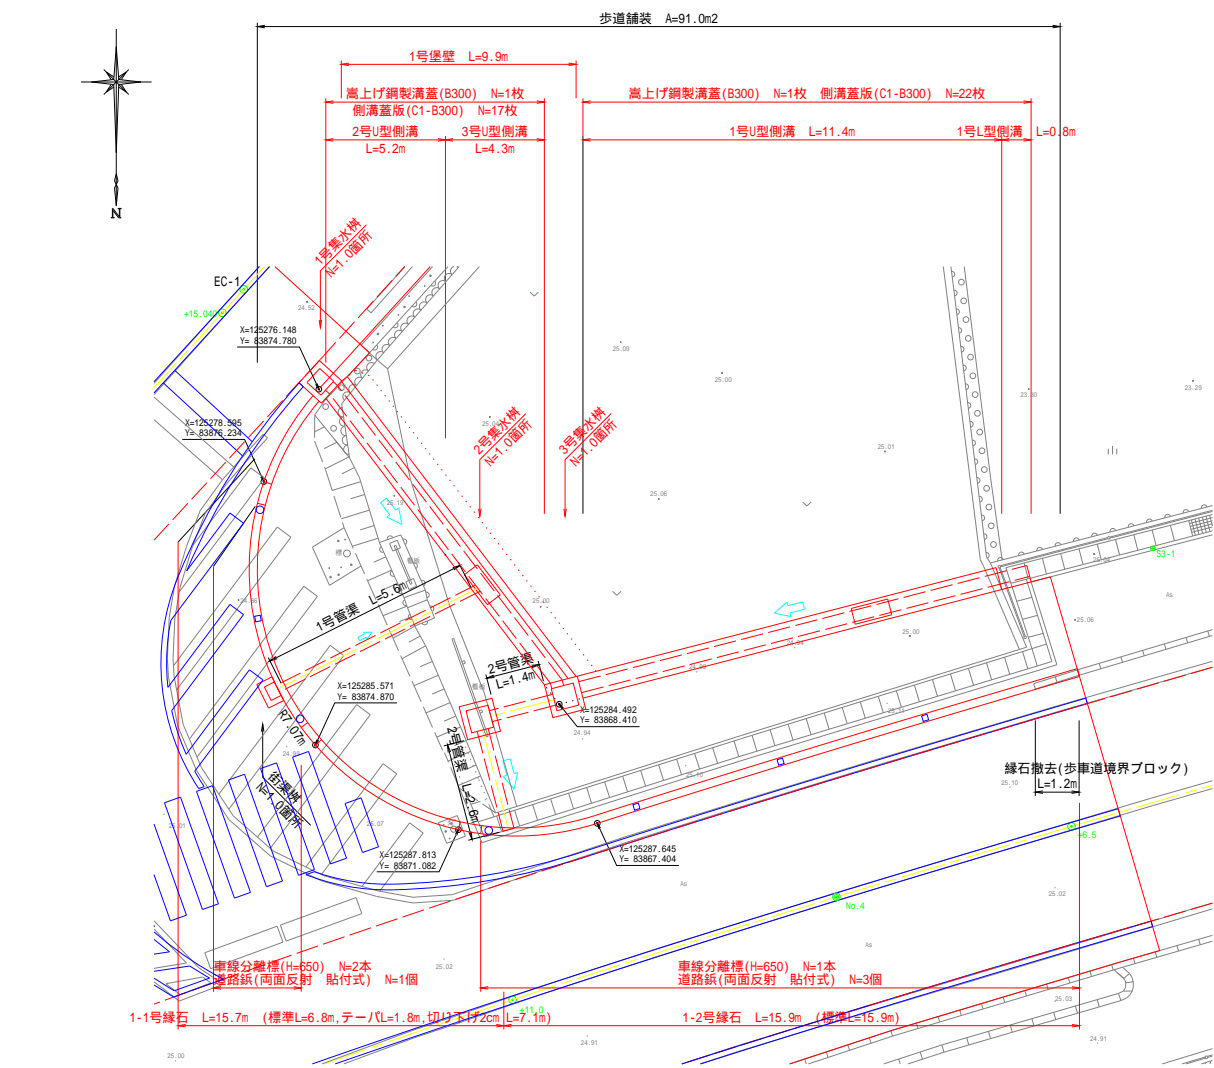



縁石展開図 H=1:100・V=1:50

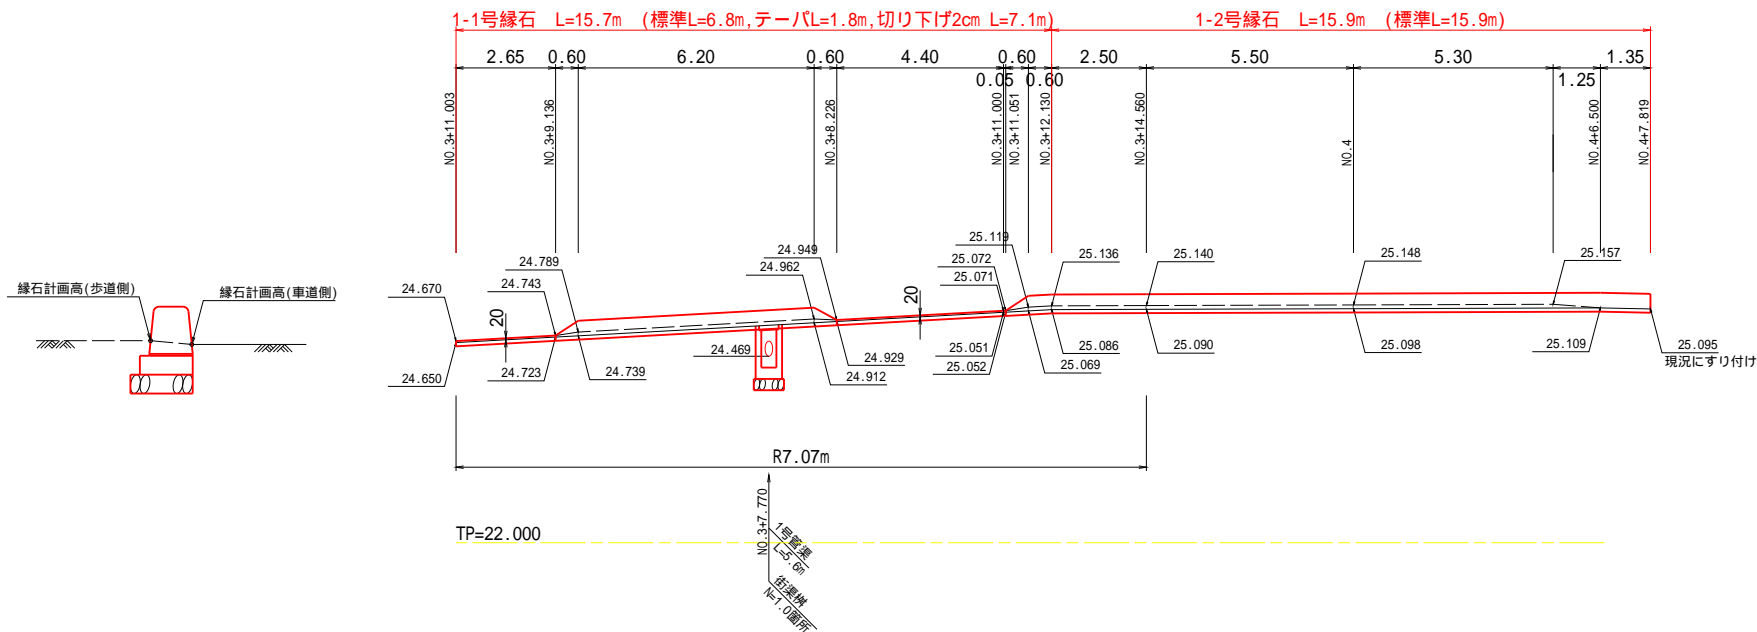

1号堡壁展開図 H=1:100・V=1:50

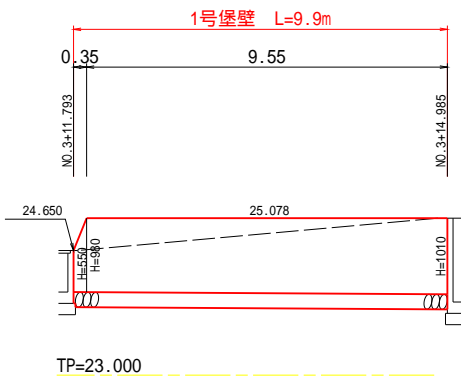

U型側溝展開図 H=1:100・V=1:50

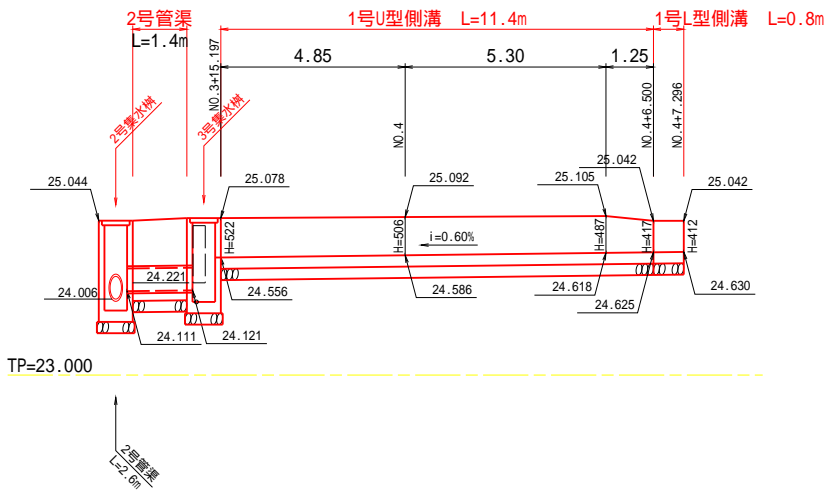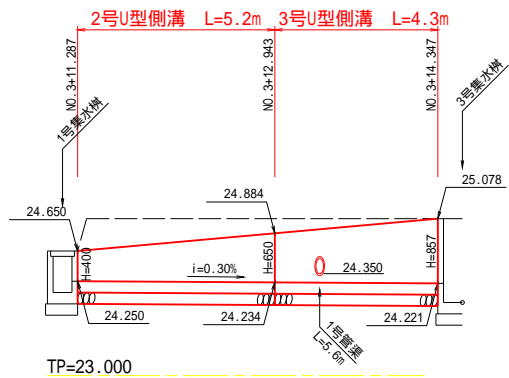


実施設計図面

工事名	R7吉士 鳴門池田線上板・神宅歩道工事		
路線名等	(主) 鳴門池田線		
工事箇所	板野郡上板町神宅		
図面名	終点側歩道詳細図		
縮尺	図示	図面番号	14 / 22
会社名			
事業者名	徳島県 東部県土整備局 < 吉野川 >		


交通島詳細図

平面図 S=1:100

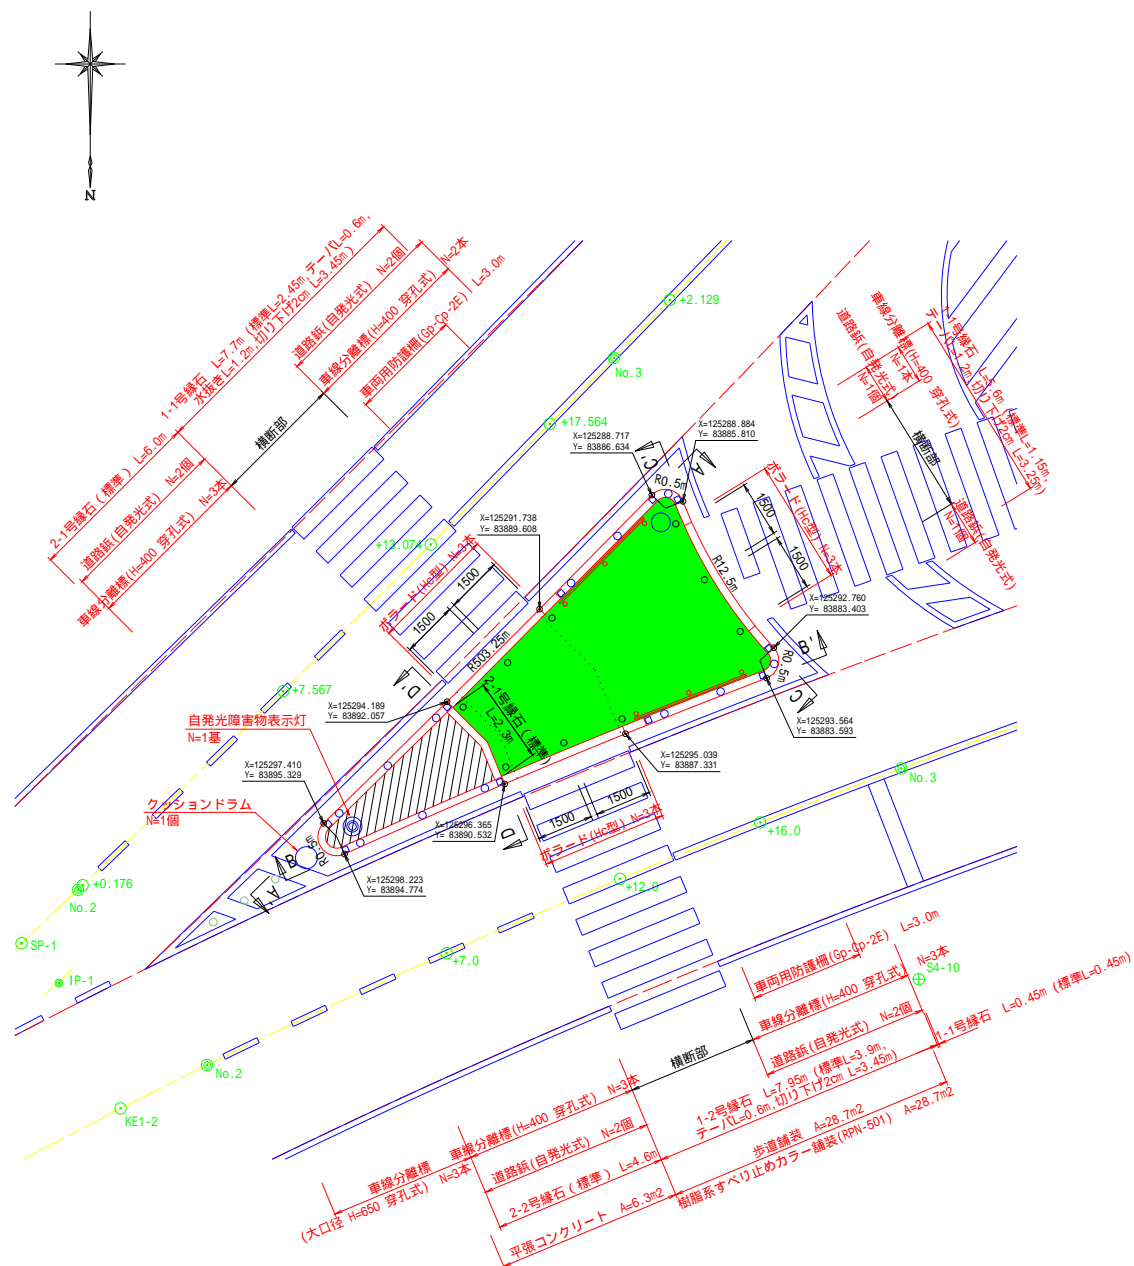

凡 例	
車線分離標 (一般 H=400)	○
車線分離標 (大口径 H=650)	○
道路板 (自発光式)	□

縁石展開図 H=1:100・V=1:50

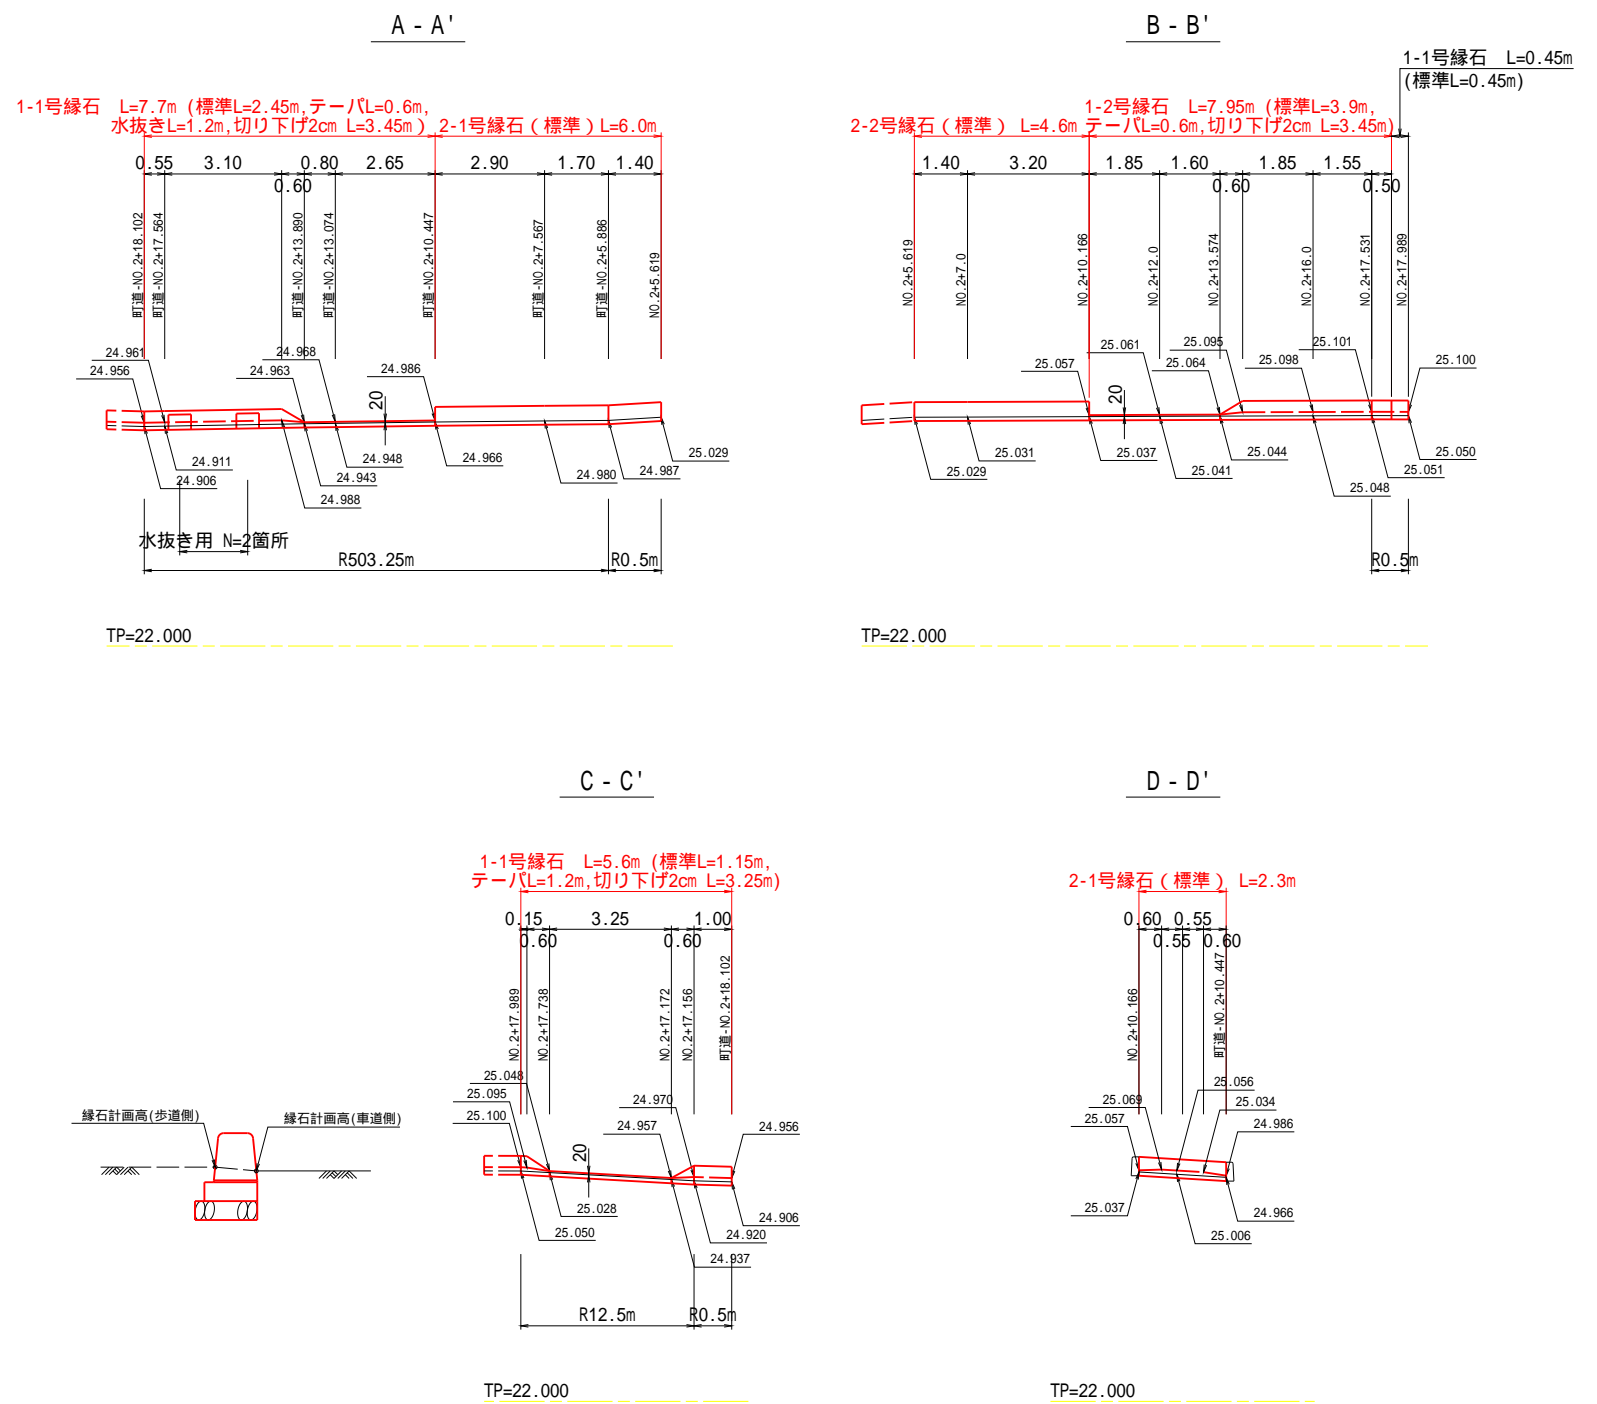


実施設計図面


工事名	R7吉士 鳴門池田線上板・神宅歩道工事		
路線名等	(主) 鳴門池田線		
工事箇所	板野郡上板町神宅		
図面名	交通島詳細図		
縮 尺	図 示	図面番号	15 / 22
会社名			
事業者名	徳島県 東部県土整備局 <吉野川>		

案内標識移設詳細図


平面図 S=1:100

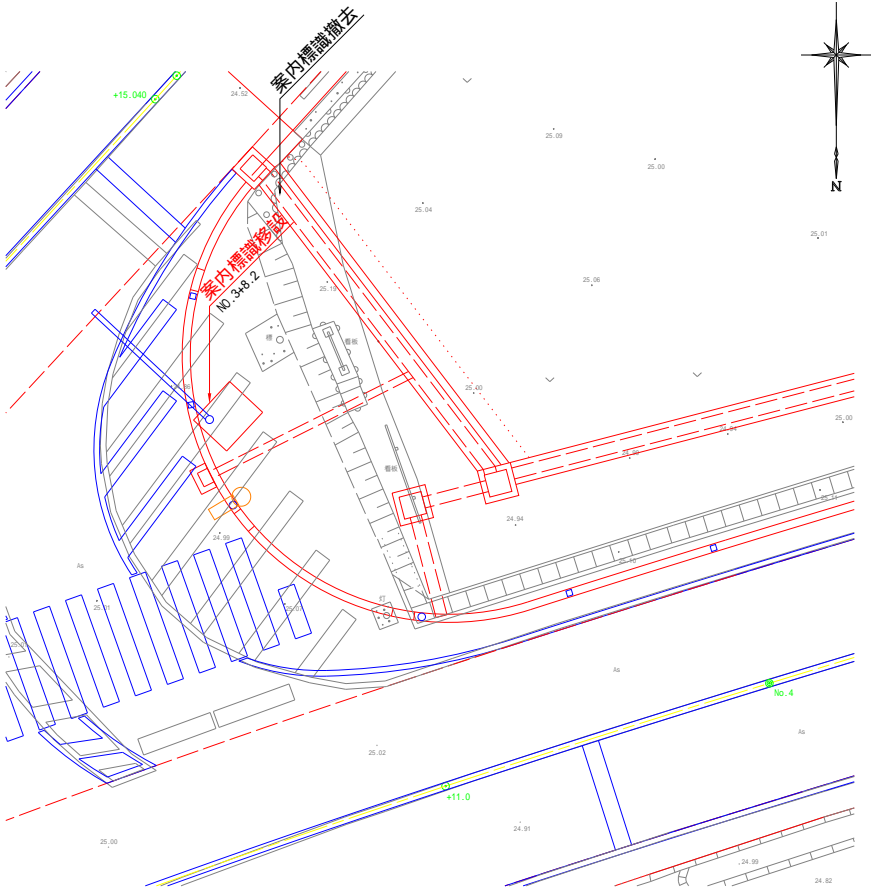


案内標識姿図 S=1:30

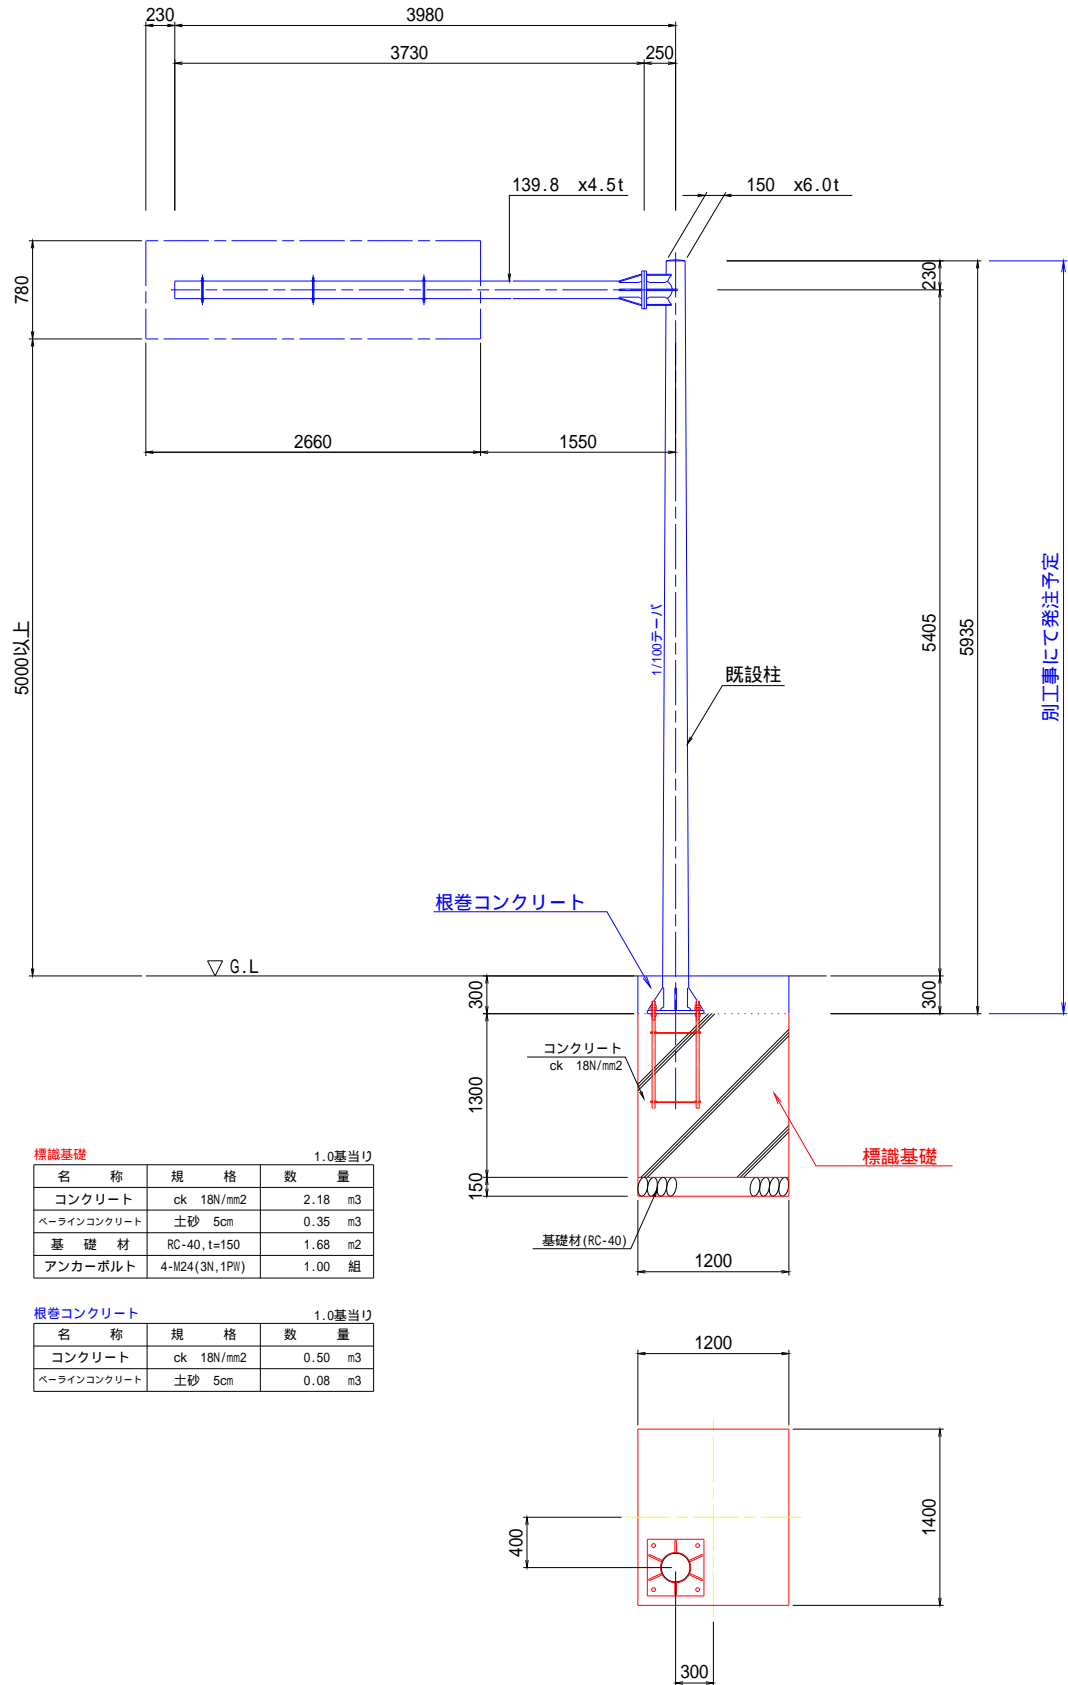

ベースプレート詳細図 S=1:20

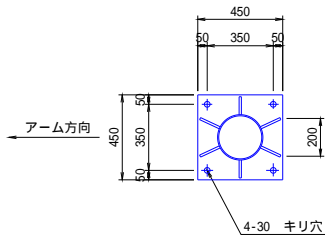

アンカーボルト詳細図 S=1:20

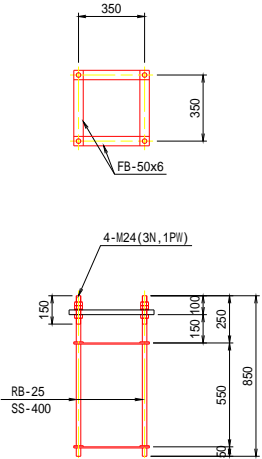


標識基礎 1.0基当り			
名 称	規 格	数	量
コンクリート	ck 18N/mm2	2.18	m3
ベアラインコンクリート	土砂 5cm	0.35	m3
基 礎 材	RC-40, t=150	1.68	m2
アンカーボルト	4-M24(3N, 1PII)	1.00	組

根巻コンクリート 1.0基当り			
名 称	規 格	数	量
コンクリート	ck 18N/mm2	0.50	m3
ベアラインコンクリート	土砂 5cm	0.08	m3


標識部材質量表 1.0基当り

部 材	サイズ (mm)	板 厚 (mm)	長 さ (mm)	数 量 (本・枚・組)	単位質量 (kg/本・枚・組)	質 量 (kg)
ポール部						
支柱 (テーパ)	150.0 ~ 209.3	6.0	5925	1	152.23	152
支柱端部	150.0	3.2		1	0.44	0
ベースプレート	450	25.0	450	1	39.74	40
ベースリブ 1	110	12.0	180	2	1.87	4
ベースリブ 2	132	12.0	180	4	2.24	9
アーム部						
梁	139.8	4.5	3720	1	55.85	56
梁	139.8	4.5	210	1	3.15	3
梁端部	139.8	3.2		1	0.39	0
フランジ	300.0	19.0		2	10.54	21
フランジリブ1	70	12.0	180	6	1.19	7
フランジリブ2	70	12.0	231	2	1.52	3
フランジリブ3	70	12.0	191	4	1.26	5
板取付け金具	200	12.0	220	6	4.14	25
ボルト類						
2N・2PII	M20 x 85			6	0.43	3
2N・2PII	M12 x 55			12	0.11	1
合 計					SS400	329 kg

表面：上板町役場 A=2.1m2

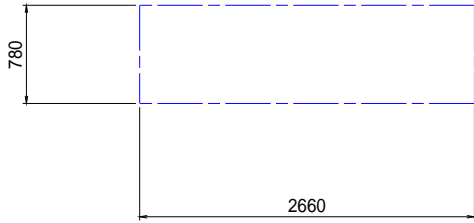

裏面：上板中学校 A=1.3m2

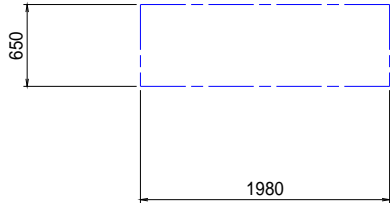

実施設計図面

工 事 名	R7吉士 鳴門池田線上板・神宅歩道工事		
路線名等	(主) 鳴門池田線		
工事箇所	板野郡上板町神宅		
図 面 名	案内標識移設詳細図		
縮 尺	図 示	図面番号	17 / 22
会 社 名			
事業者名	徳島県 東部県土整備局 < 吉野川 >		

部材が劣化していない場合、基礎およびアンカーボルト以外は再使用すること

道路照明灯配置図 S=1:250


照明灯番号	照明灯 ①		照明灯 ②
品 番	LZRD160-551W-3		
照明方式	LED 白色		
全光束	8,500 lm		
保守率	0.7		
取付高さ (照明柱)	8.25 m (8.0 m直線柱)		8.25 m (8.0 m直線柱)
北に向かって	0°		左に111°
照明灯の角度	0°		5°

照明灯番号	照明灯 ③	照明灯 ④	照明灯 ⑤	照明灯 ⑥
品 番	LZRD160-551W-3+遮光板(後方カット)			
照明方式	LED 白色			
全光束	8,500 lm			
保守率	0.7			
取付高さ (8.0 m直線柱)	8.25 m (8.0 m直線柱)	8.25 m (8.0 m直線柱)	8.25 m (8.0 m直線柱)	8.25 m (8.0 m直線柱)
北に向かって	右に118°	右に153°	右に59°	左に34°
照明灯の角度	10°	5°	0°	10°


灯具の方向は、世界測地系のX軸 北方向からの角度であり
磁北でないことに留意する。

架空線想定条件一覧表			
照明灯番号	方向 (°)	架空線水平距離 (m)	取付部高低差 (m)
照明灯 ①	22	18.2	4.3
照明灯 ②	287	8.7	4.3
照明灯 ③	79	16.2	4.3
照明灯 ④	101	11.0	4.3
照明灯 ⑤	342	22.9	4.3
照明灯 ⑥	101	1.3	4.3

方向とは、灯具方向から架空線方向への左回りの角度

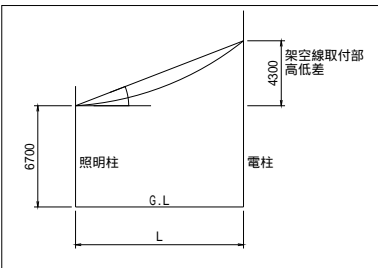

各照明灯の受電方向および受電取付位置が想定より
異なる場合は再度照明灯の構造計算を実施すること。

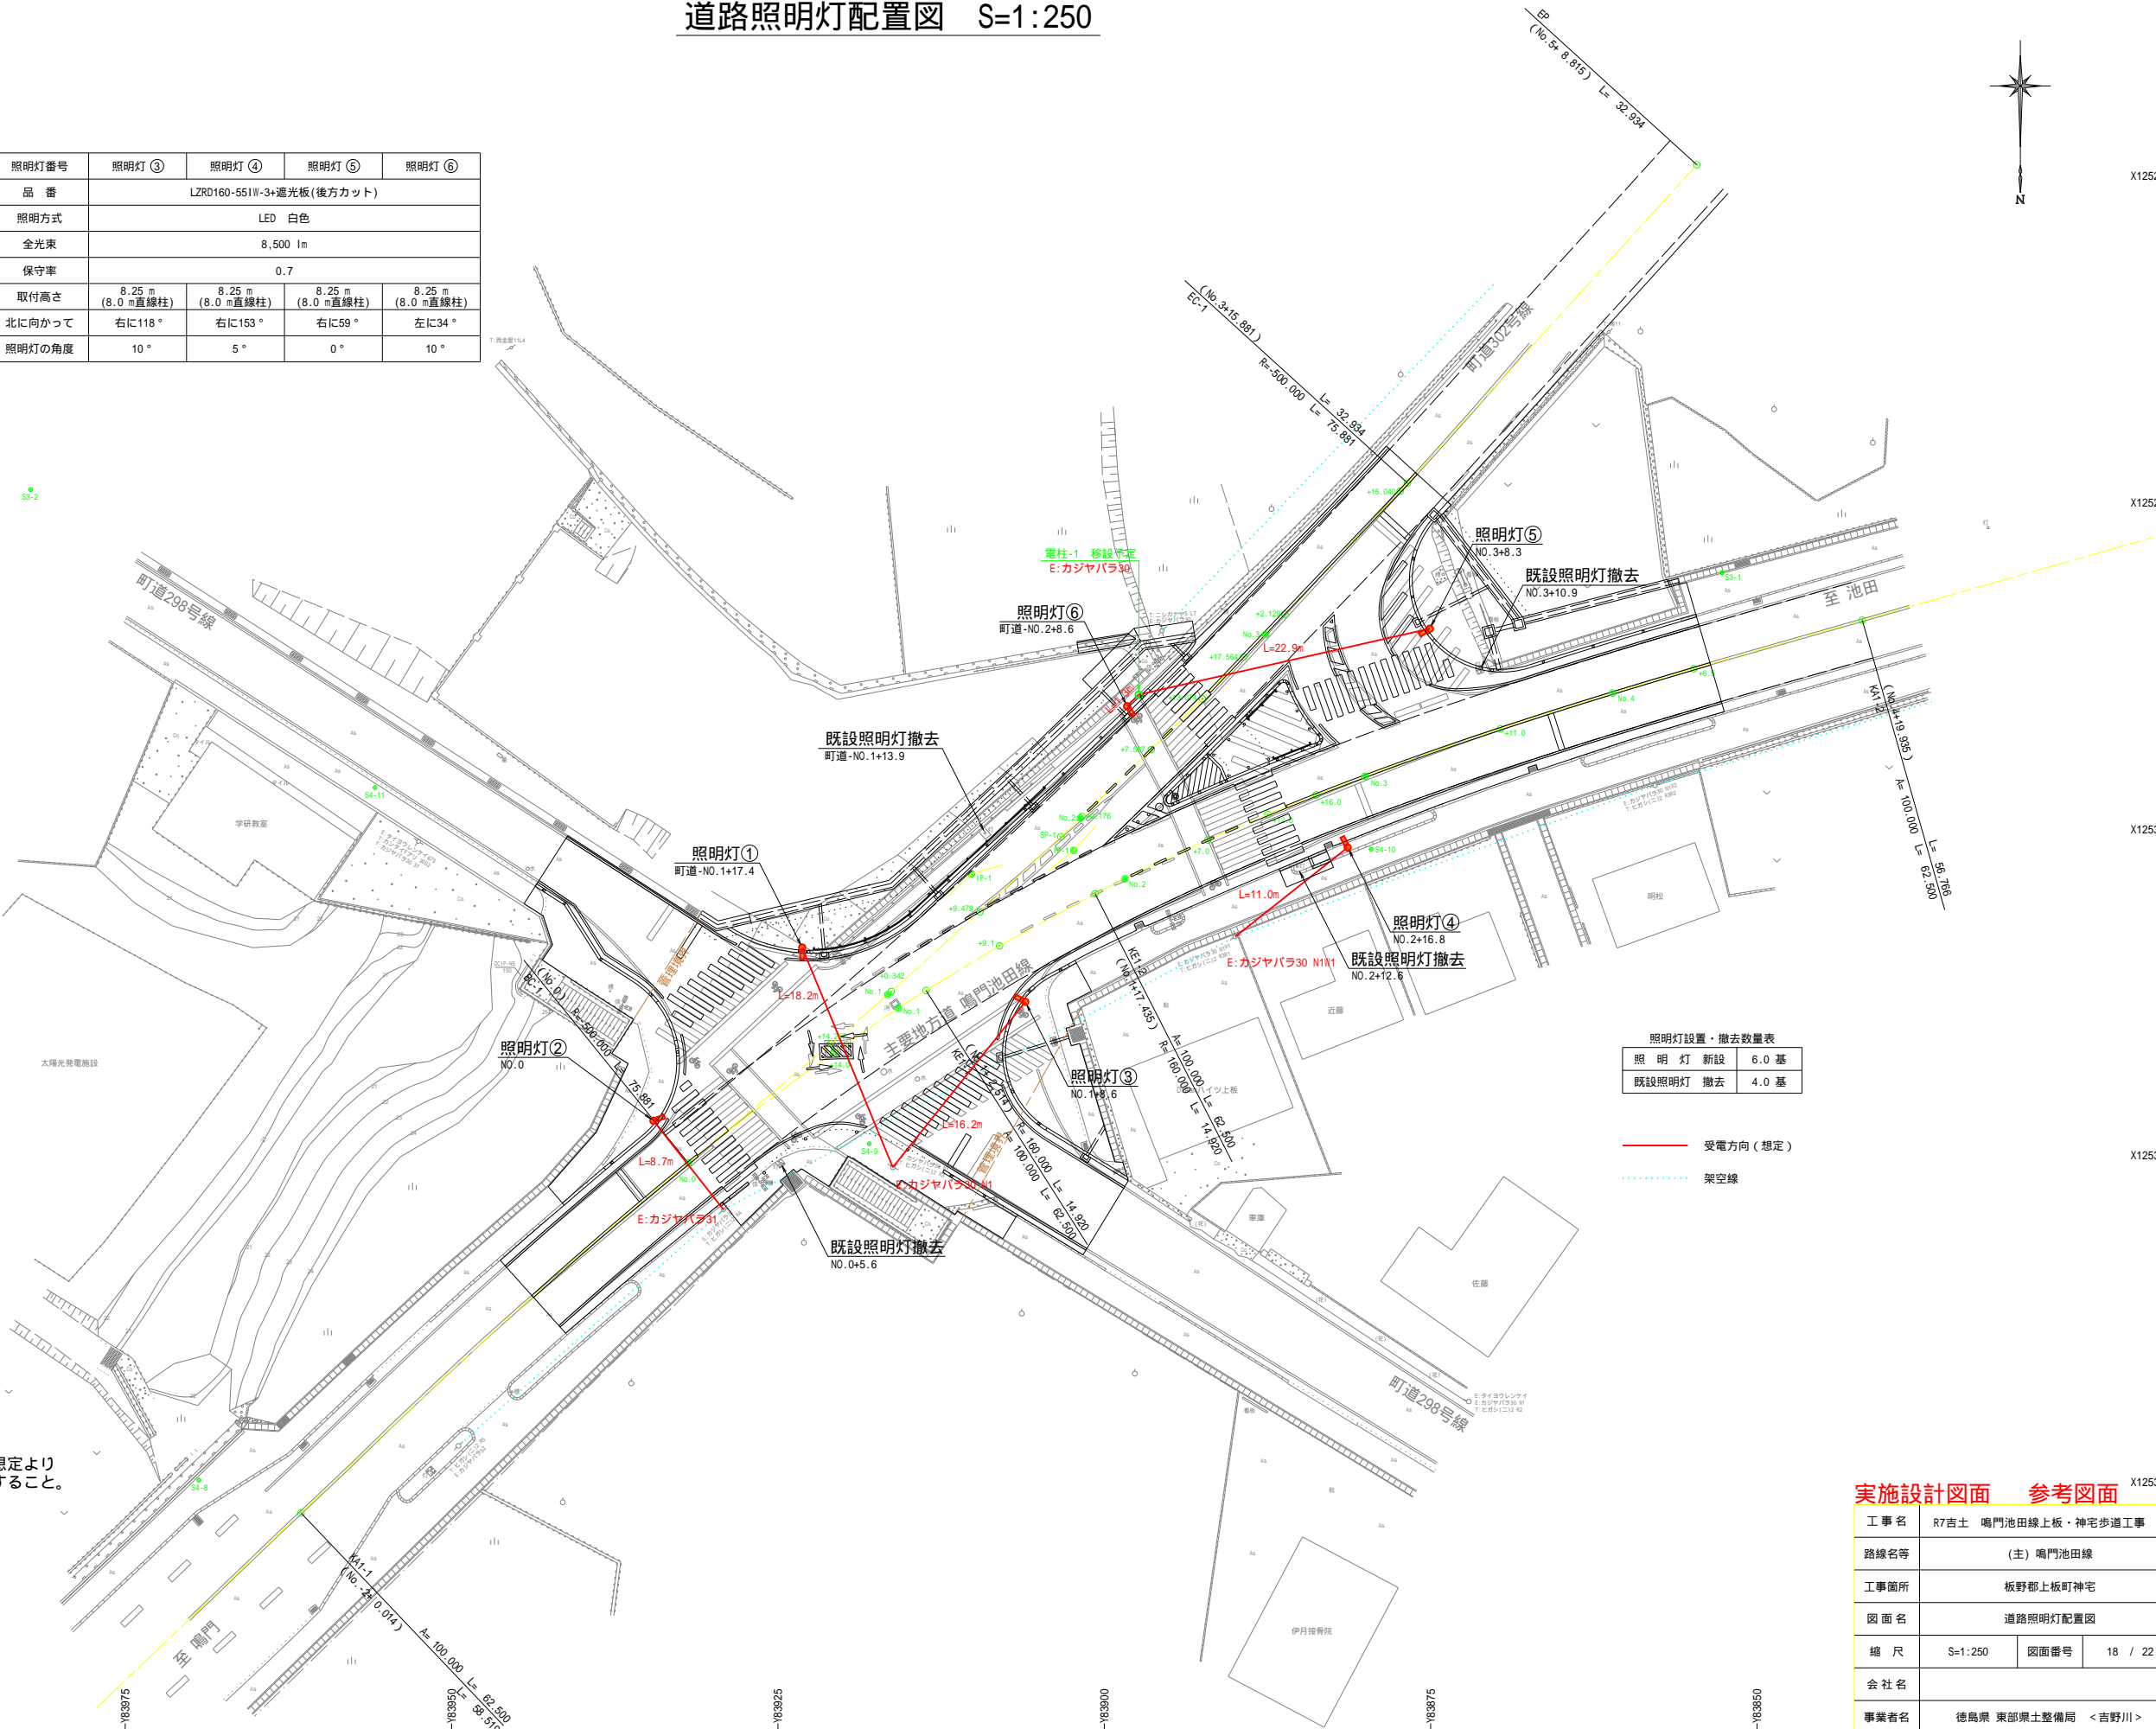

照明灯設置・撤去数量表		
照 明 灯	新設	6.0 基
既設照明灯	撤去	4.0 基


— 受電方向 (想定)
..... 架空線

実施設計図面 参考図面


工 事 名	R7吉士 鳴門池田線上板・神宅歩道工事		
路線名等	(主) 鳴門池田線		
工事箇所	板野郡上板町神宅		
図 面 名	道路照明灯配置図		
縮 尺	S=1:250	図面番号	18 / 22
会 社 名			
事業者名	徳島県 東部県土整備局 <吉野川>		

信号柱基礎詳細図

信号機基礎配置図 S=1:250

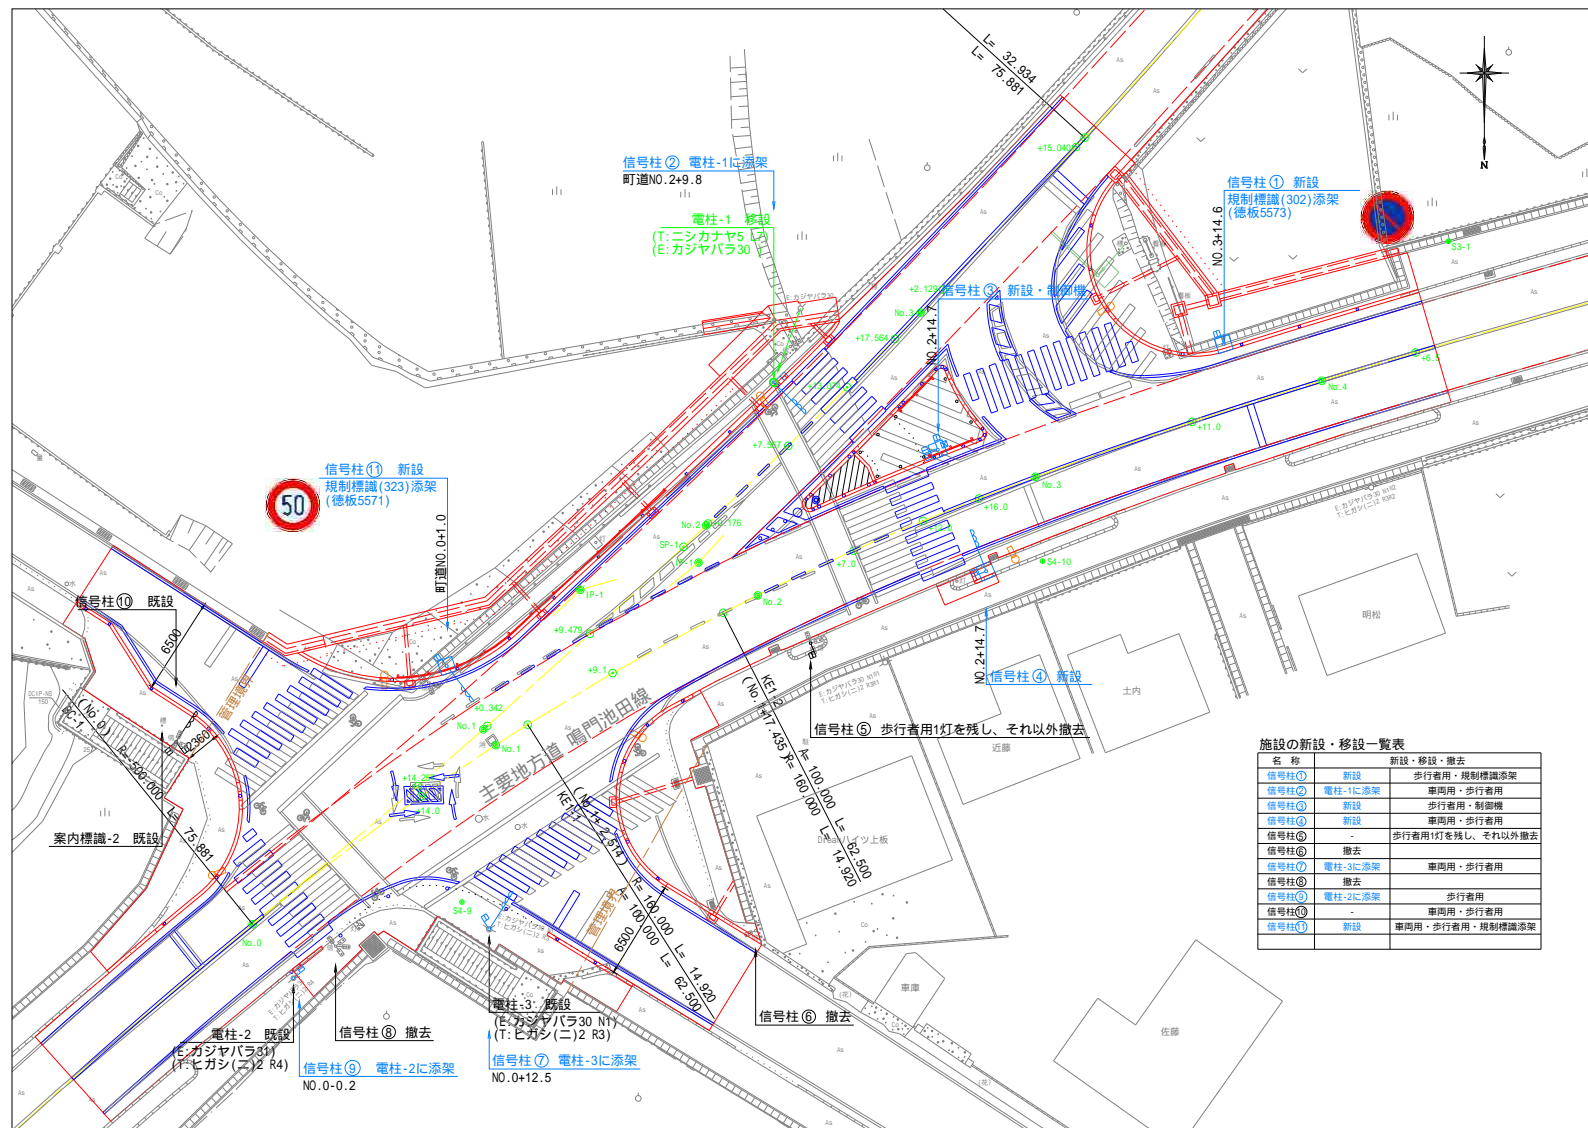

信号柱基礎 S=1:20

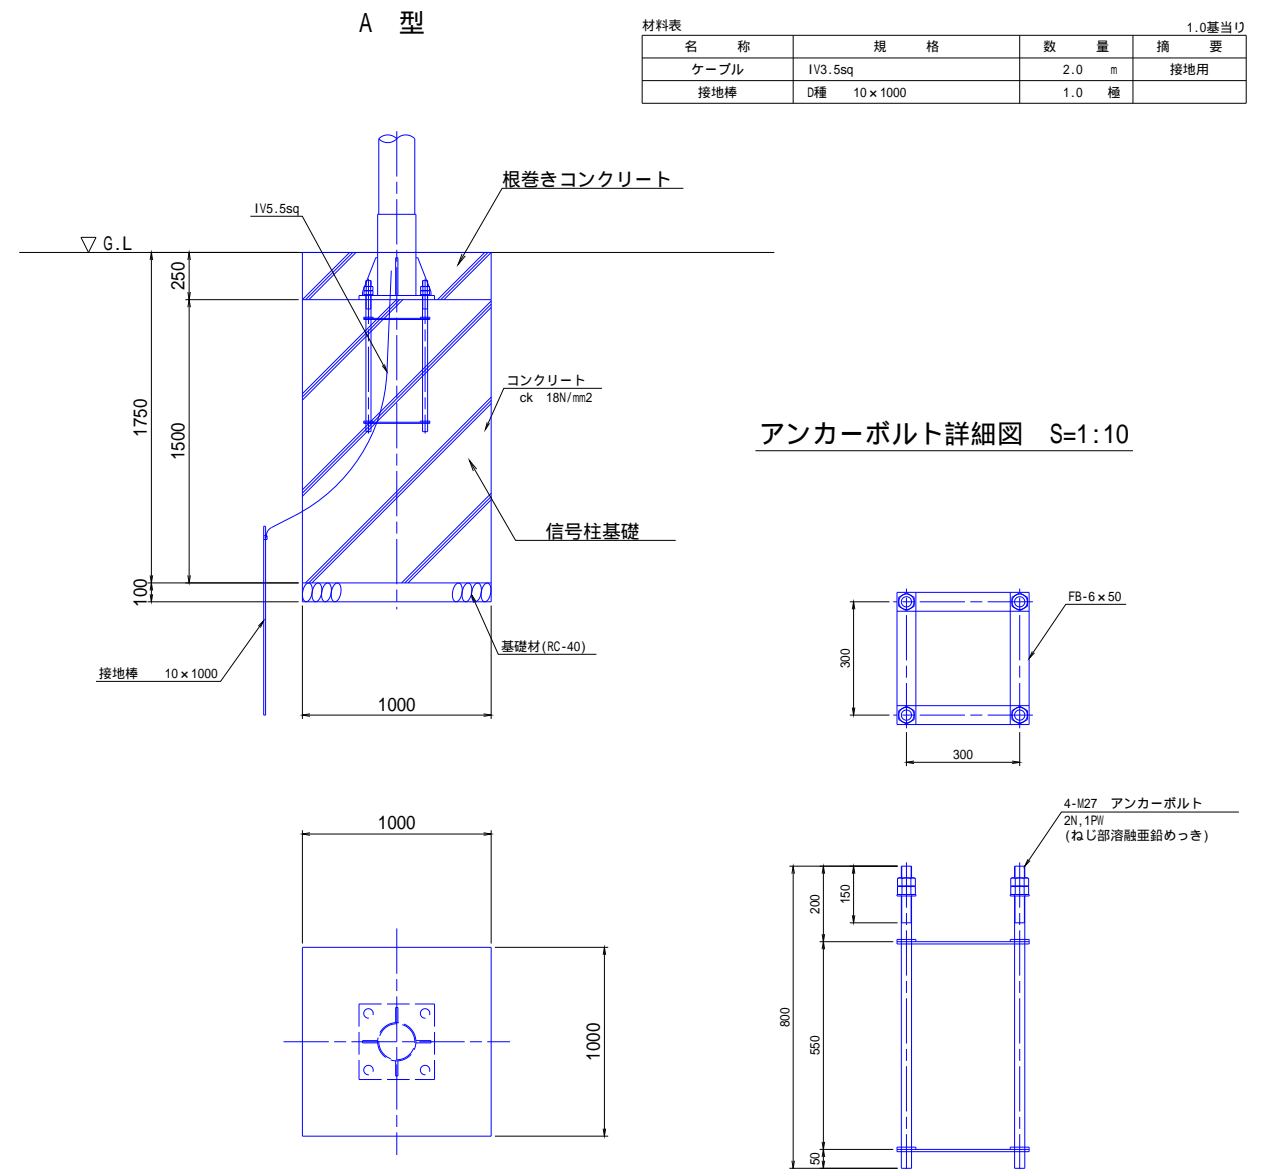

信号柱基礎		1.0基当り
名 称	規 格	数 量
コンクリート	ck 18N/mm ²	1.50 m ³
ベールラインコンクリート	土砂 5cm	0.32 m ³
基 礎 材	RC-40, t=100	1.00 m ²
アンカーボルト	4-M27 (2N, 1PW)	1.00 組
接地設置	D種 10×1000	1.00 極

根巻コンクリート		1.0基当り
名 称	規 格	数 量
コンクリート	ck 18N/mm ²	0.25 m ³
ベールラインコンクリート	土砂 5cm	0.05 m ³


実施設計図面 参考図面

工 事 名	R7吉士 鳴門池田線上板・神宅歩道工事		
路線名等	(主) 鳴門池田線		
工事箇所	板野郡上板町神宅		
図 面 名	信号柱基礎詳細図		
縮 尺	図 示	図面番号	19 / 22
会 社 名			
事業者名	徳島県 東部県土整備局 <吉野川>		

区画線設置図 S=1:250



管理境界外 白色・実線・15cm		
名 称	数	量
L23	12.2m	
L24	11.8m	
L25	9.4m	
L26	9.7m	
合 計	43.1m	

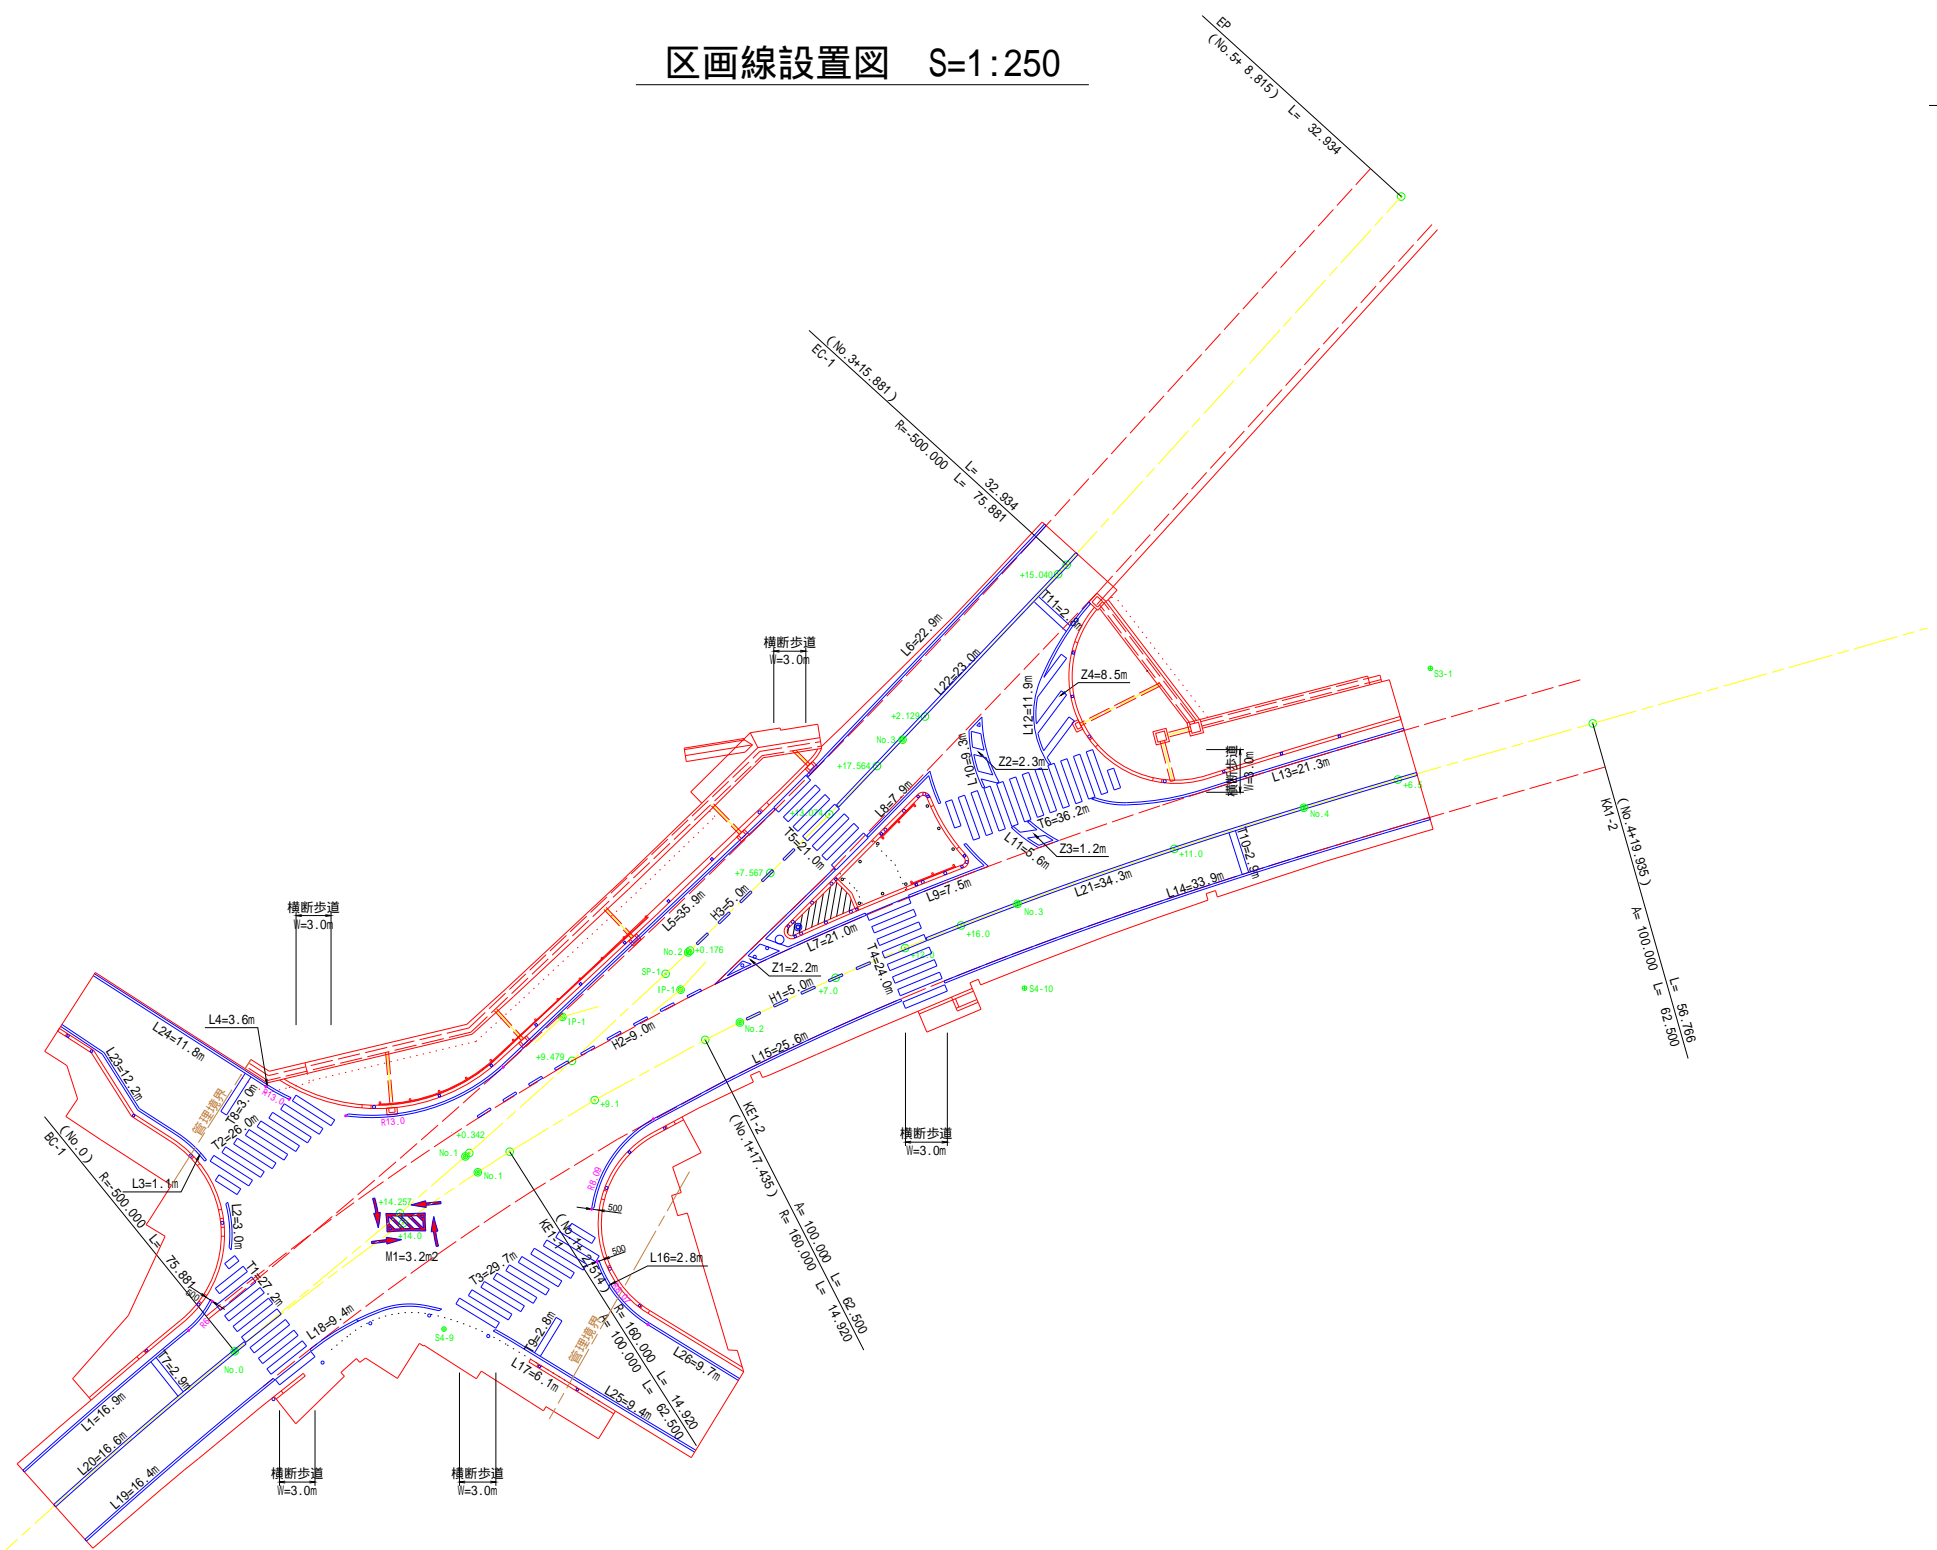

白色・実線・15cm		
名 称	数	量
L1	16.9m	
L2	3.0m	
L3	1.1m	
L4	3.6m	
L5	35.9m	
L6	22.9m	
L7	21.0m	
L8	7.9m	
L9	7.5m	
L10	9.3m	
L11	5.6m	

白色・実線・15cm		
名 称	数	量
L12	11.9m	
L13	21.3m	
L14	33.9m	
L15	25.6m	
L16	2.8m	
L17	6.1m	
L18	9.4m	
L19	16.4m	
合 計	262.1m	

黄色・実線・20cm		
名 称	数	量
L20	16.6m	
L21	34.3m	
L22	23.0m	
合 計	73.9m	

白色・実線・45cm		
名 称	数	量
T1	27.2m	
T2	26.0m	
T3	29.7m	
T4	24.0m	
T5	21.0m	
T6	36.2m	
T7	2.9m	
T8	3.0m	
T9	2.8m	
T10	2.9m	
T11	2.8m	
合 計	178.5m	


白色・破線・15cm		
名 称	数	量
H1	5.0m	
H2	9.0m	
H3	5.0m	
合 計	19.0m	

ゼブラ・45cm		
名 称	数	量
Z1	2.2m	
Z2	2.3m	
Z3	1.2m	
Z4	8.5m	
合 計	14.2m	

矢印、記号、文字・15cm換算		
名 称	数	量
M1	3.2m2	
合 計	3.2m2	
15cm換算	21.3m	

実施設計図面		参考図面	
工 事 名	R7吉士 鳴門池田線上板・神宅歩道工事	路線名等	(主) 鳴門池田線
工事箇所	板野郡上板町神宅		
図 面 名	区画線設置図		
縮 尺	S=1:250	図面番号	20 / 22
会 社 名			
事業者名	徳島県 東部県土整備局 <吉野川>		

照明灯・標識・電柱・信号機配置図 S=1:250

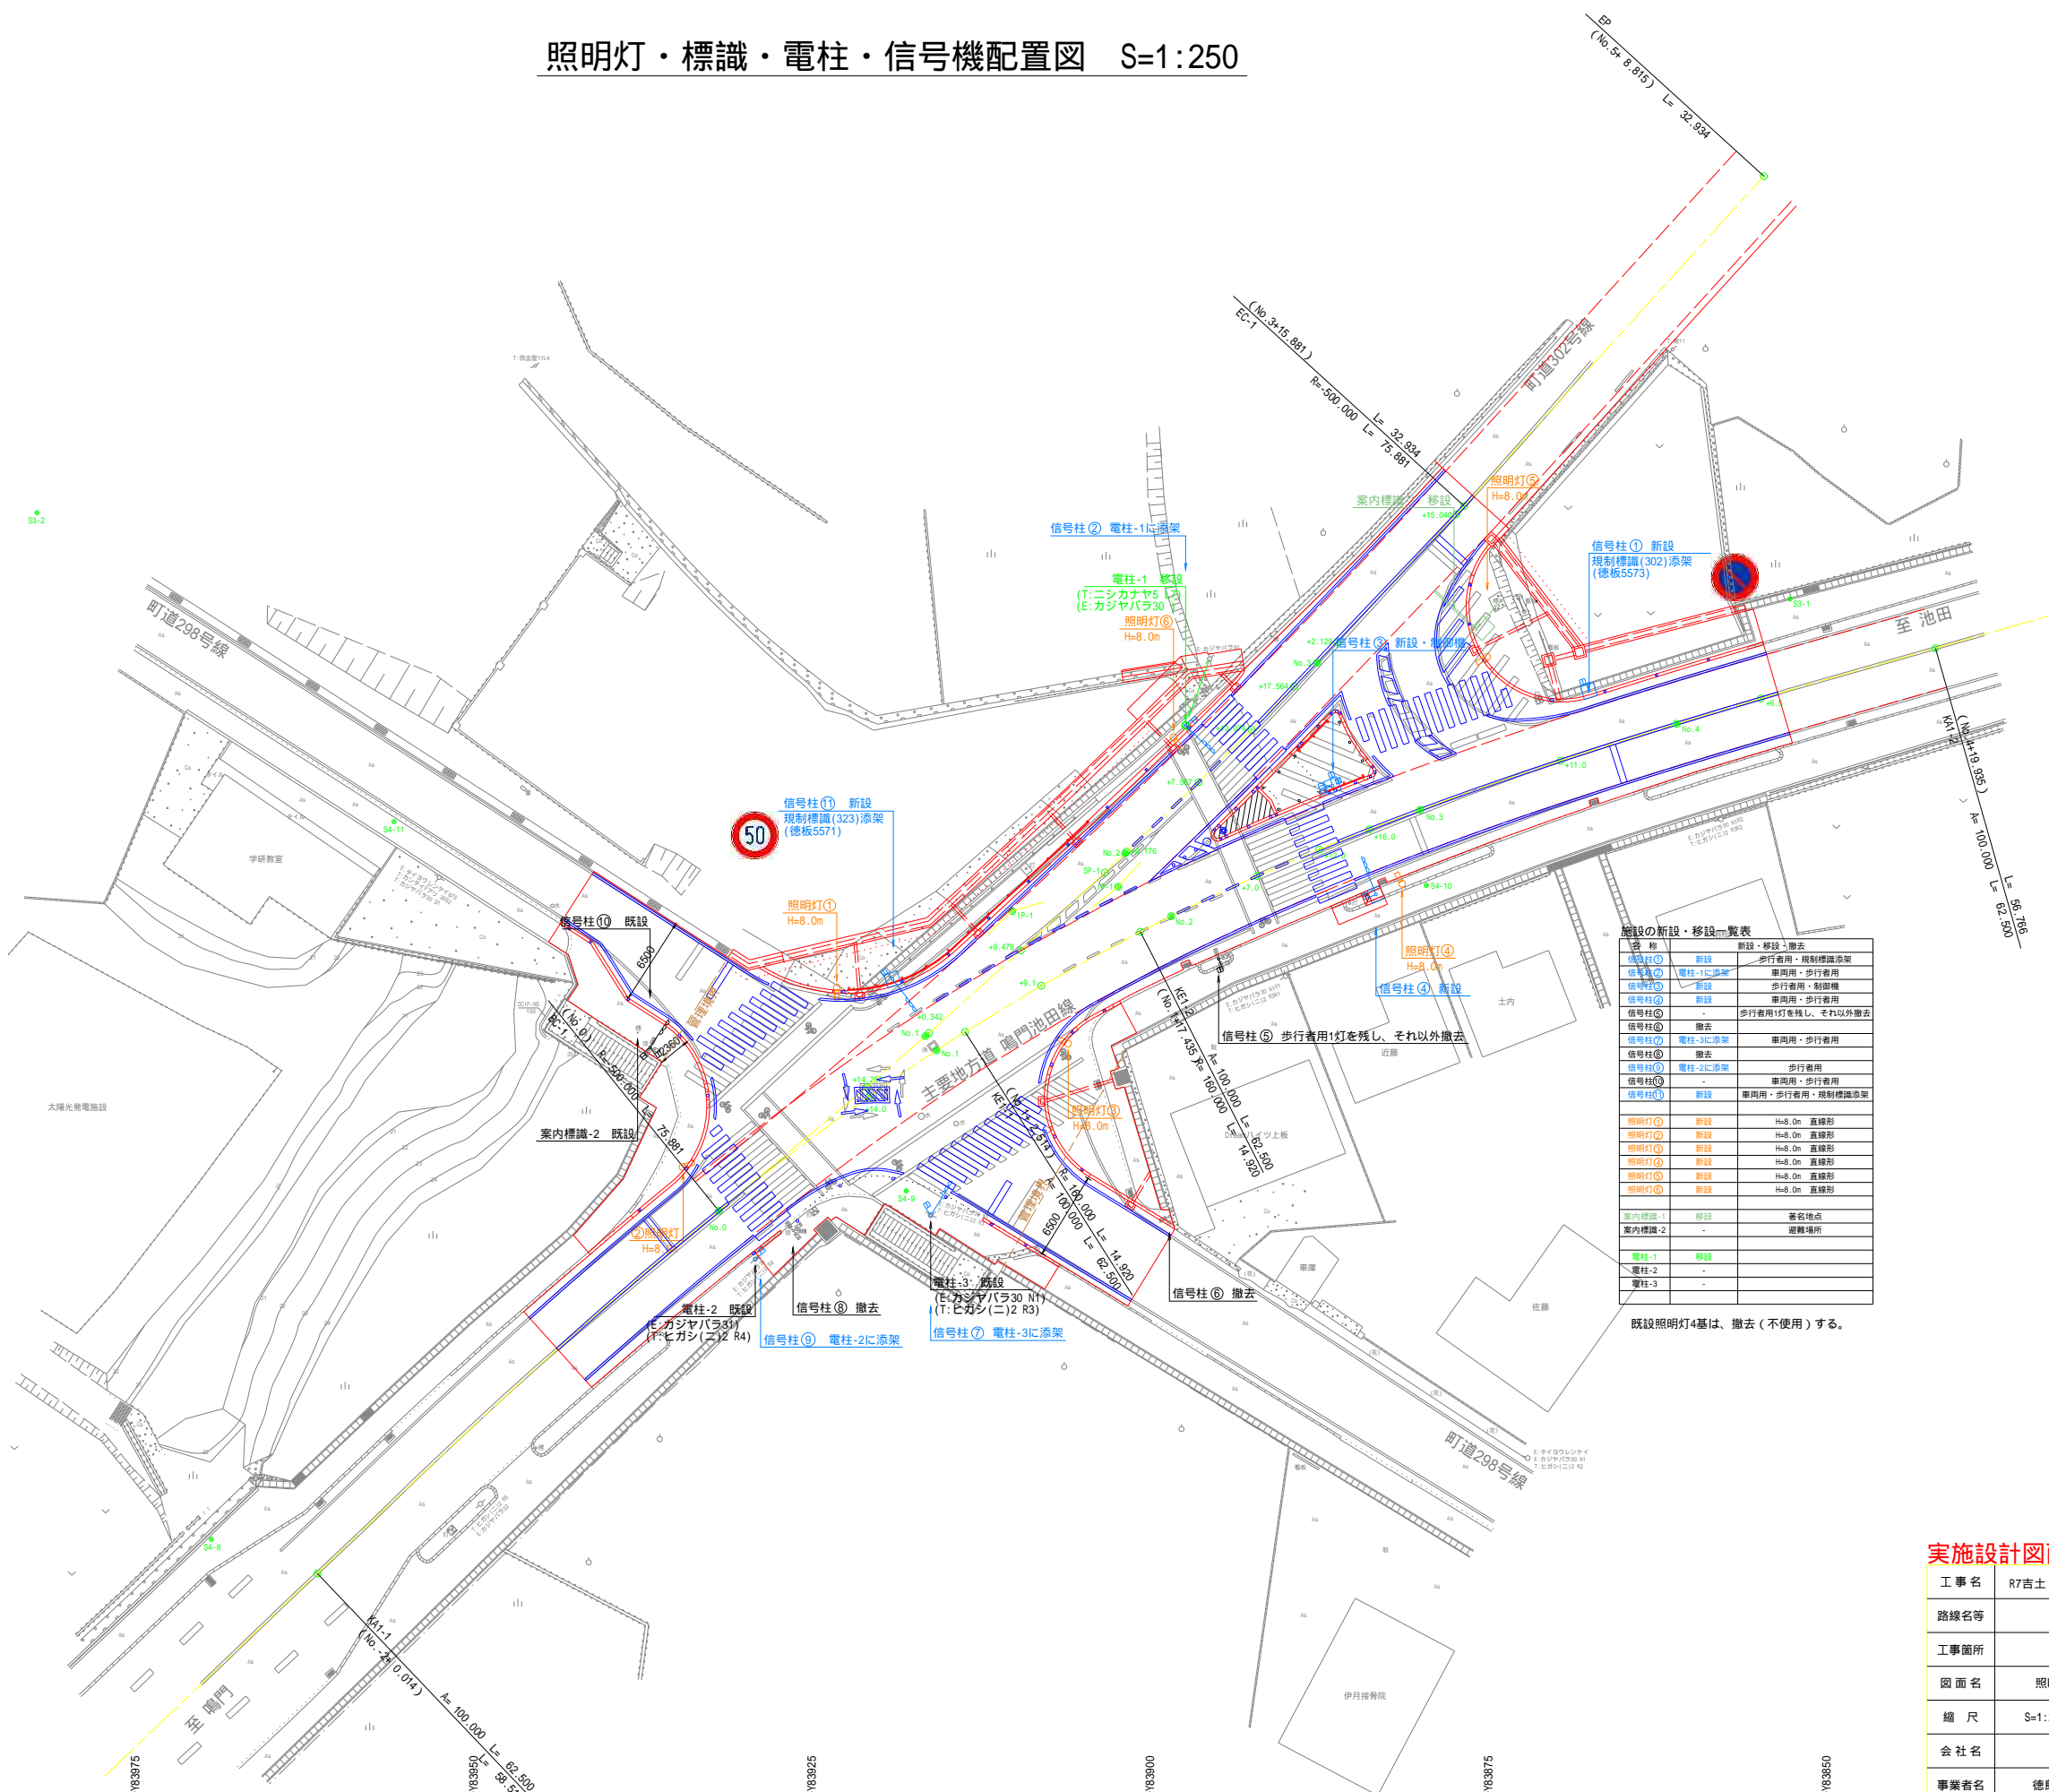

施設の新設・移設一覧表		
名称	新設・移設・撤去	
信号柱①	新設	歩行者用・規制標識添架
信号柱②	電柱-1に添架	車両用・歩行者用
信号柱③	新設	歩行者用・制標機
信号柱④	新設	車両用・歩行者用
信号柱⑤	-	歩行者用1灯を残し、それ以外撤去
信号柱⑥	撤去	
信号柱⑦	電柱-3に添架	車両用・歩行者用
信号柱⑧	撤去	
信号柱⑨	電柱-2に添架	歩行者用
信号柱⑩	撤去	車両用・歩行者用
信号柱⑪	新設	車両用・歩行者用・規制標識添架
照明灯①	新設	H=8.0m 直線形
照明灯②	新設	H=8.0m 直線形
照明灯③	新設	H=8.0m 直線形
照明灯④	新設	H=8.0m 直線形
照明灯⑤	新設	H=8.0m 直線形
照明灯⑥	新設	H=8.0m 直線形
案内標識-1	移設	著名地点
案内標識-2	-	避難場所
電柱-1	移設	
電柱-2	-	
電柱-3	-	

既設照明灯4基は、撤去（不使用）する。

実施設計図面 参考図面

工事名	R7吉士 鳴門池田線上板・神宅歩道工事		
路線名等	(主) 鳴門池田線		
工事箇所	板野郡上板町神宅		
図面名	照明灯・標識・電柱・信号機配置図		
縮尺	S=1:250	図面番号	21 / 22
会社名			
事業者名	徳島県 東部県土整備局 <吉野川>		

拡大図 S=1:100

線形図および軌跡図 S=1:250

基準点座標リスト			
点名	X	Y	Z
S3-1	125280.365	83852.686	25.057
S3-2	125274.006	83982.254	21.674
S4-8	125349.850	83969.368	24.311
S4-9	125324.102	83918.005	24.445
S4-10	125301.537	83879.563	24.650
S4-11	125296.825	83955.867	23.335

高さは直接水準による。

起点側軌跡座標リスト				
NO	点 名	X	Y	
4001		125312.071	83929.082	
4002		125310.942	83914.629	
4003		125309.546	83927.462	
4004		125309.585	83917.799	
4005		125306.818	83914.143	
4006		125313.005	83927.628	
4007		125312.986	83914.633	
4008		125310.480	83926.007	
4009		125310.466	83916.261	
4010		125312.985	83932.749	
4011		125313.269	83909.436	
4012		125310.671	83931.264	
4013		125310.919	83910.865	
4014		125321.723	83931.859	
4015		125320.376	83910.128	
4016		125323.875	83930.147	
4017		125322.723	83911.561	
4018		125320.758	83925.718	
4019		125320.257	83915.600	
4020		125325.261	83926.654	
4021		125322.776	83922.189	
4022		125322.524	83919.323	
4023		125324.684	83913.626	
4024		125310.833	83925.458	
4025		125323.924	83924.925	
4026		125311.265	83930.338	
4027		125315.666	83926.259	
4028		125319.137	83926.101	
4029		125323.828	83929.685	
4030		125311.071	83930.641	
4031		125324.064	83929.982	
4032		125324.072	83934.770	
4033		125319.311	83931.258	
4034		125316.122	83931.333	
4035		125311.065	83935.740	
4036		125310.015	83915.559	
4037		125323.586	83915.425	
4038		125310.387	83910.468	
4039		125314.806	83914.746	
4040		125318.520	83914.847	
4041		125323.477	83910.327	
4042		125310.022	83909.860	
4043		125323.719	83909.930	
4044		125310.545	83904.778	
4045		125314.834	83909.191	
4046		125318.653	83909.352	
4047		125323.610	83904.832	

終点側軌跡座標リスト				
NO	点 名	X	Y	
4048		125276.157	83882.946	
4049		125295.711	83870.342	
4050		125275.915	83878.974	
4051		125279.403	83881.693	
4052		125292.868	83871.298	
4053		125276.952	83879.932	
4054		125292.426	83869.975	
4055		125275.820	83875.157	
4056		125281.140	83878.517	
4057		125289.406	83872.807	
4058		125288.545	83867.754	

鳴門池田線中心線座標リスト				
NO	点 名	X	Y	
100	BP	125392.734	84003.901	
101	IP-1	125303.432	83910.168	
102	EP	125268.468	83787.337	
110	KA1-1	125352.369	83961.533	
111	KE1-1	125312.359	83913.655	
112	KE1-2	125304.958	83900.706	
113	KA1-2	125284.009	83841.934	
120	No.0	125325.576	83931.866	
121	No.0+14.000	125317.105	83920.723	
122	No.1	125313.724	83915.767	
123	No.1+ 9.100	125308.943	83908.025	
124	No.2	125303.808	83898.413	
125	No.2+ 7.000	125300.847	83892.070	
126	No.2+12.000	125298.879	83887.474	
127	No.2+16.000	125297.385	83883.764	
128	No.3	125295.956	83880.028	
129	No.3+11.000	125292.318	83869.648	
130	No.4	125289.593	83861.070	
131	No.4+ 6.500	125287.726	83854.844	

控え杭座標リスト				
NO	点 名	X	Y	
301	No.0+14.000-L	125314.655	83922.455	
302	No.1-L	125311.216	83917.414	
303	No.1+ 9.100-L	125306.347	83909.528	
304	No.2-L	125301.116	83899.736	
401	No.2+ 7.567-R	125296.226	83894.120	
402	No.2+13.074-R	125292.320	83890.187	
403	No.2+17.564-R	125289.104	83887.012	
404	No.3+ 2.129-R	125285.805	83883.814	
405	No.3+15.040-R	125276.318	83874.934	

幅杭座標リスト				
NO	点 名	X	Y	
3001	No.0+15.910-L	125306.417	83927.406	
3002	No.1-L	125305.366	83923.012	
3003	No.1+ 0.342-L	125305.280	83922.642	
3004	No.1+ 5.951-L	125303.835	83916.539	
3005	No.1+ 9.479-L	125301.496	83913.960	
3006	No.2-L	125294.412	83906.368	
3007	No.2+ 0.176-L	125294.292	83906.242	
3008	No.2+ 7.567-L	125289.220	83901.000	
3009	No.2+ 7.567-L	125288.471	83901.736	
3010	No.2+13.239-L	125284.534	83897.774	
3011	No.2+17.175-L	125283.772	83893.014	
3101	No.3+11.803-L	125275.966	83874.165	
3102	No.3+14.967-L	125283.766	83868.209	
3103	No.4-L	125282.480	83863.249	
3104	No.4+ 6.411-L	125280.845	83856.964	
3105	No.4+ 6.411-L	125280.749	83856.992	
3106	No.4+ 6.853-L	125280.628	83856.562	

町道302号線中心線座標リスト				
NO	点 名	X	Y	
201	IP-1	125301.635	83902.338	
202	EP	125249.135	83854.617	
210	BC-1	125325.576	83931.866	
211	SP-1	125300.586	83903.329	
212	EC-1	125273.506	83876.769	
230	No.0+14.257	125316.441	83920.922	
231	No.1	125312.673	83916.587	
232	No.1+ 0.342	125312.447	83916.330	
233	No.1+ 9.479	125306.347	83909.528	
234	No.2	125299.169	83901.835	
235	No.2+ 0.176	125299.047	83901.708	
236	No.2+ 7.567	125293.907	83896.397	
237	No.2+13.074	125290.027	83892.489	
238	No.2+17.564	125286.831	83889.335	
239	No.3	125285.086	83887.636	
240	No.3+ 2.129	125283.554	83886.158	
241	No.3+15.040	125274.128	83877.336	

実施設計図面 参考図面

工 事 名	R7吉士 鳴門池田線上板・神宅歩道工事		
路線名等	(主) 鳴門池田線		
工事箇所	板野郡上板町神宅		
図 面 名	線形図および軌跡図		
縮 尺	S=1:250	図面番号	22 / 22
会 社 名			
事業者名	徳島県 東部県土整備局 <吉野川>		

町道側の測点は、県道側からの横断方向と町道右側幅3.25mとの交点を町道線形に対して垂点を求めたものである。